
相楽中部消防組合消防本部(署)新庁舎建設工事


令和5年3月


相楽中部消防組合消防本部


相楽中部消防組合消防本部(署)新庁舎建設工事


図面番号	図面名	縮尺	図面 番号	図面名	縮尺
		·			
1	計画平面図	S=1:500 (A1) S=1:1000 (A3)			
2~4	舗装仕上げ高平面図-1~3	S=1:150 (A1) S=1:300 (A3)			
5~8	雨水排水平面図-1~4	S=1:150 (A1) S=1:300 (A3)			
9~11	舗装平面図-1~3	S=1:200 (A1) S=1:400 (A3)			
12~14	道路施設平面図-1~3	S=1:150 (A1) S=1:300 (A3)			
15	付帯施設平面図	S=1:500 (A1) S=1:1000 (A3)			
16~18	植栽平面図-1~3	S=1:150 (A1) S=1:300 (A3)			
19~35	造成横断図-1~17	S=1:100 (A1) S=1:200 (A3)			
36	道路縦断図	H=1:500, V=1:200 (A1) H=1:1000, V=1:400 (A3)			
37~50	排水構造図-1~14	S=図示(A1) S=図示/2(A3)			
51	舗装構造図-1	S=図示(A1) S=図示/2(A3)			
52	道路施設構造図-1	S=図示(A1) S=図示/2(A3)			
53~54	付帯施設構造図-1	S=図示(A1) S=図示/2(A3)			
55	植栽構造図-1	S=図示(A1) S=図示/2(A3)			
56	撤去平面図	S=1:500 (A1) S=1:1000 (A3)			

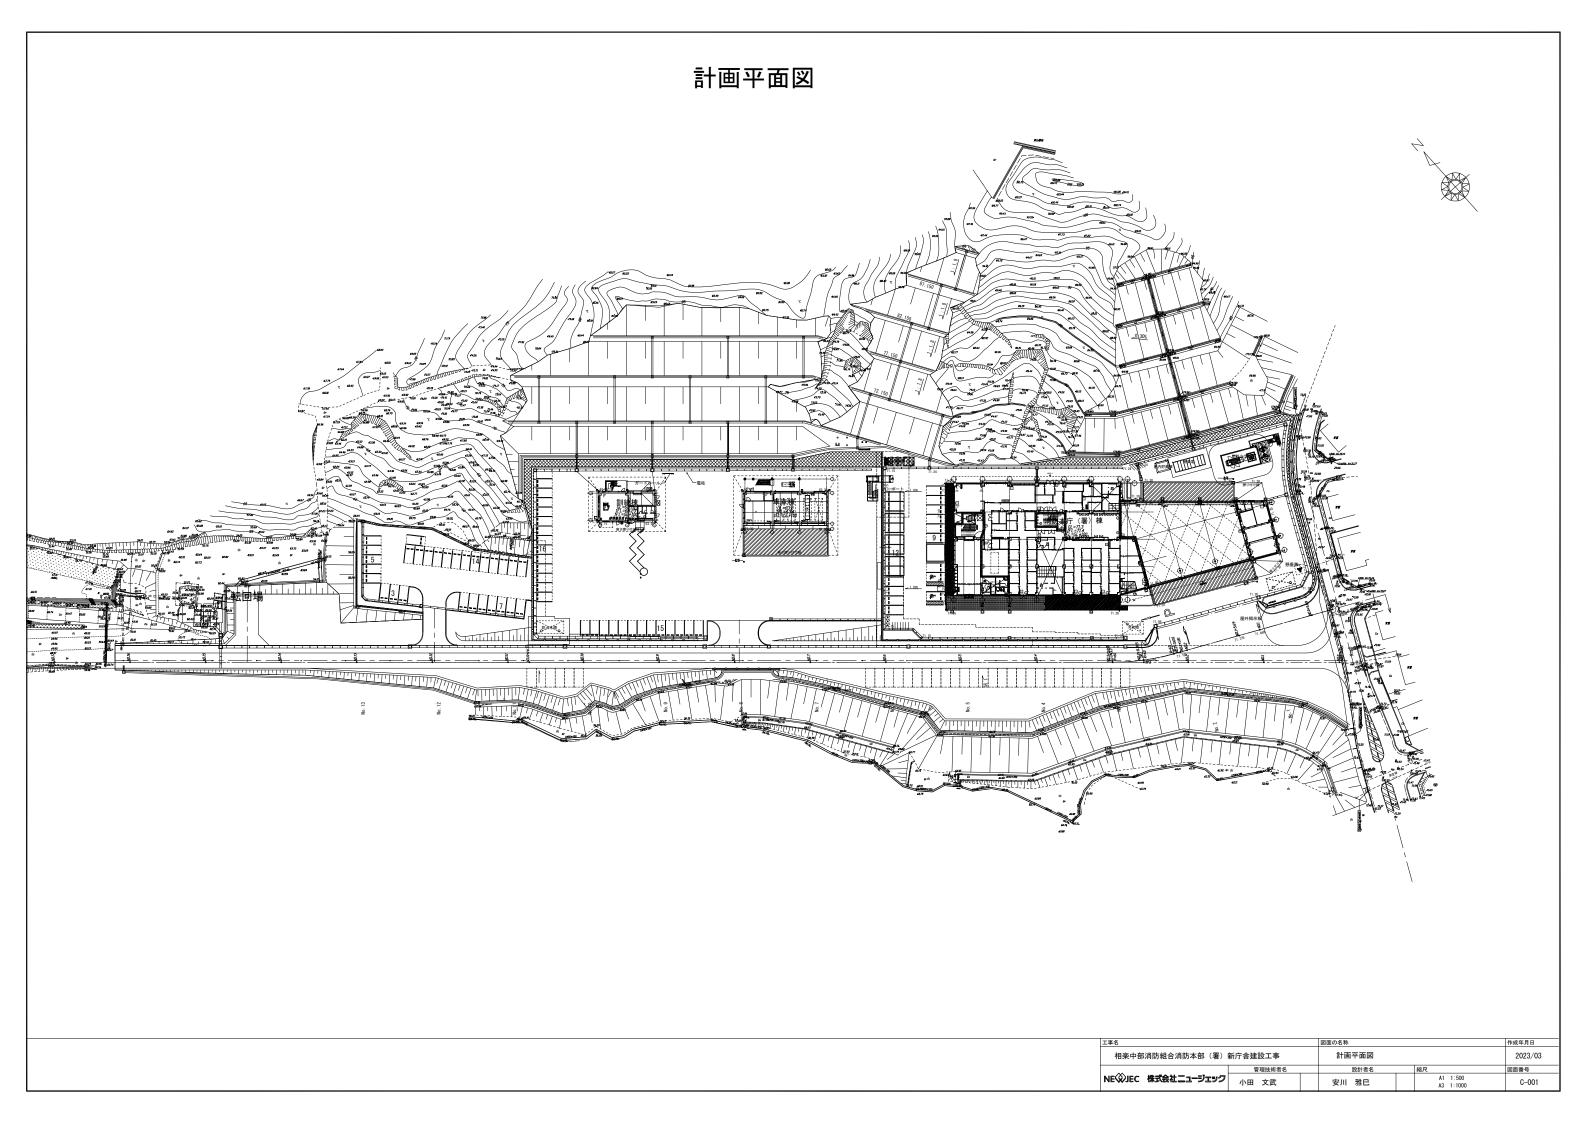


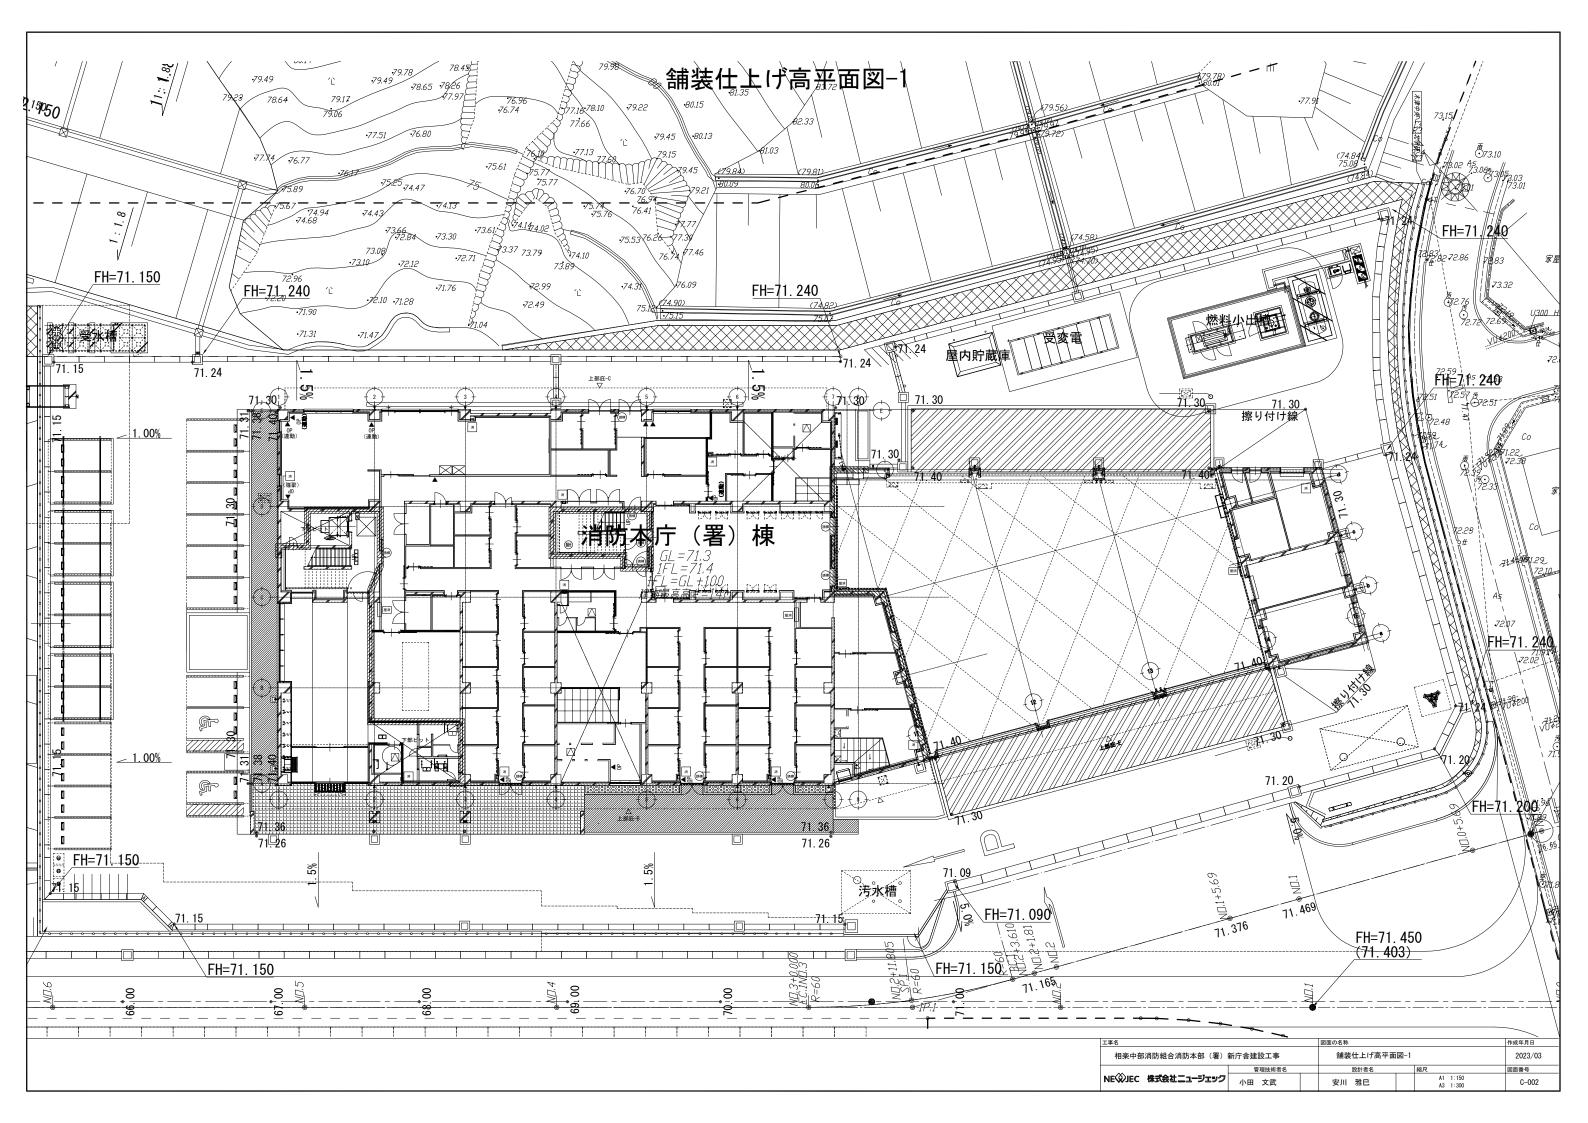


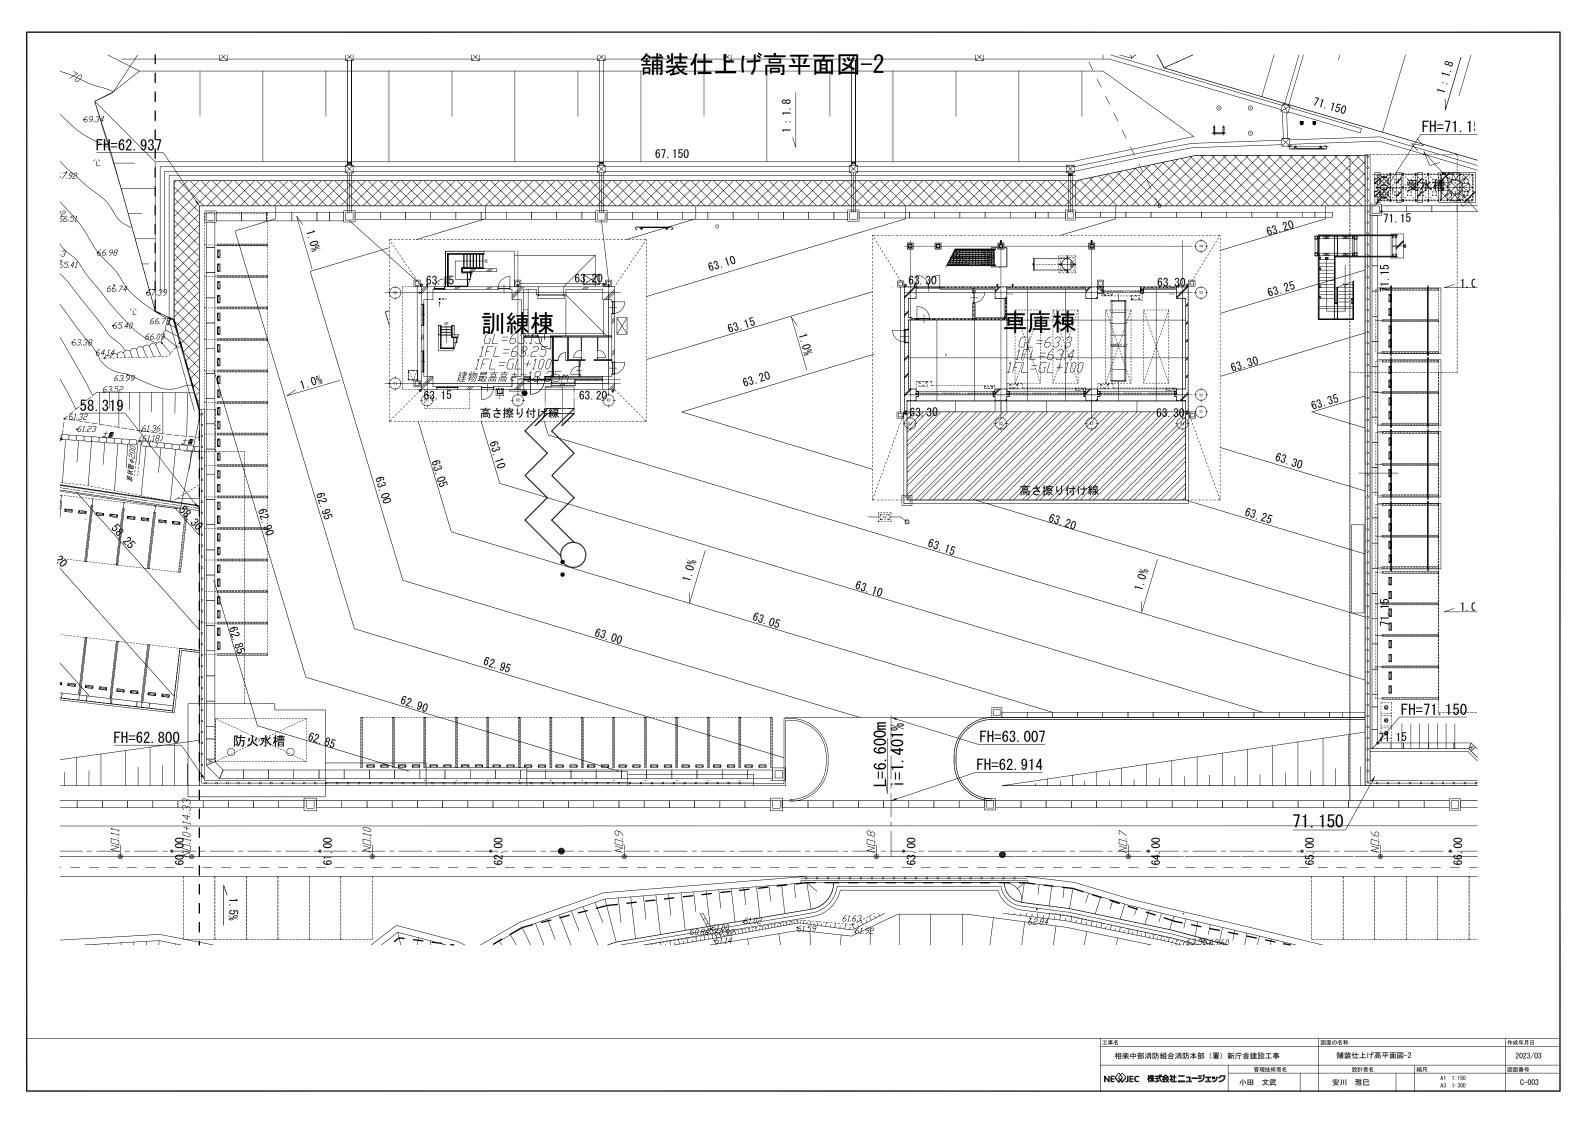

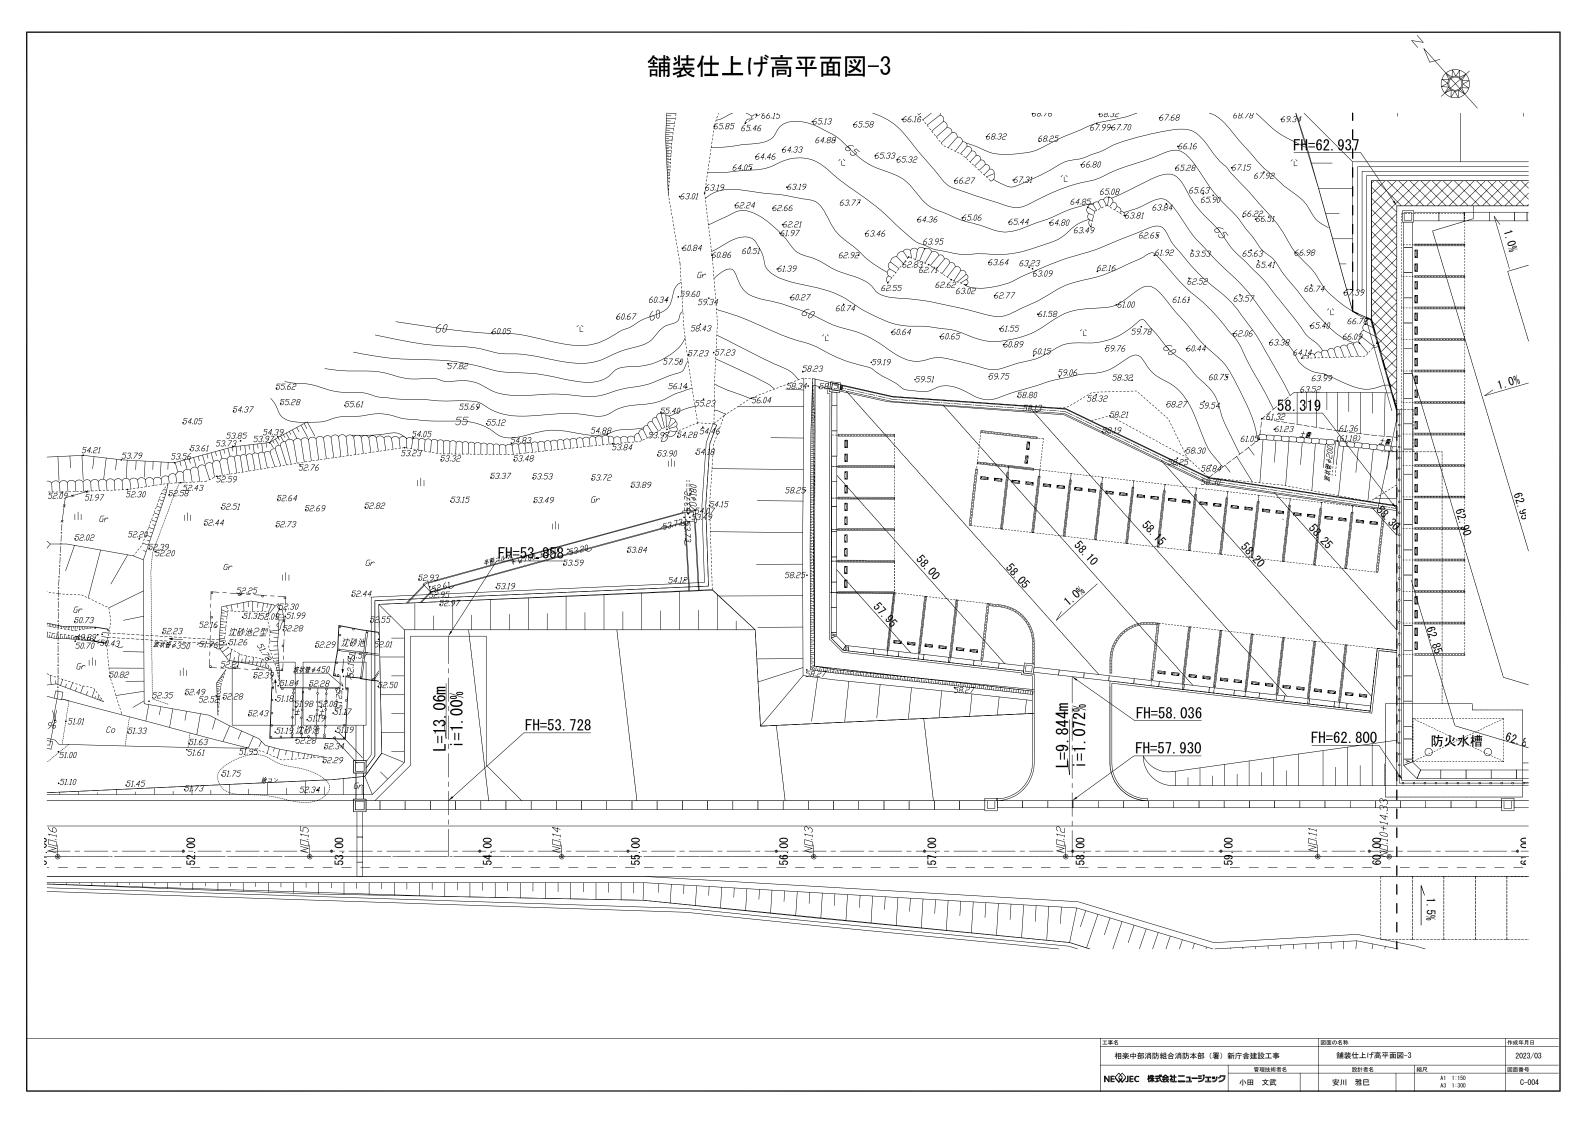

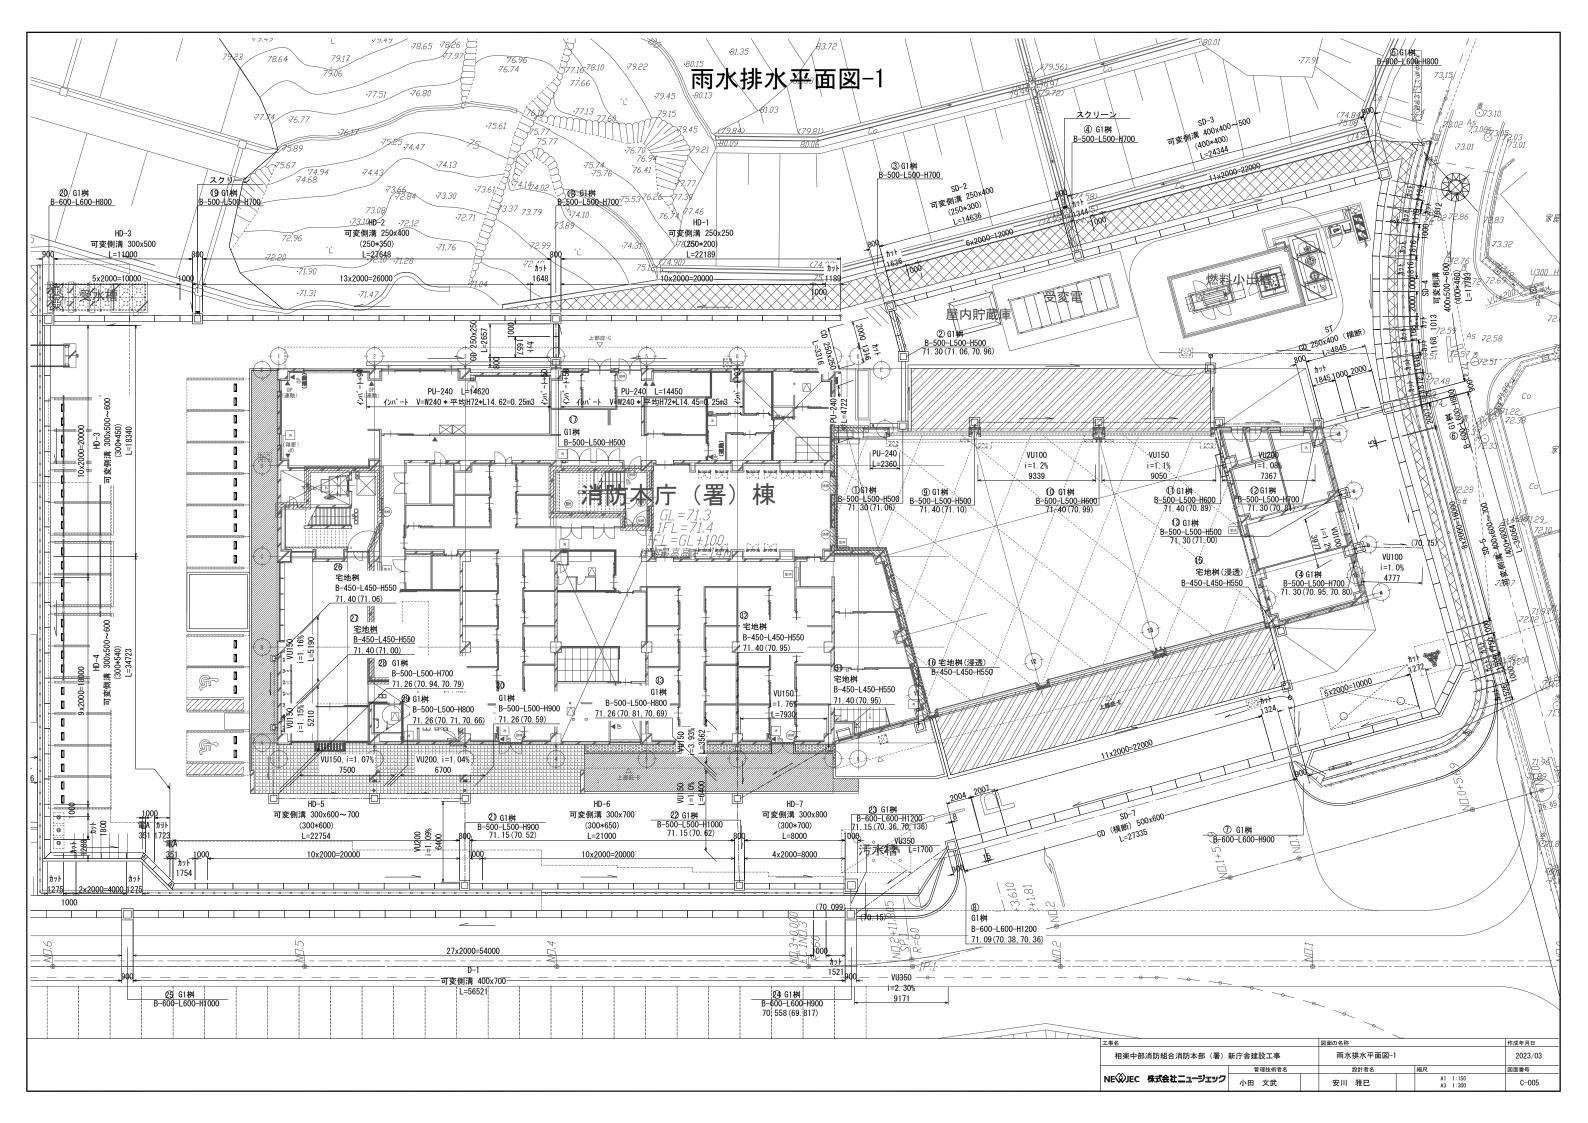


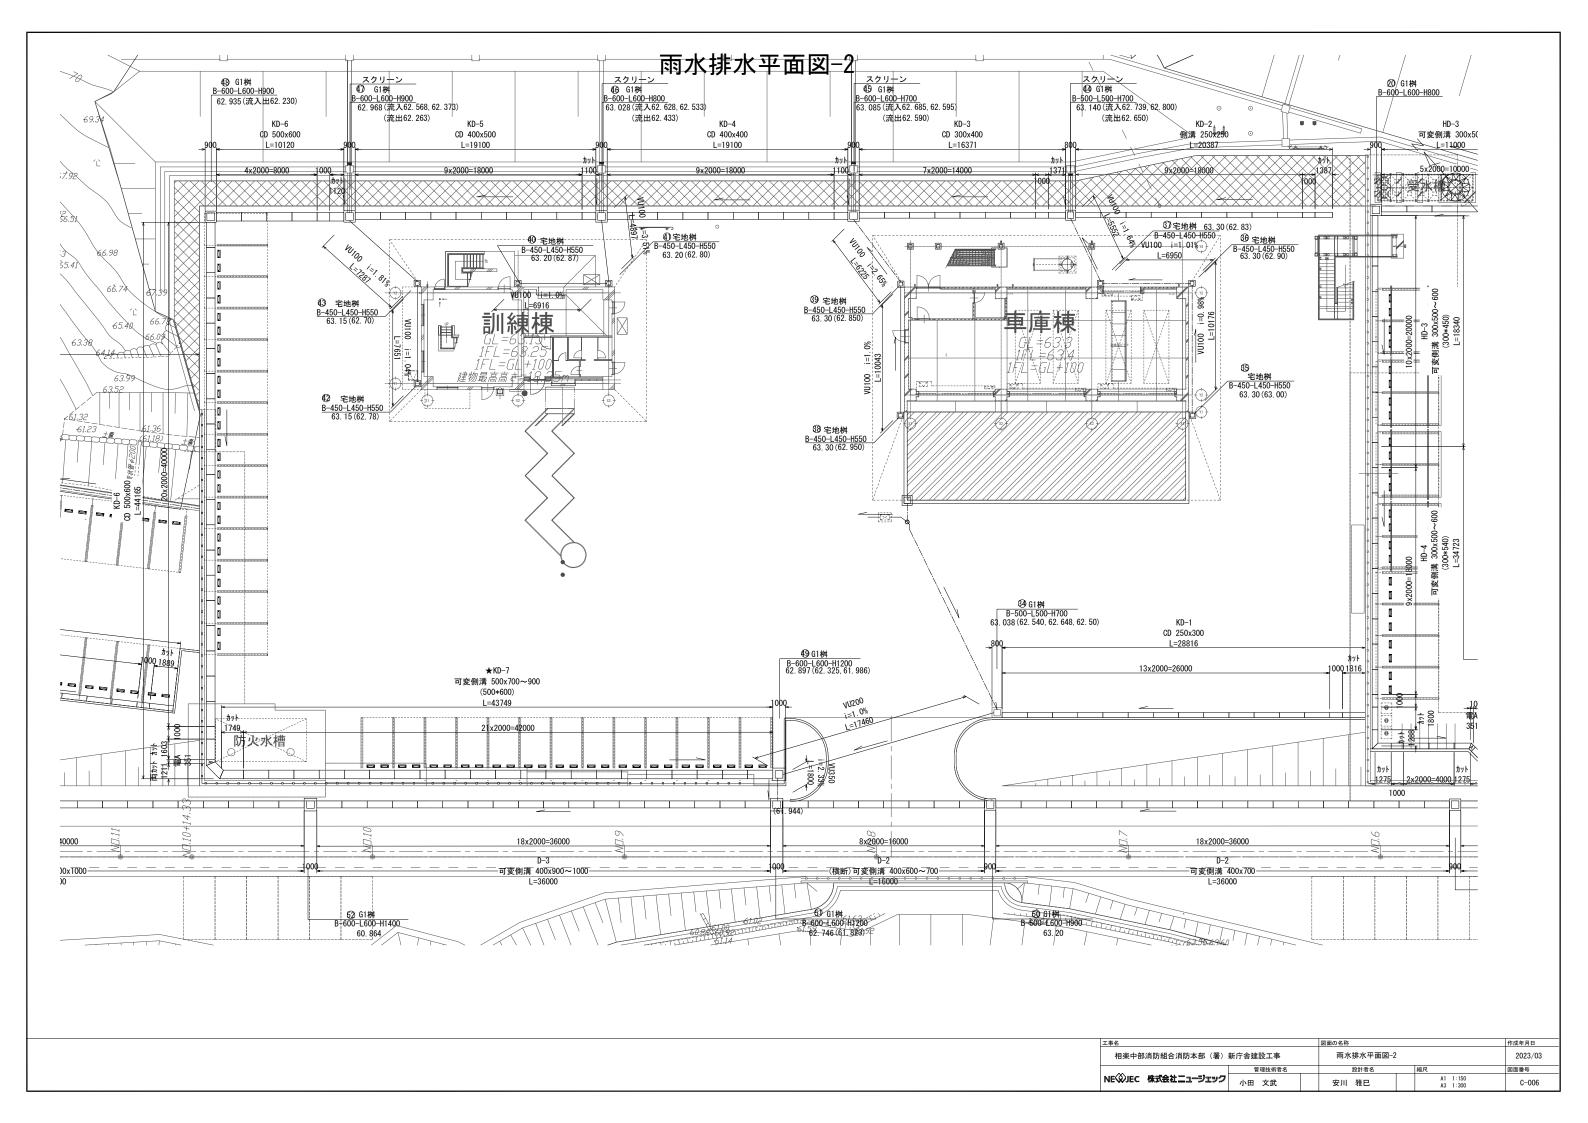


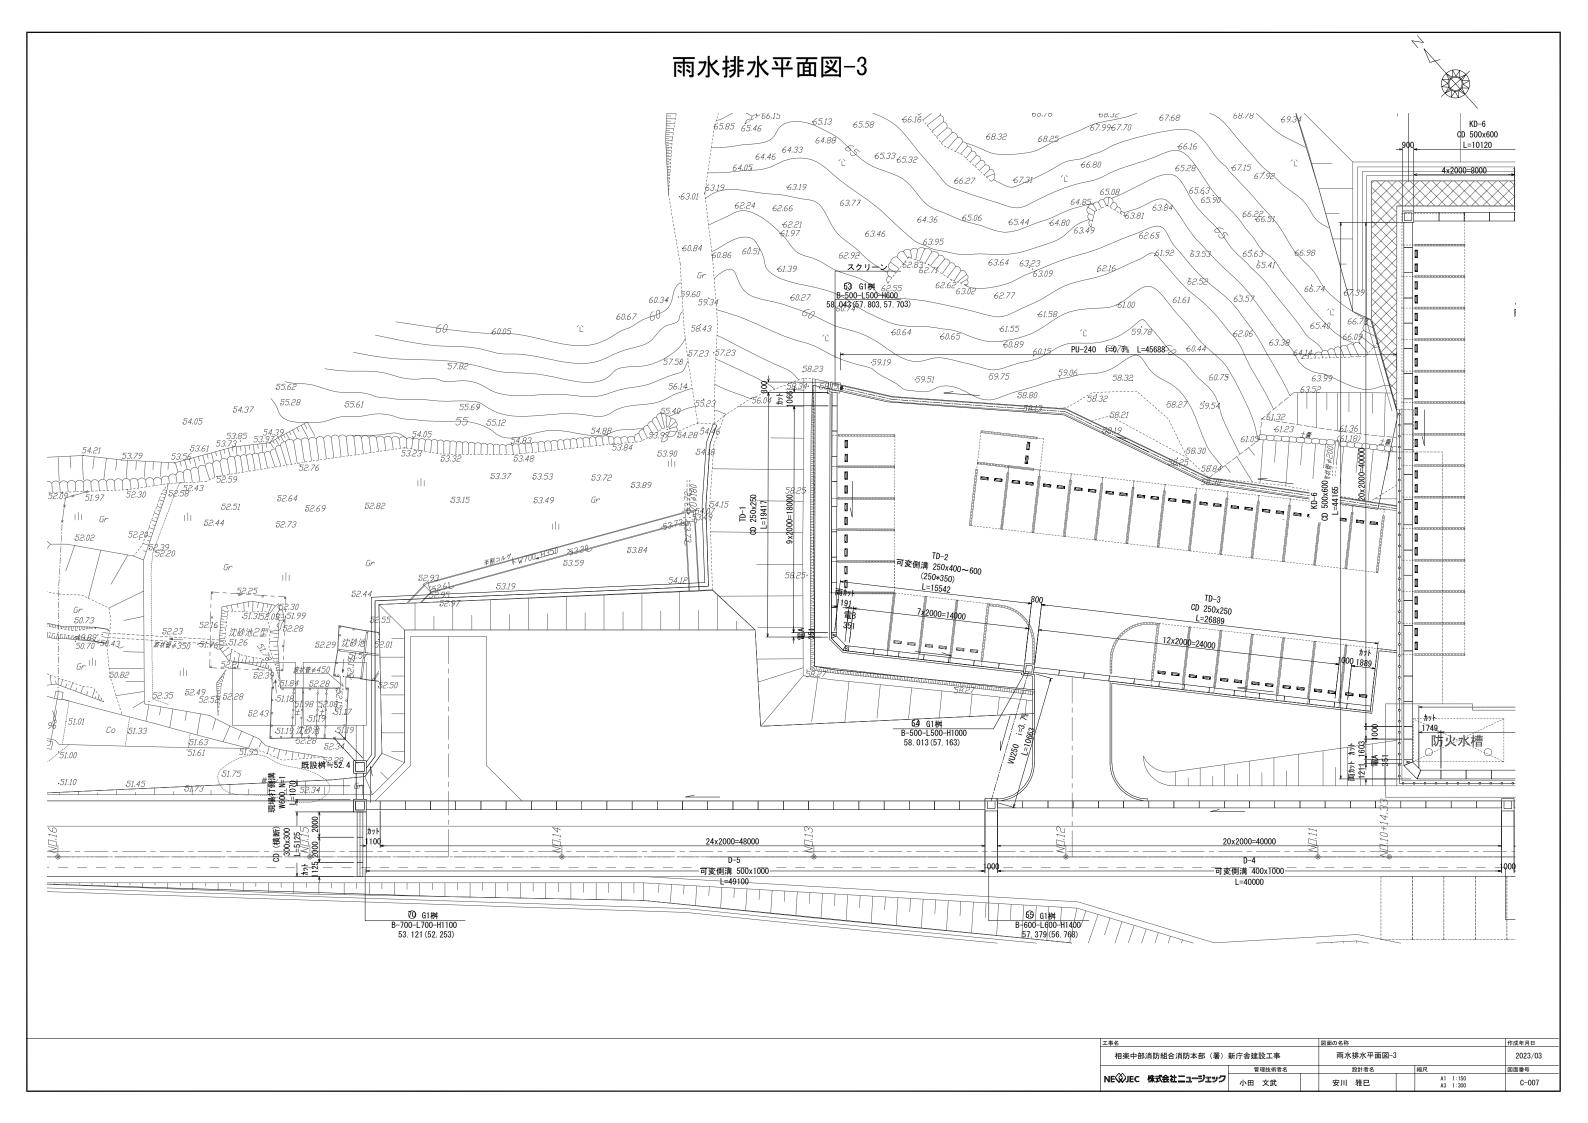


雨水排水平面図-4


車庫棟オイルトラップ排水雨水系統

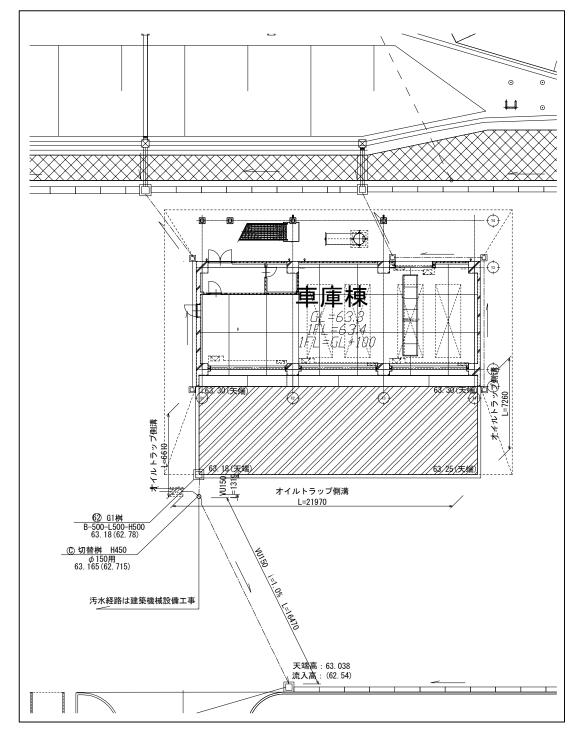


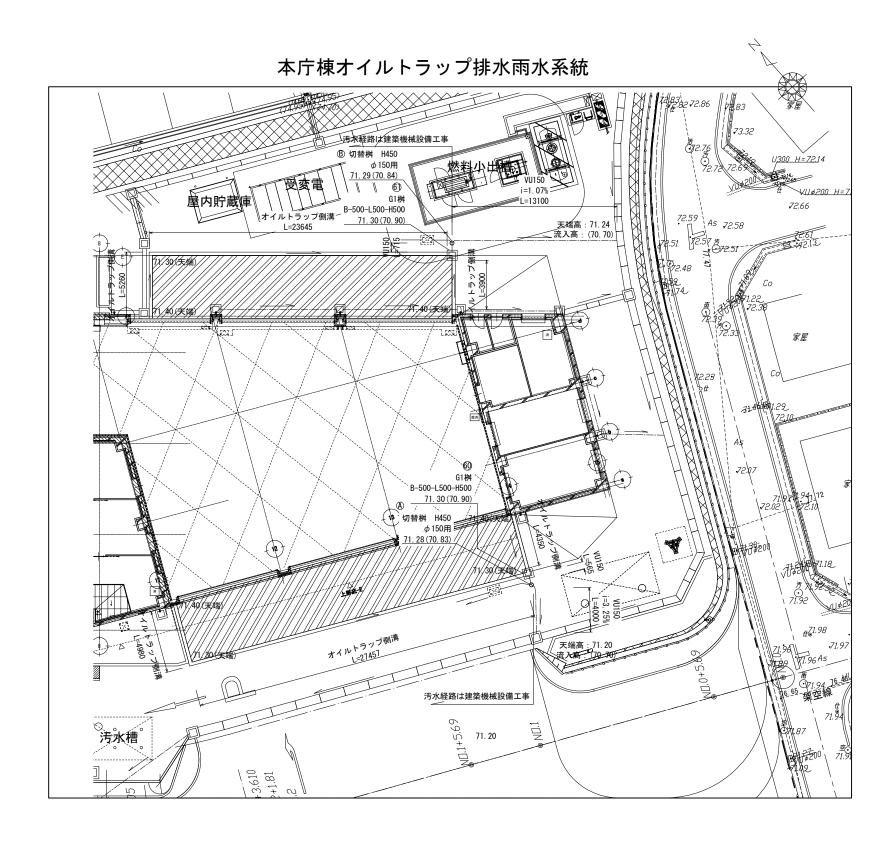



工事名	図面の名称	作成年月日				
相楽中部消防組合消防本部(署)新庁舎建設工事			雨水排水平面図-4			2023/03
管理技術者名		設計者名		縮尺	図面番号	
NEWJEC 株式会社ニュージェック	小田 文武		安川 雅巳		A1 1:150	C-008

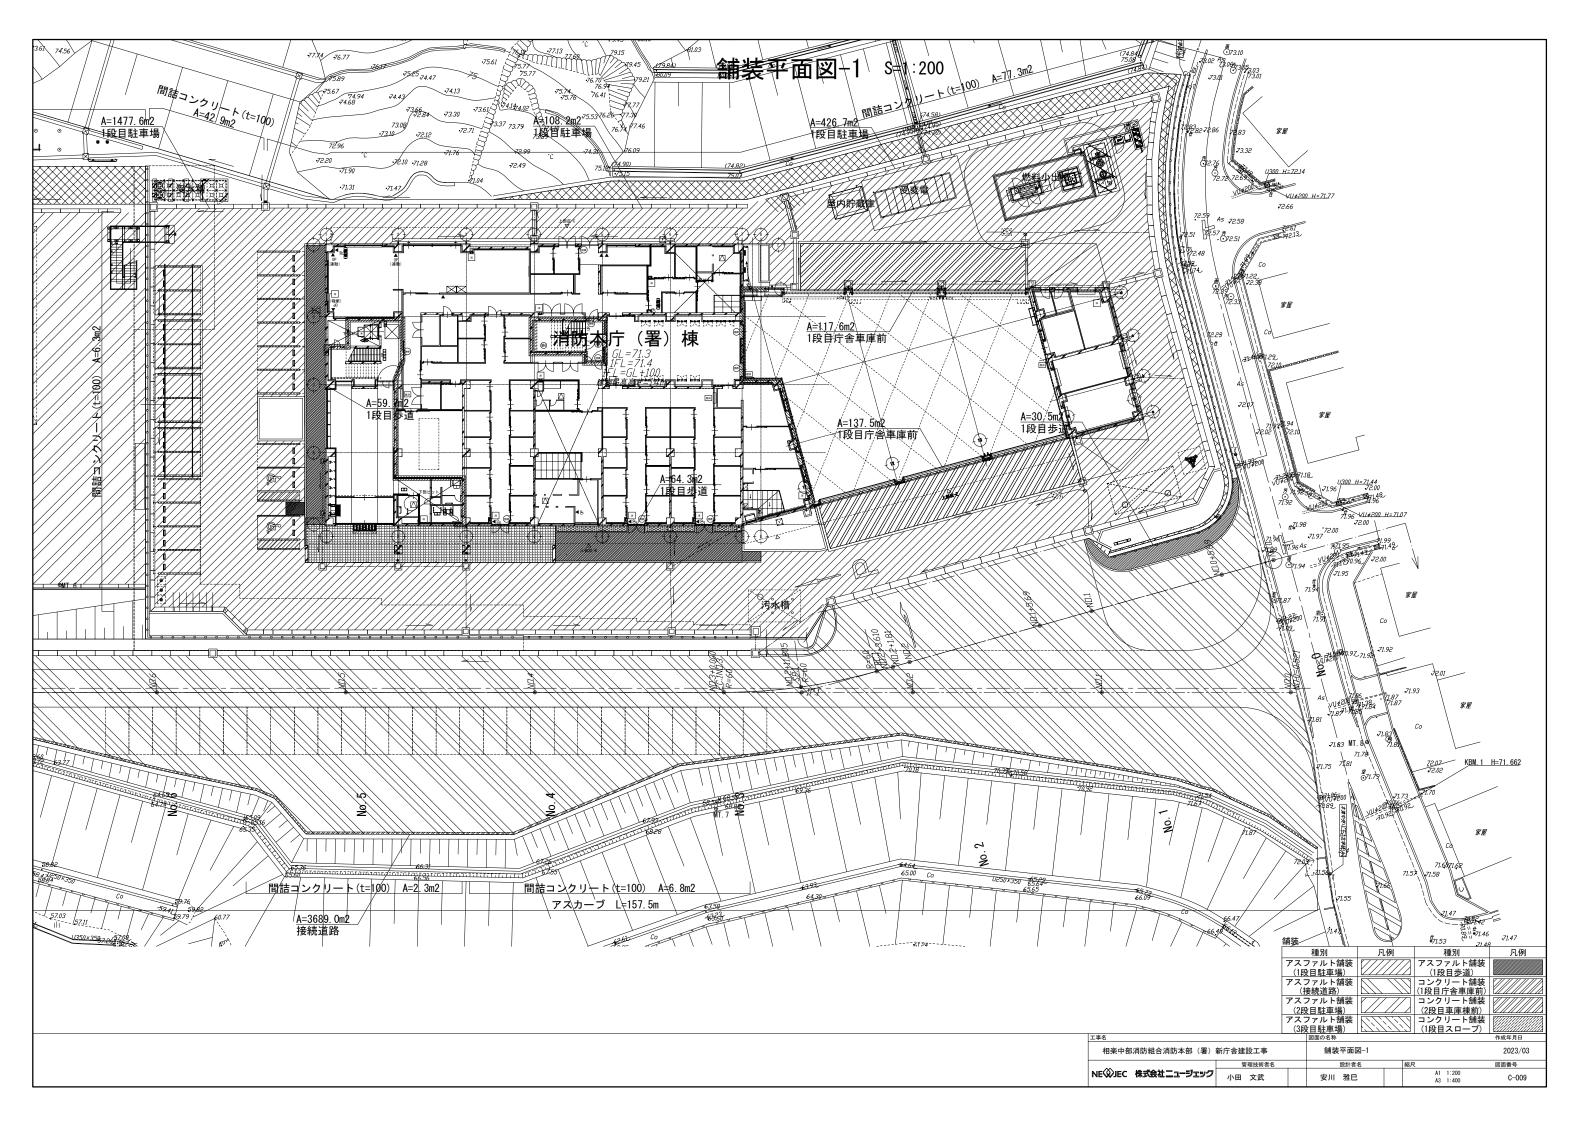


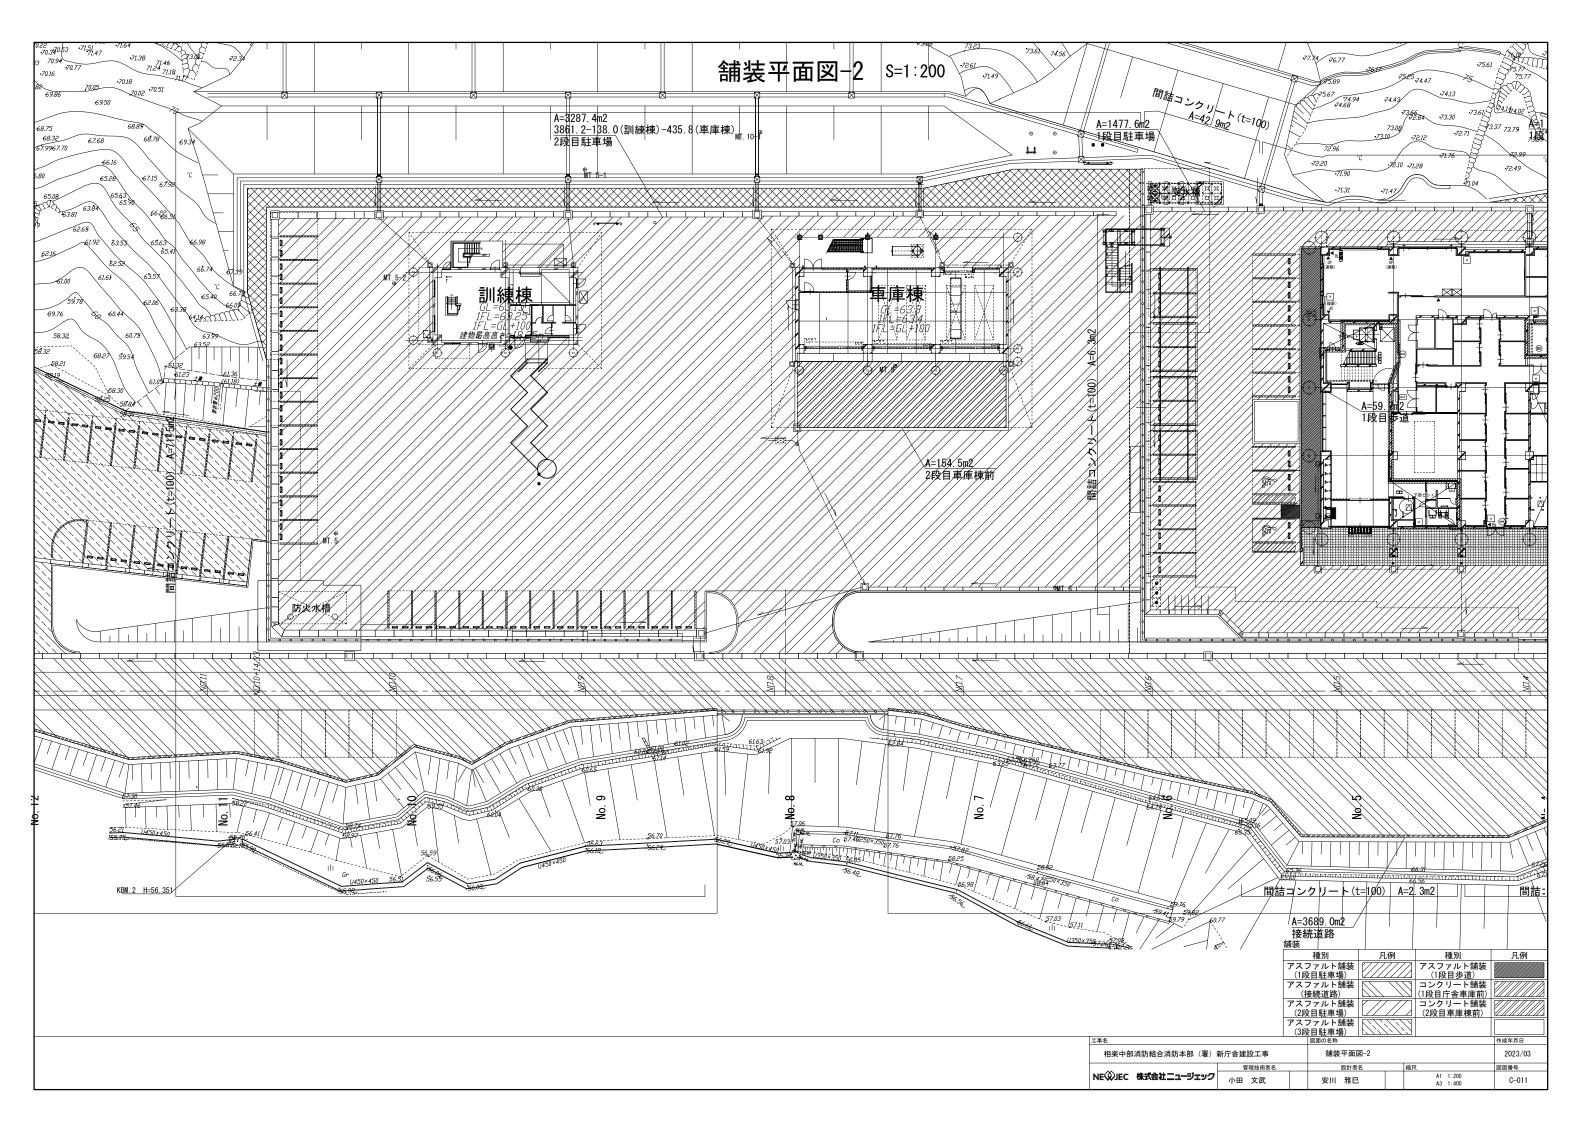


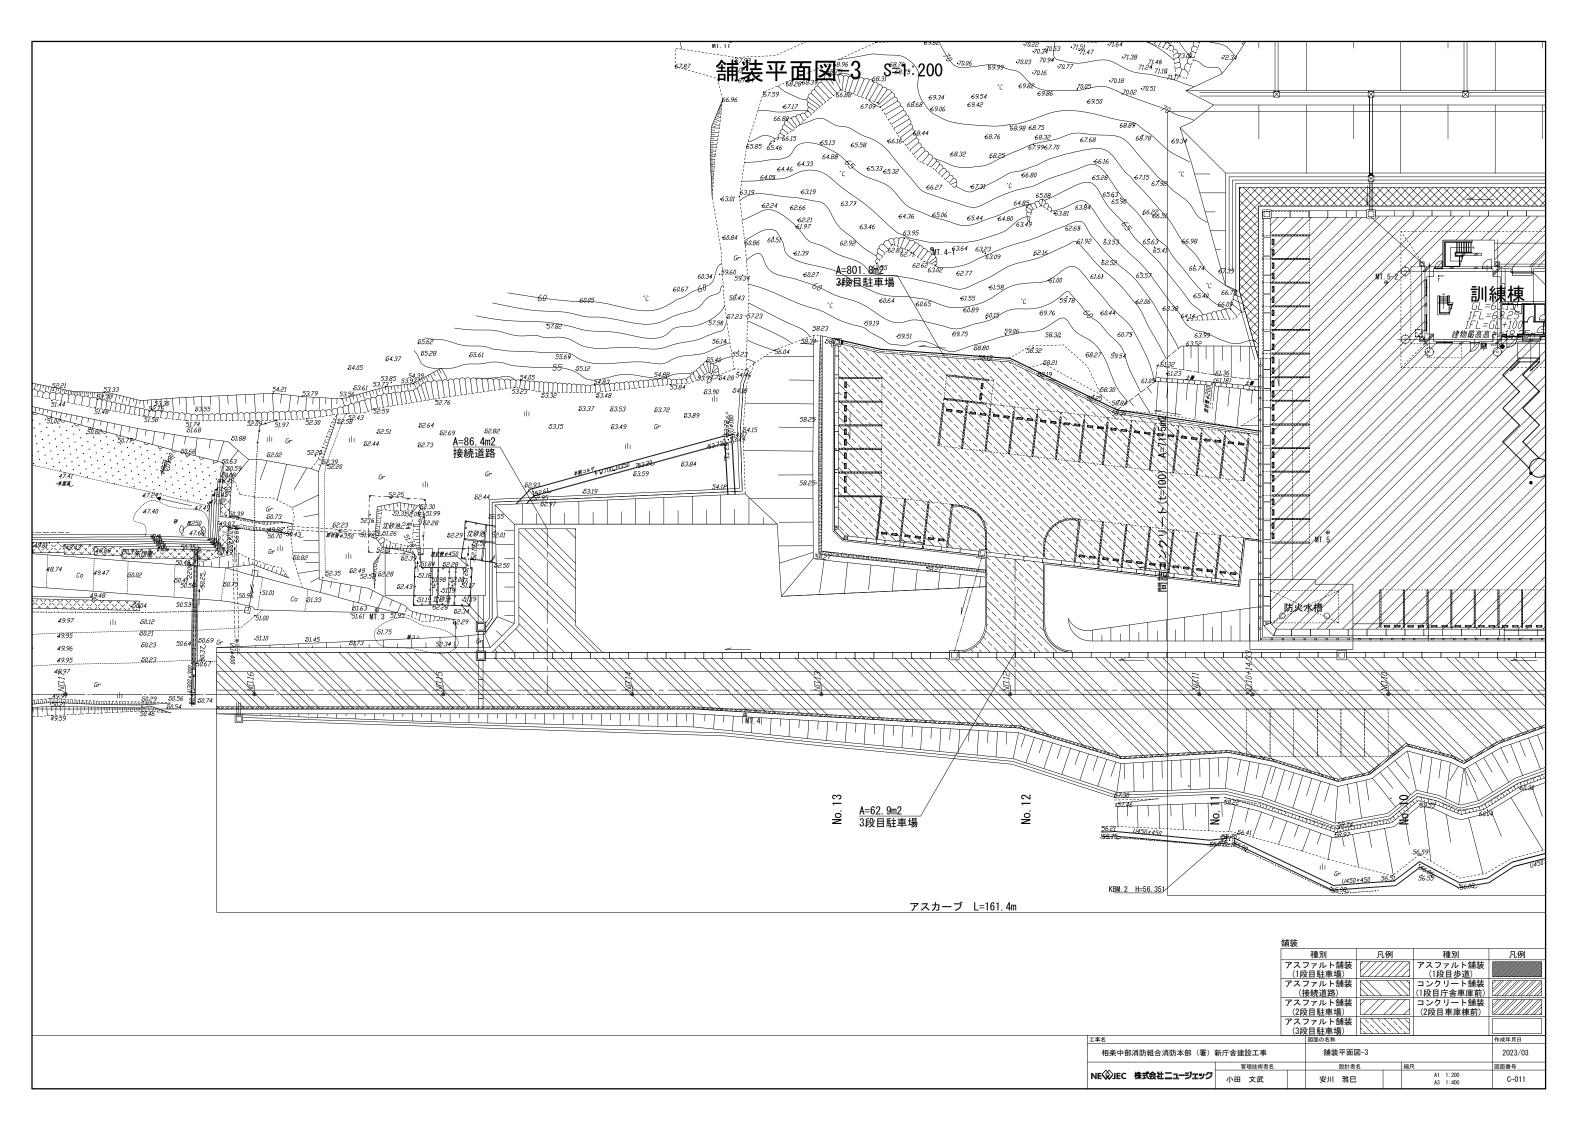


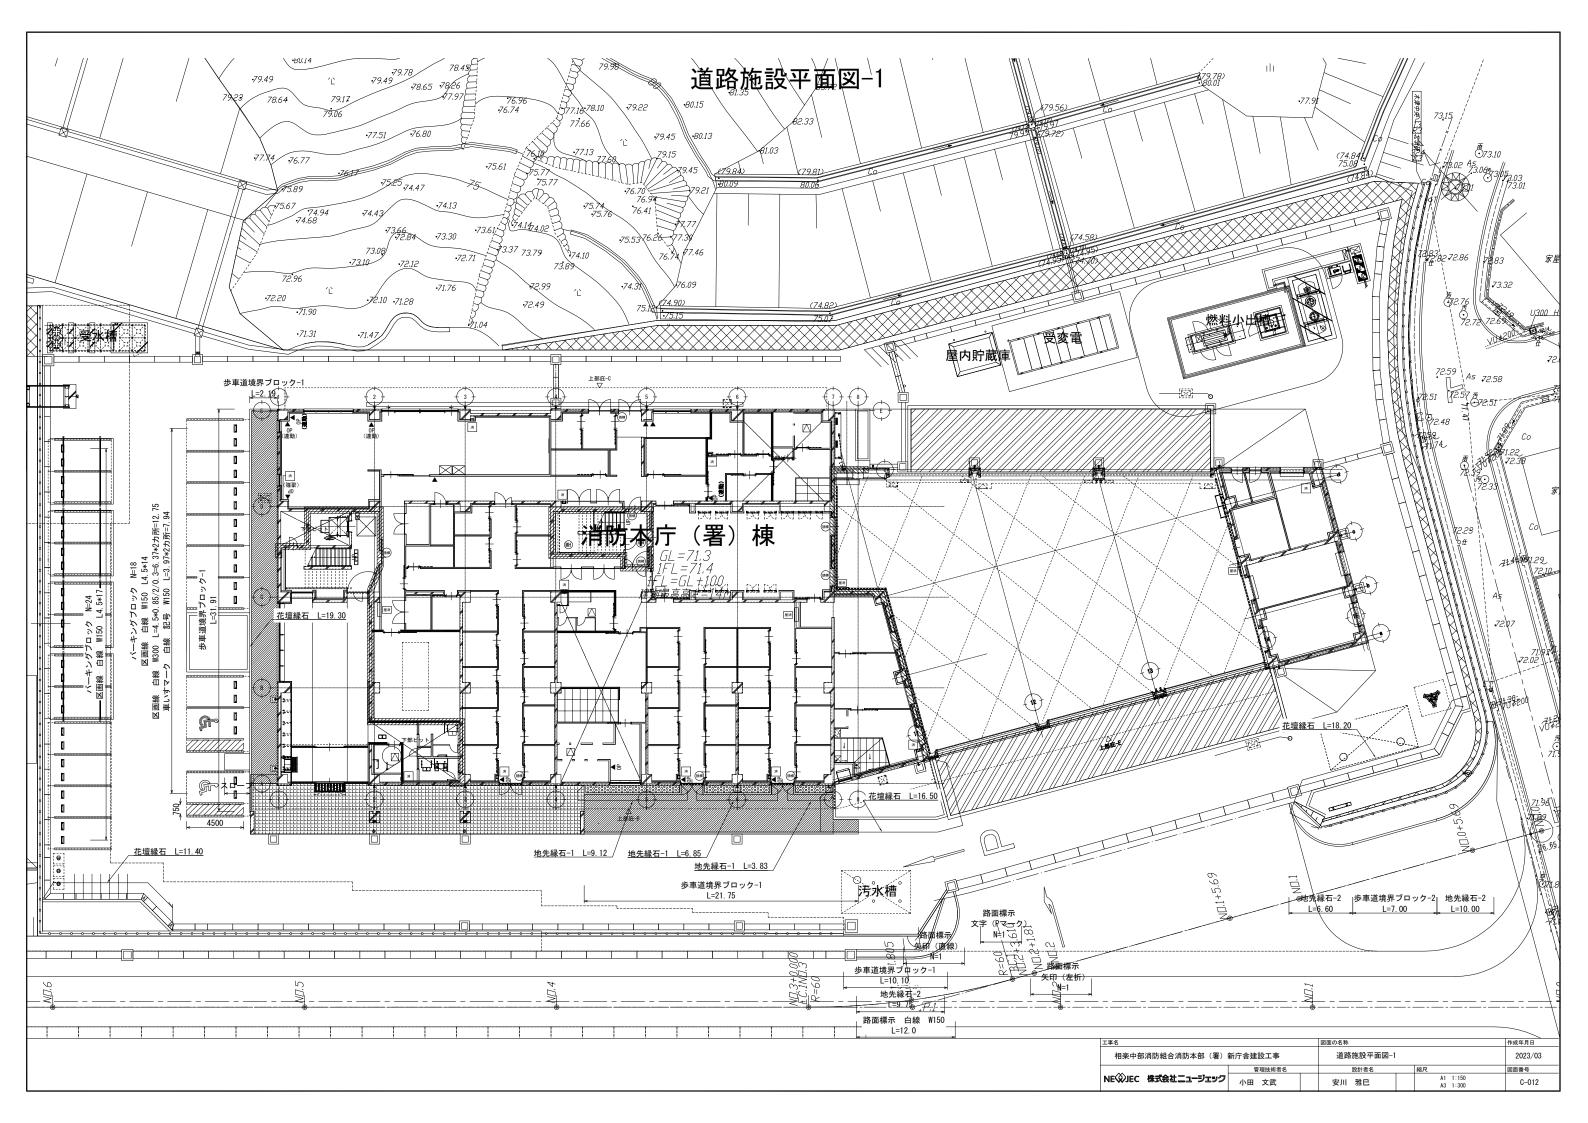


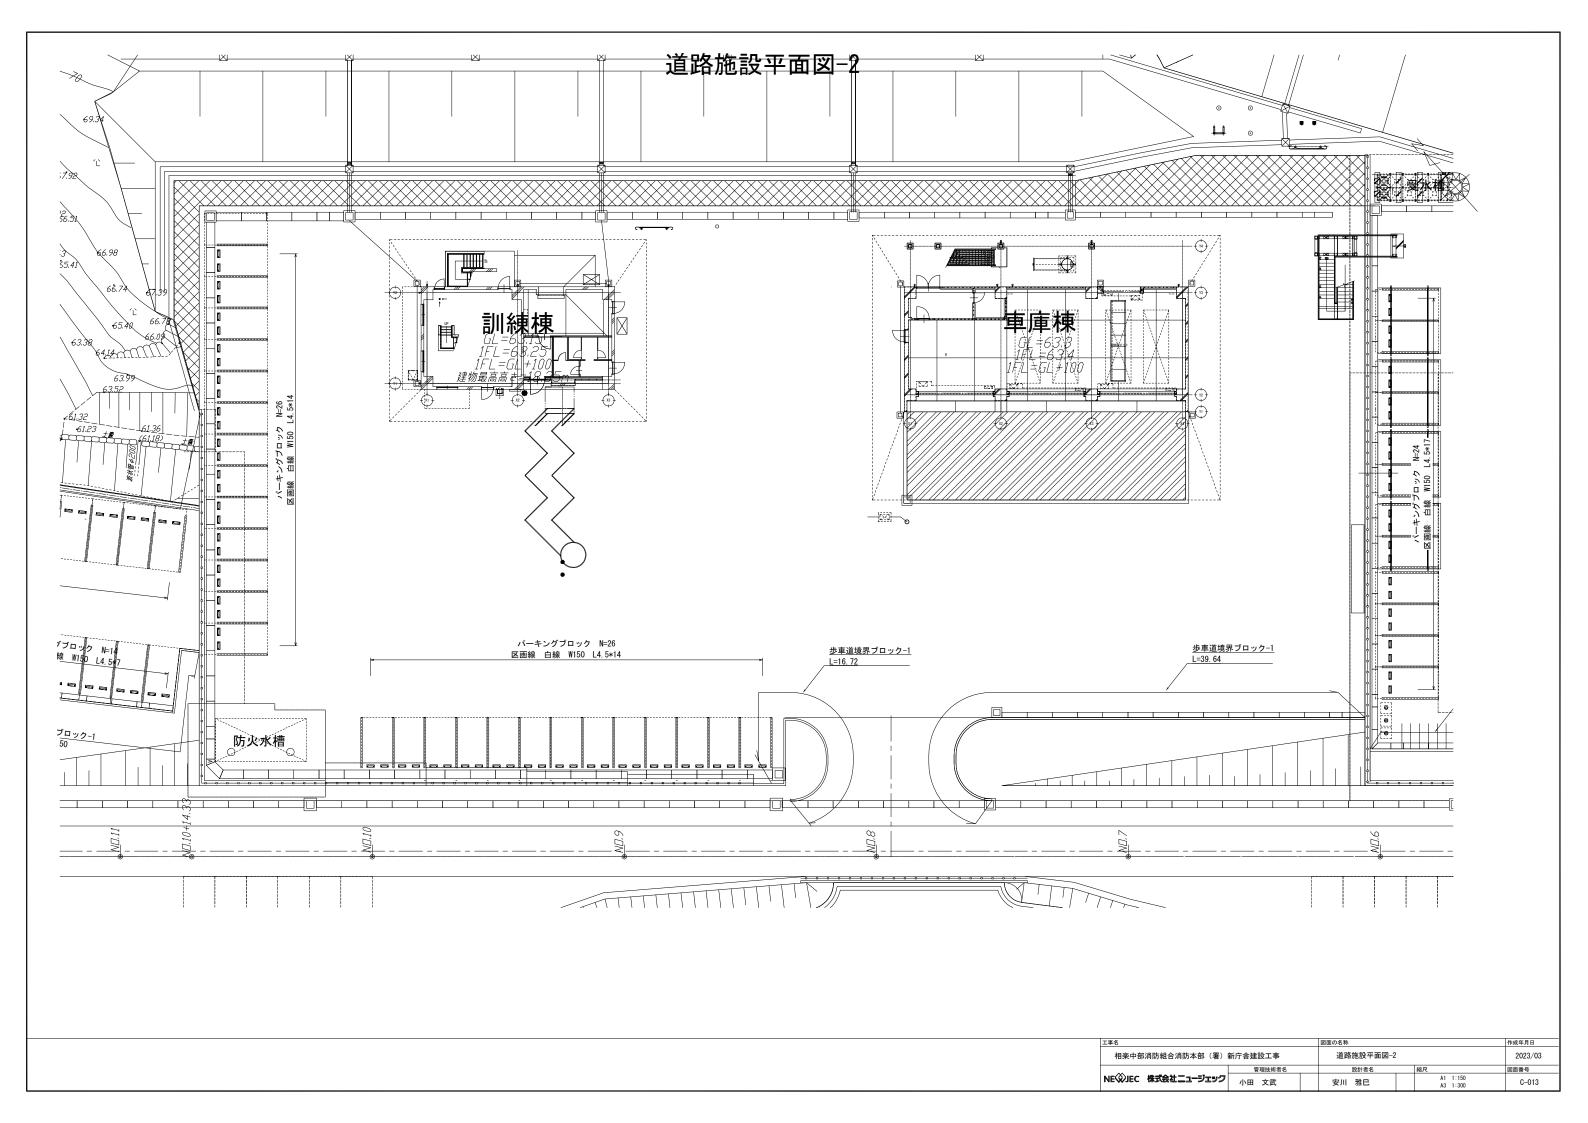

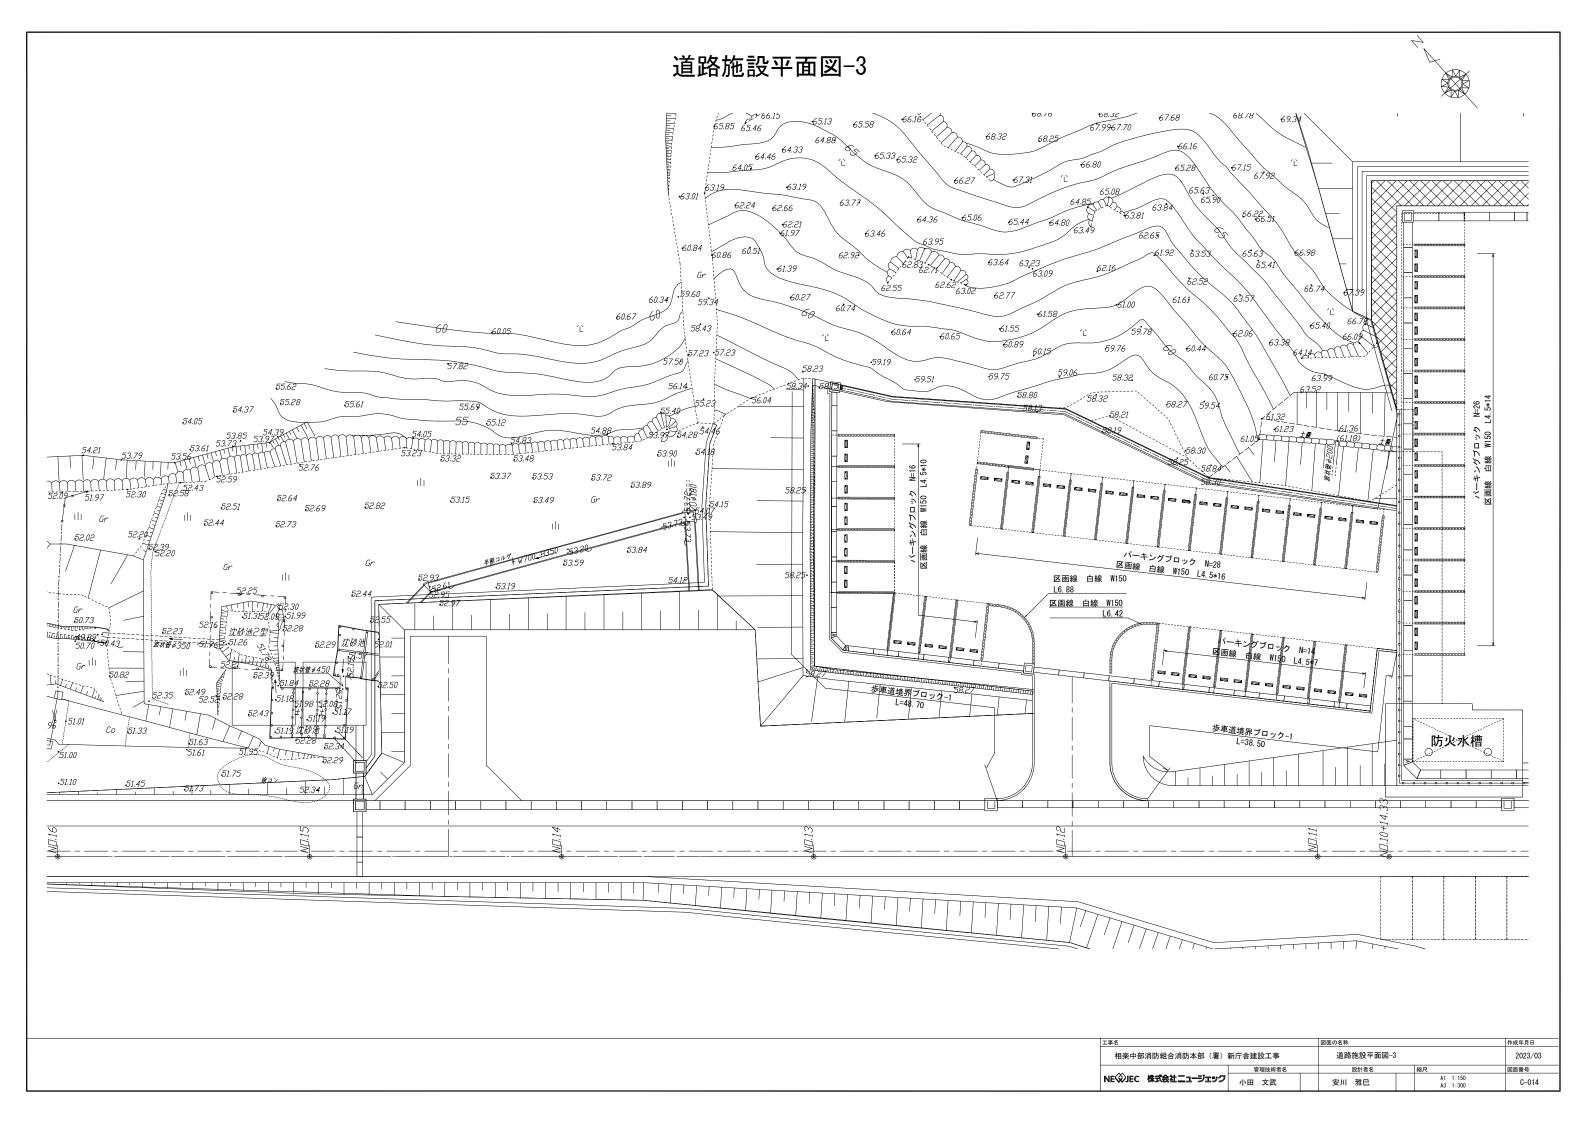

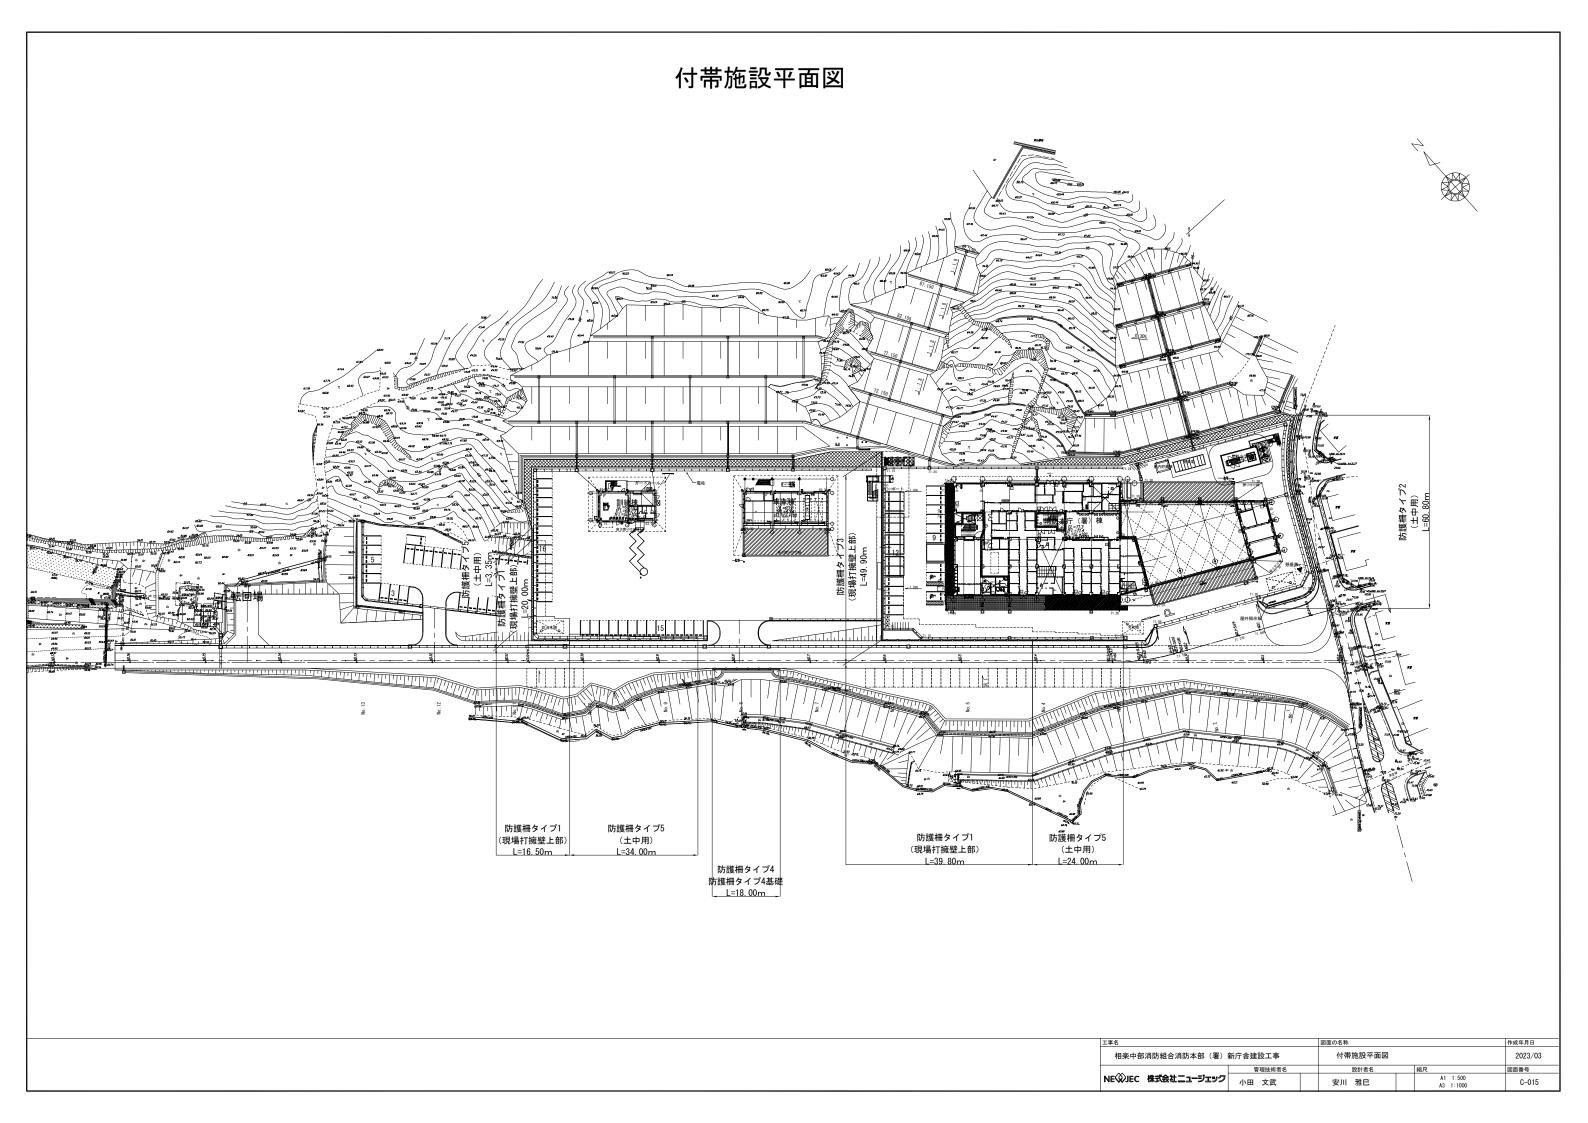

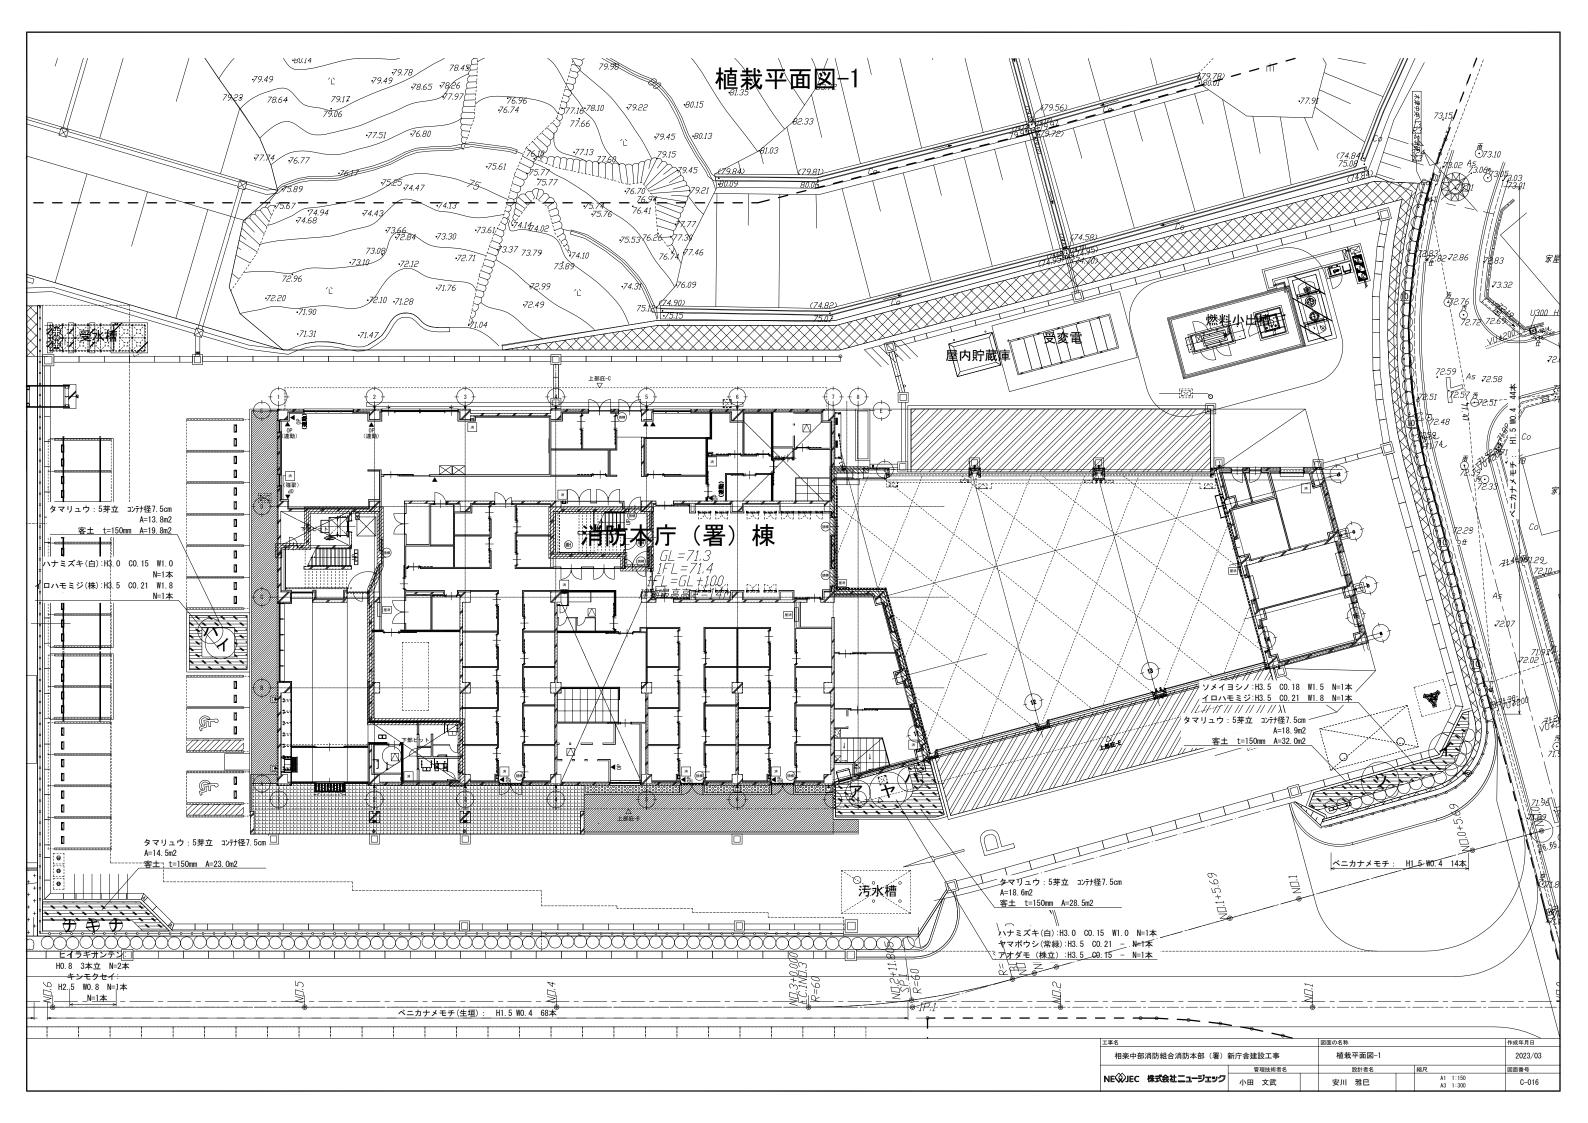

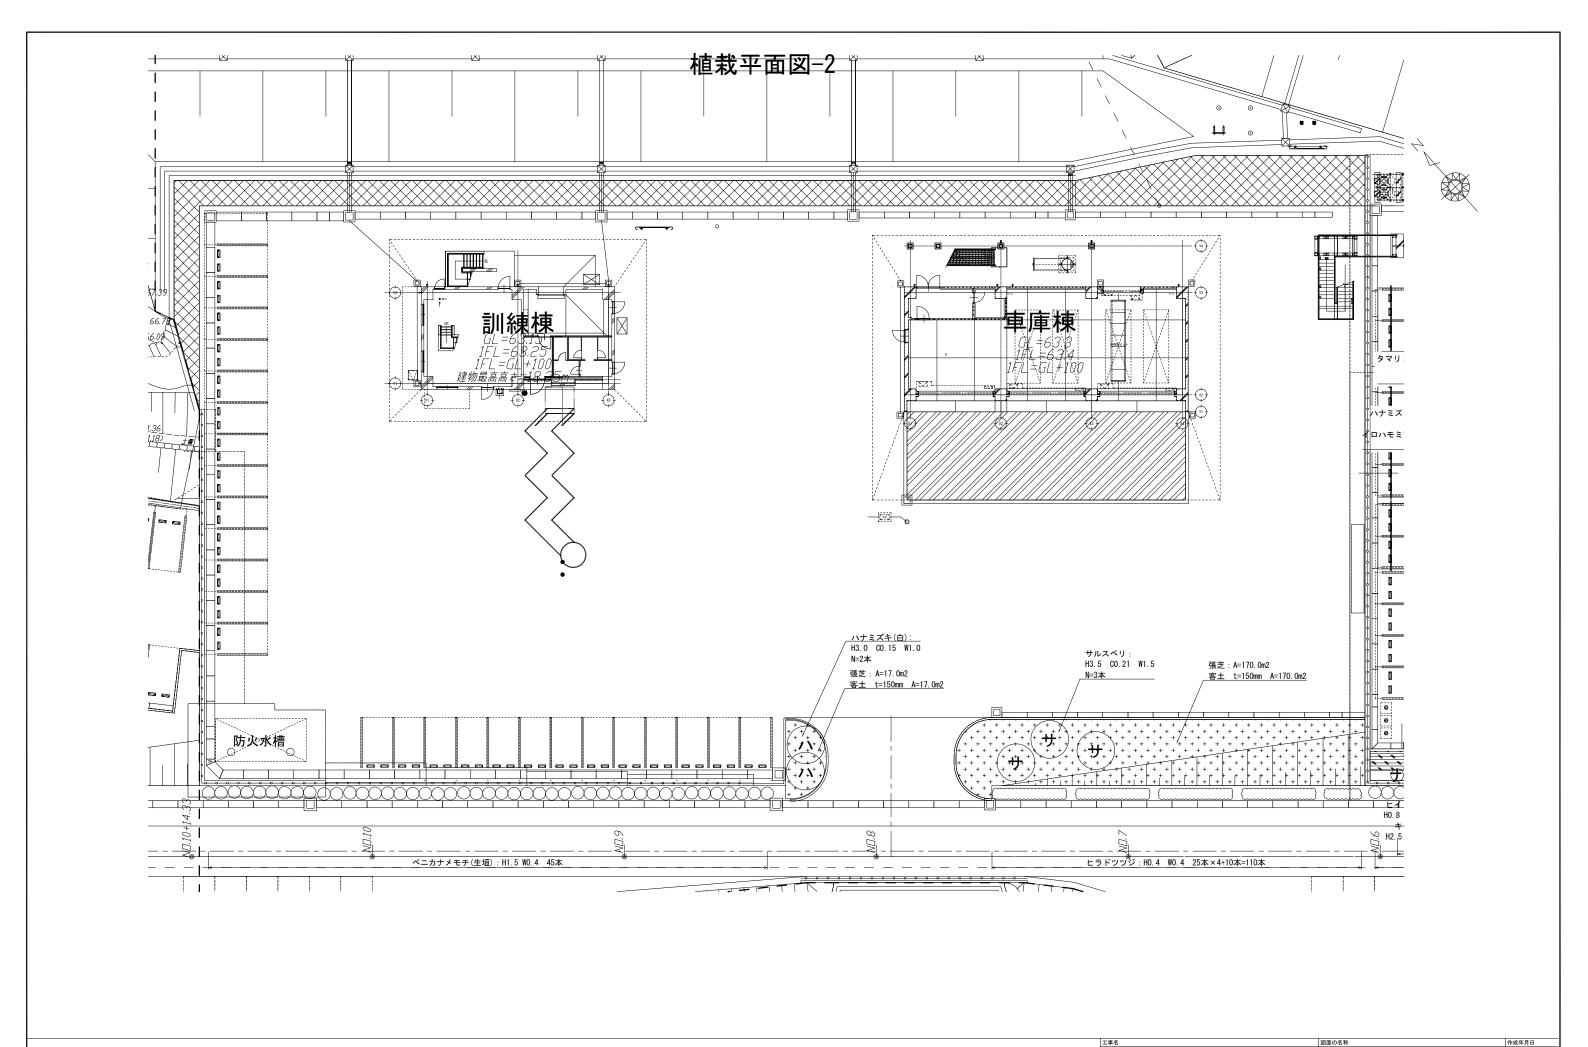

植栽平面図-2

安川 雅巳

設計者名


2023/03


C-017


図面番号


相楽中部消防組合消防本部(署)新庁舎建設工事


NEŴJEC 株式会社ニュージェック 小田 文武

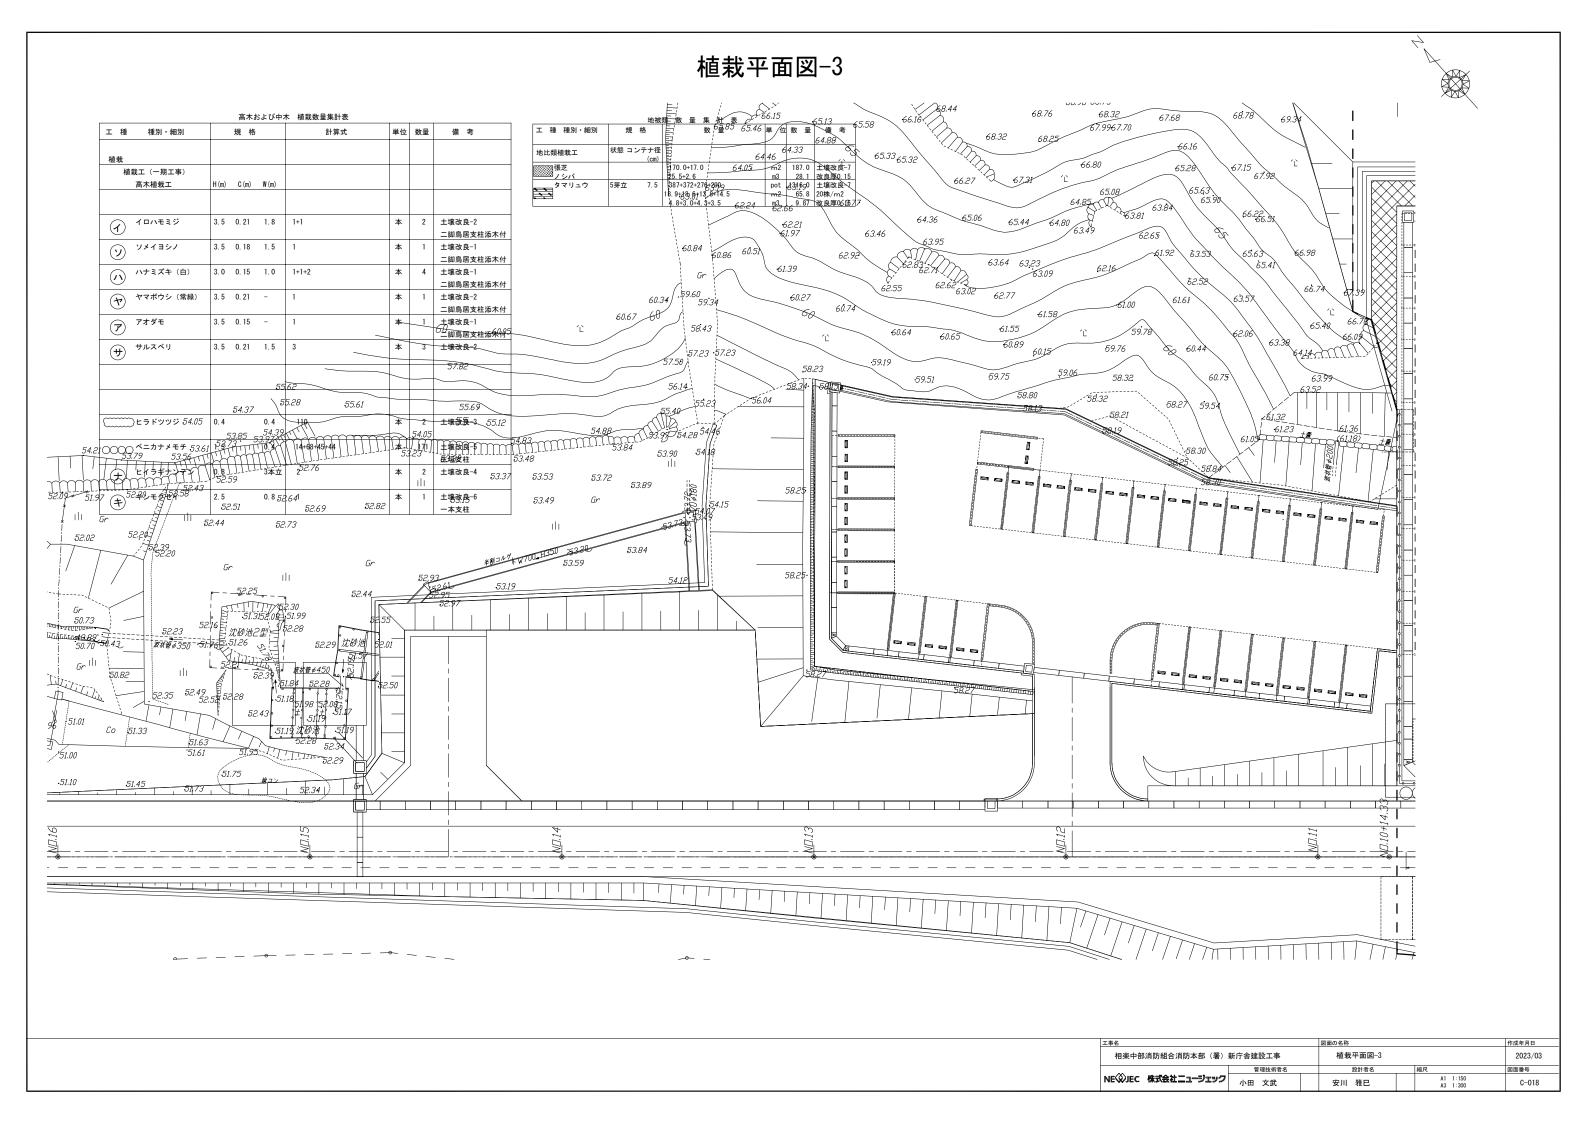


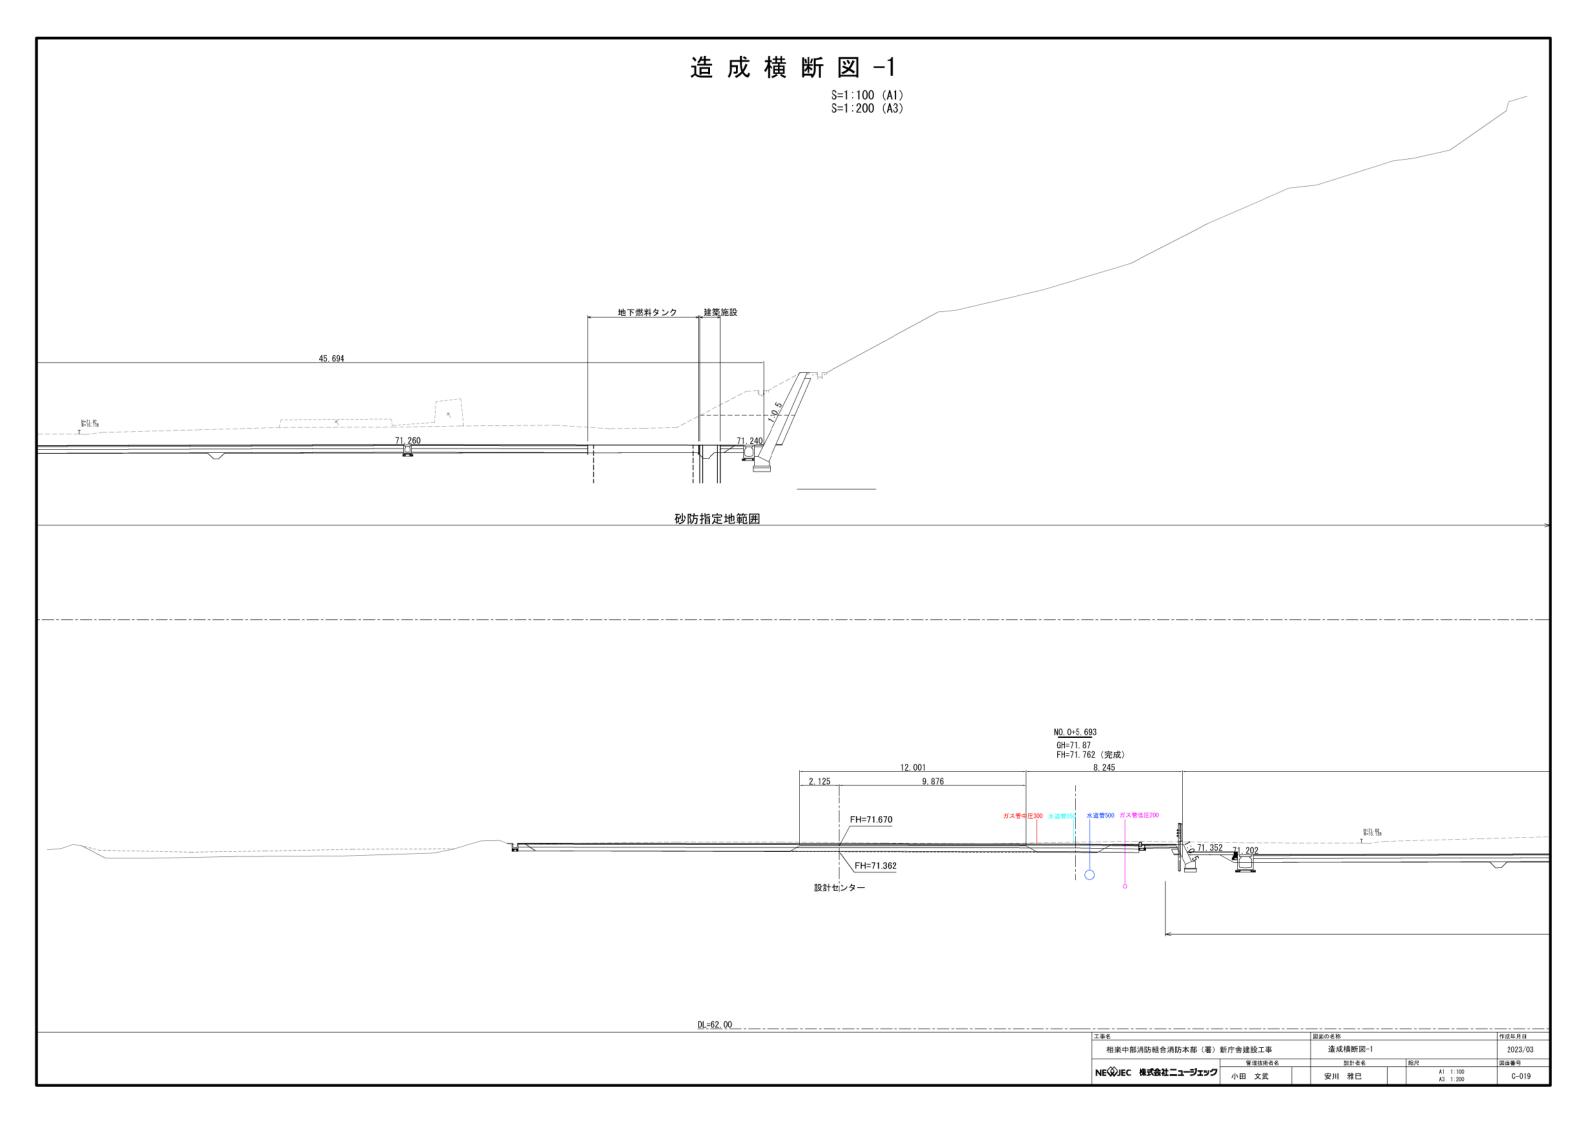


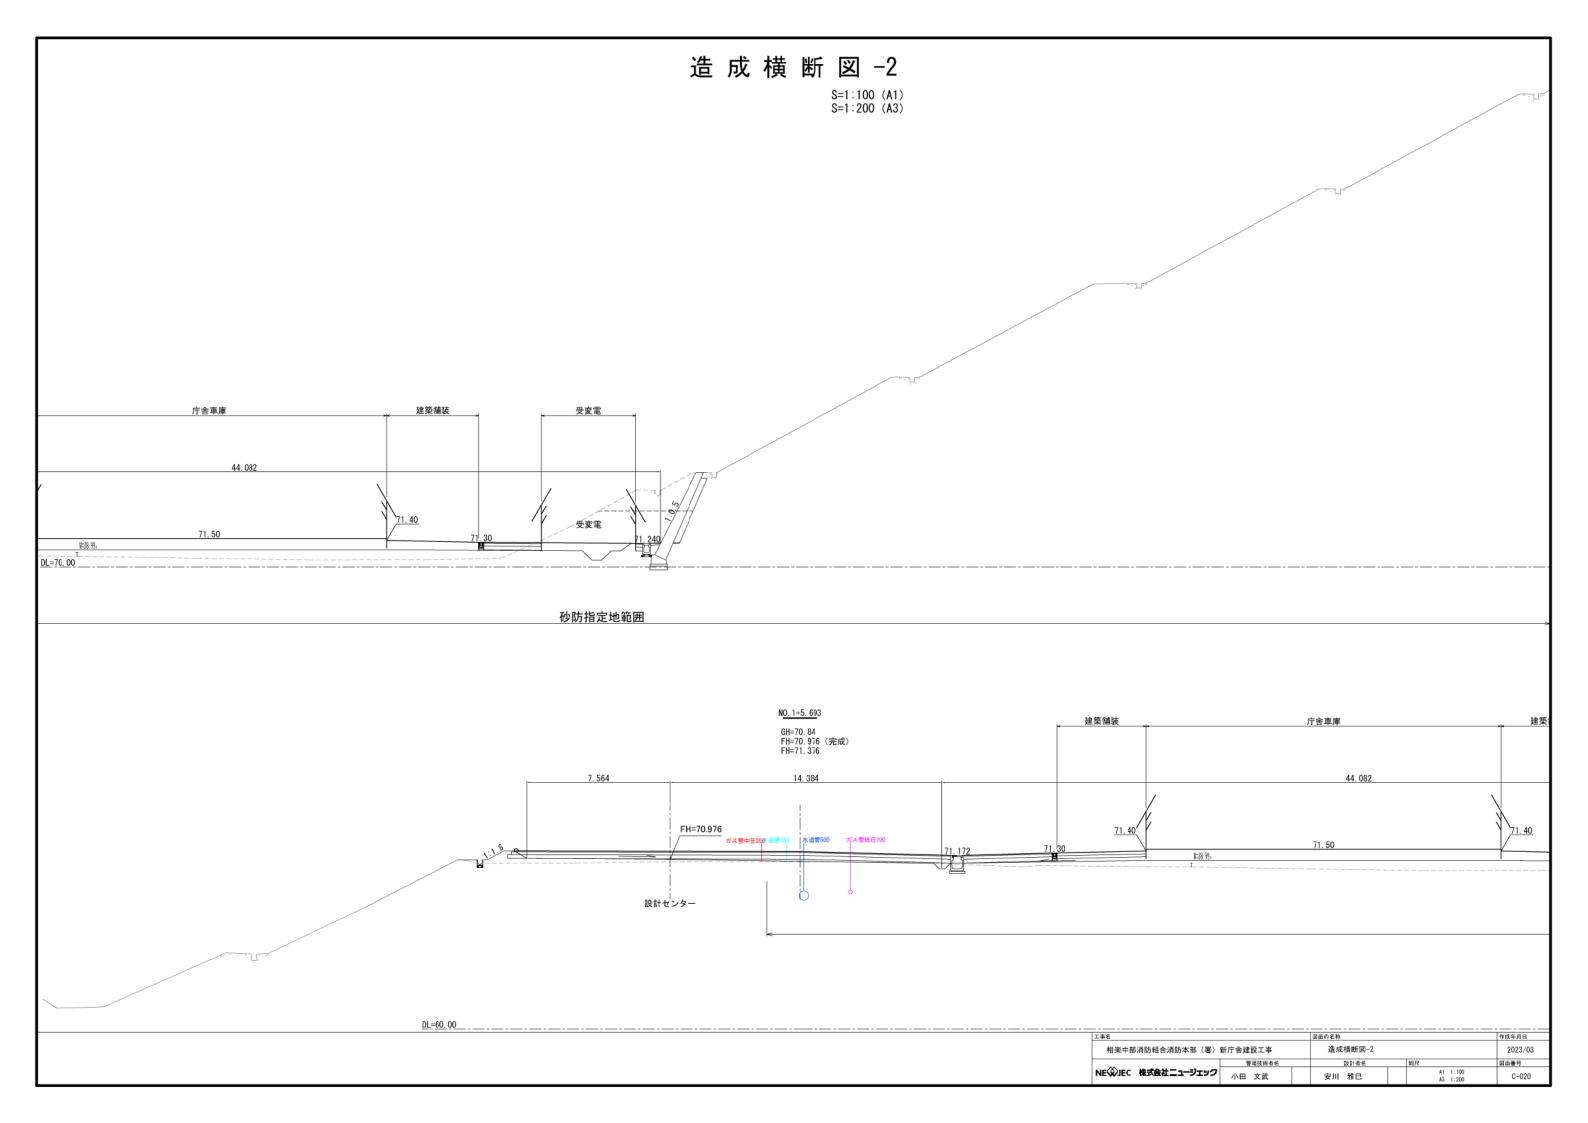


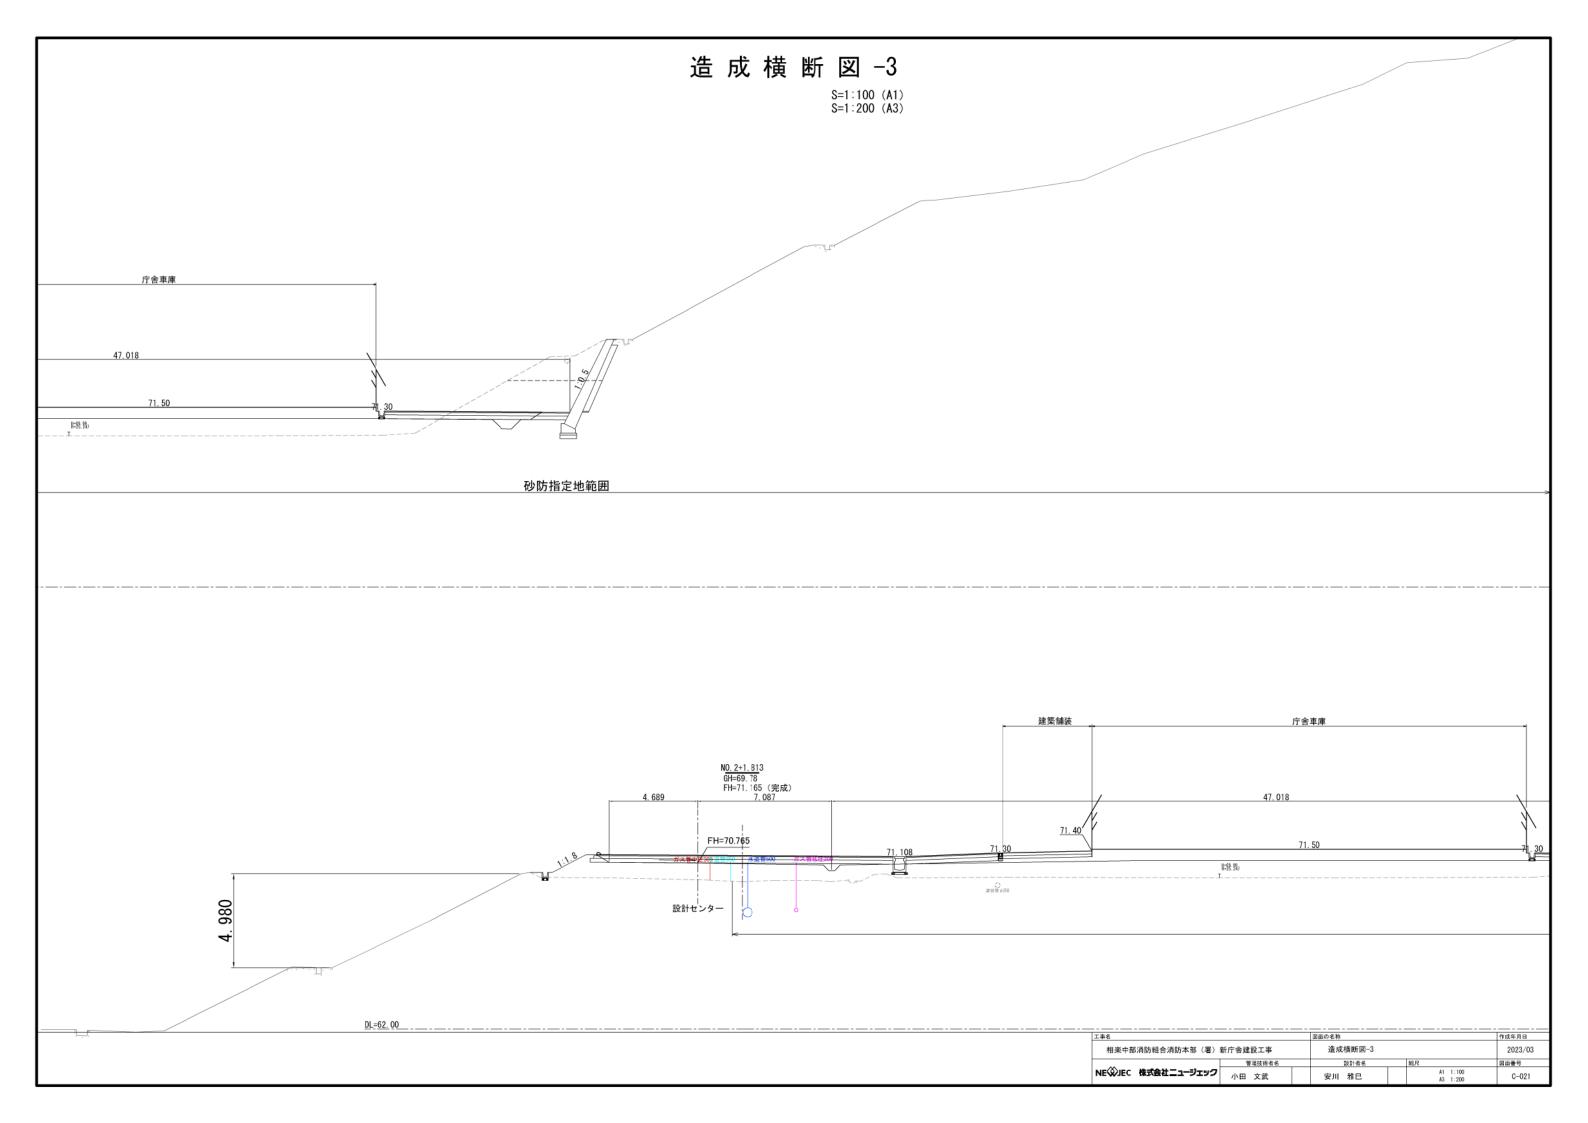


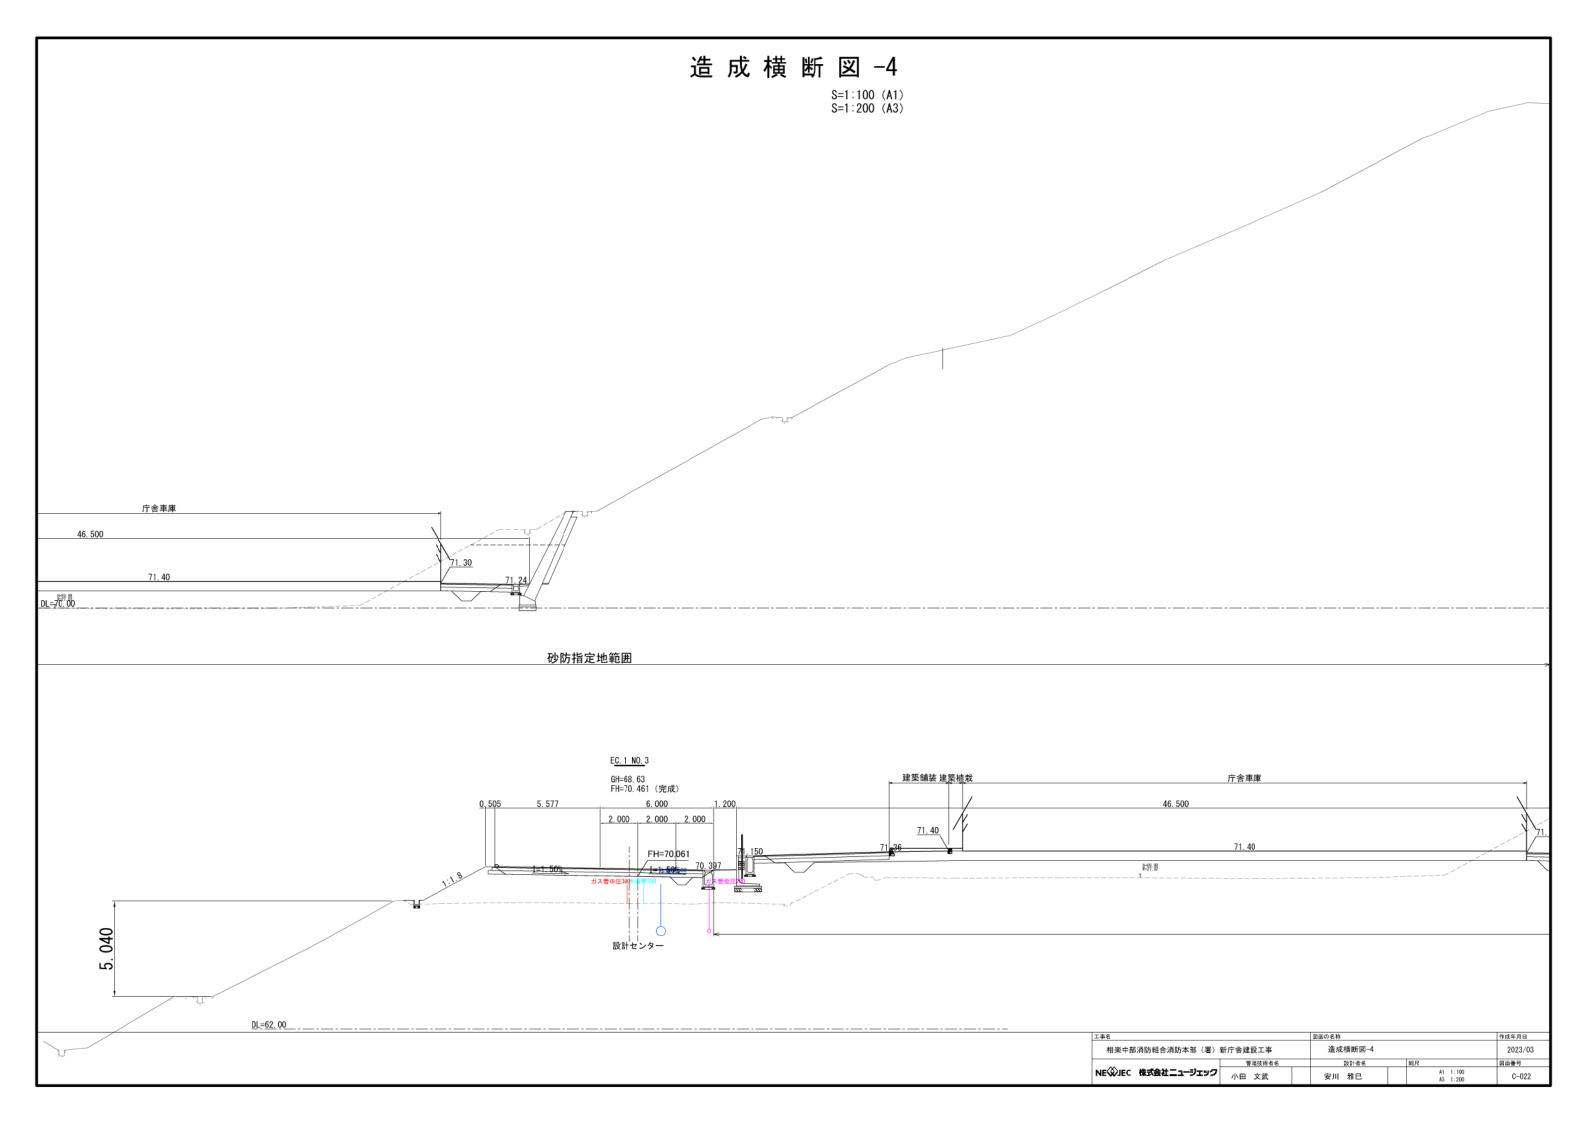


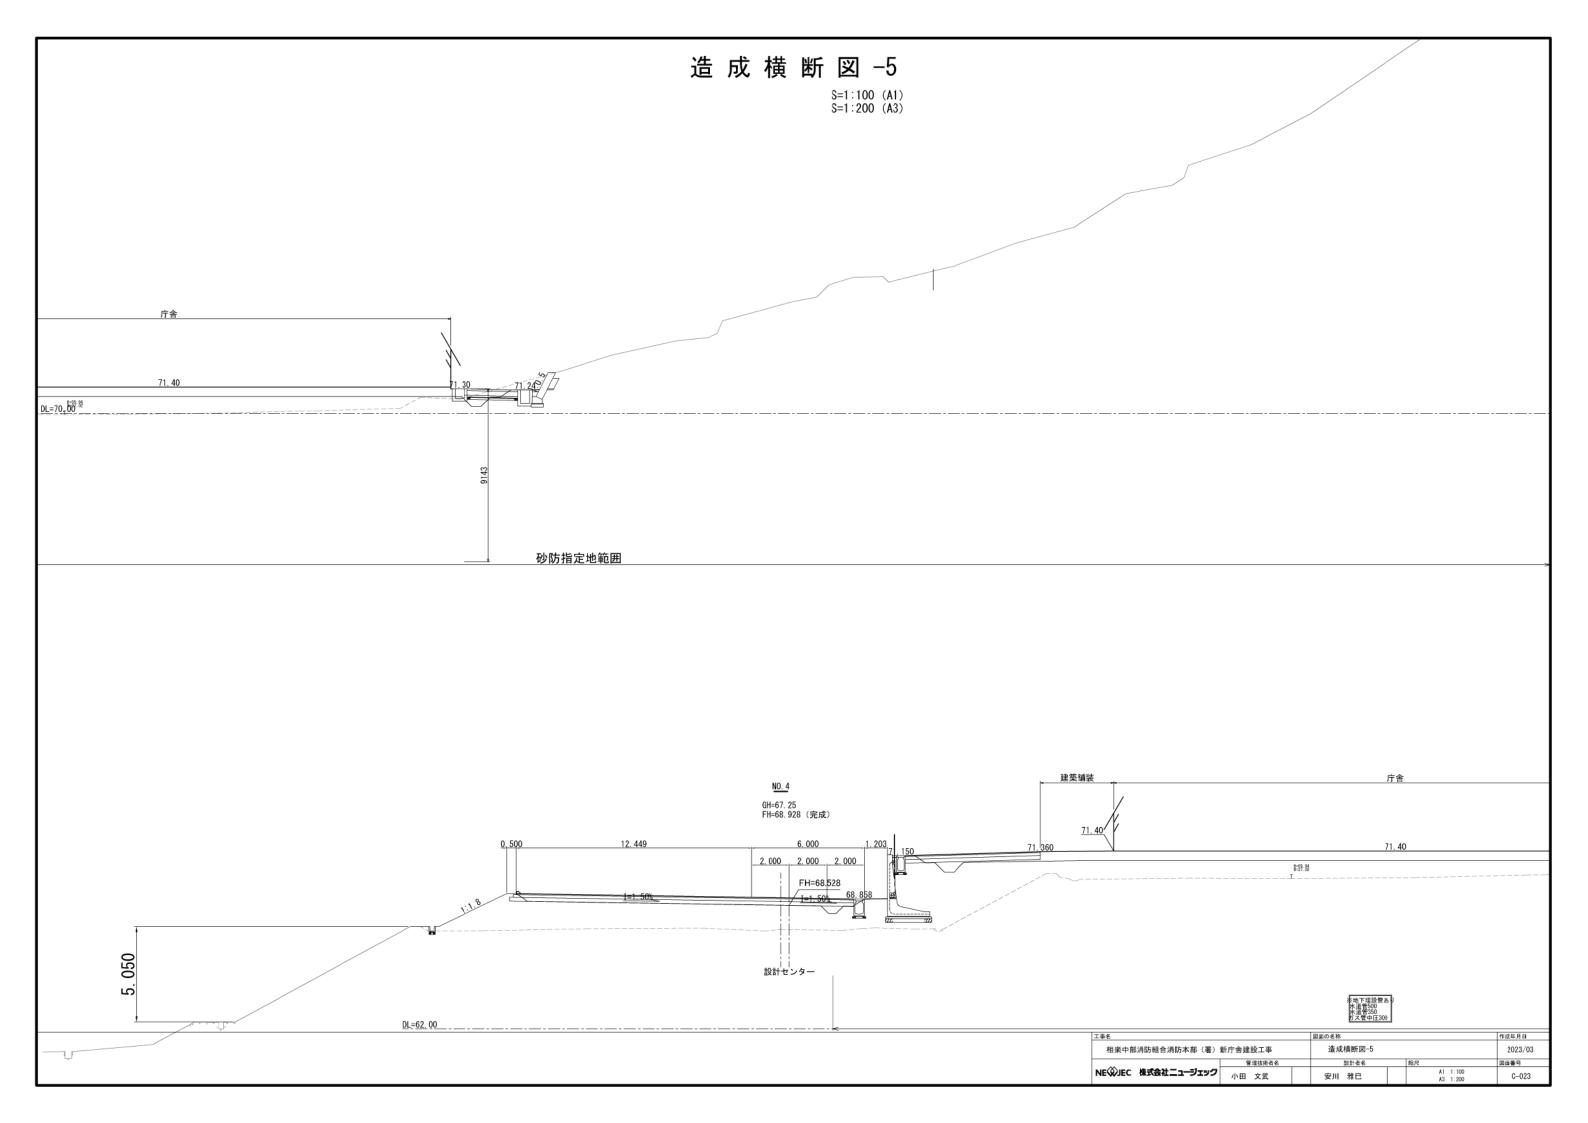


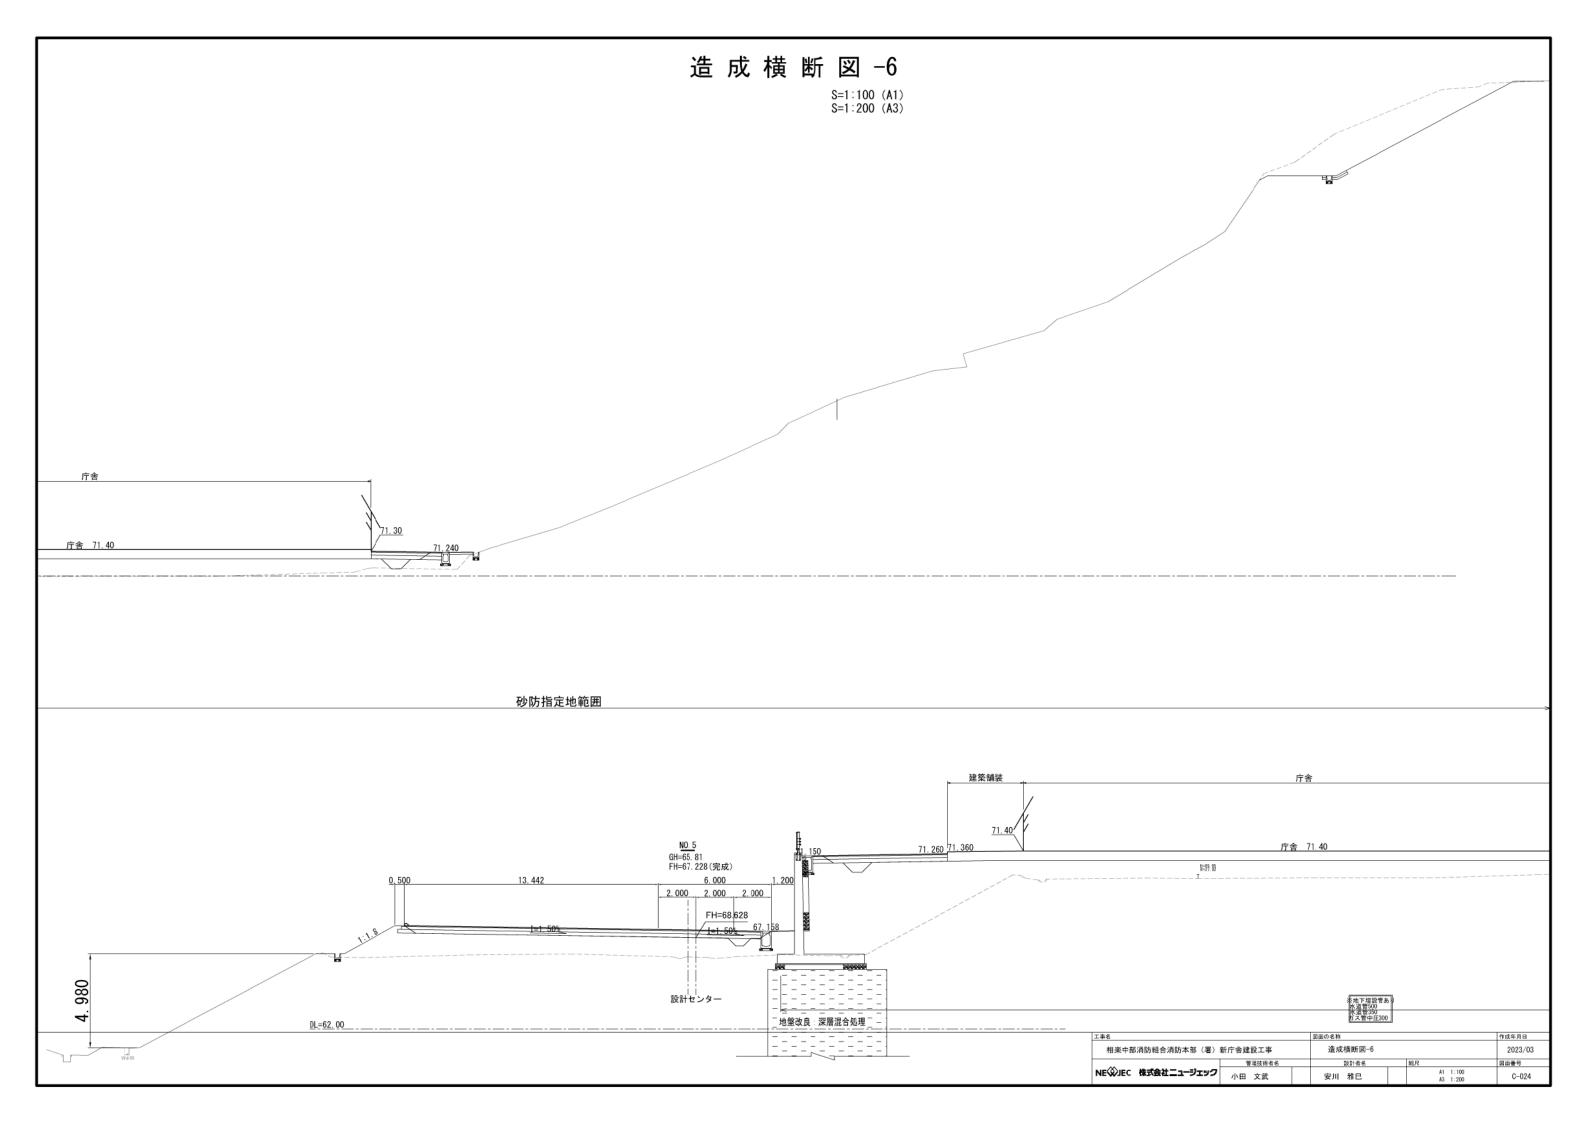


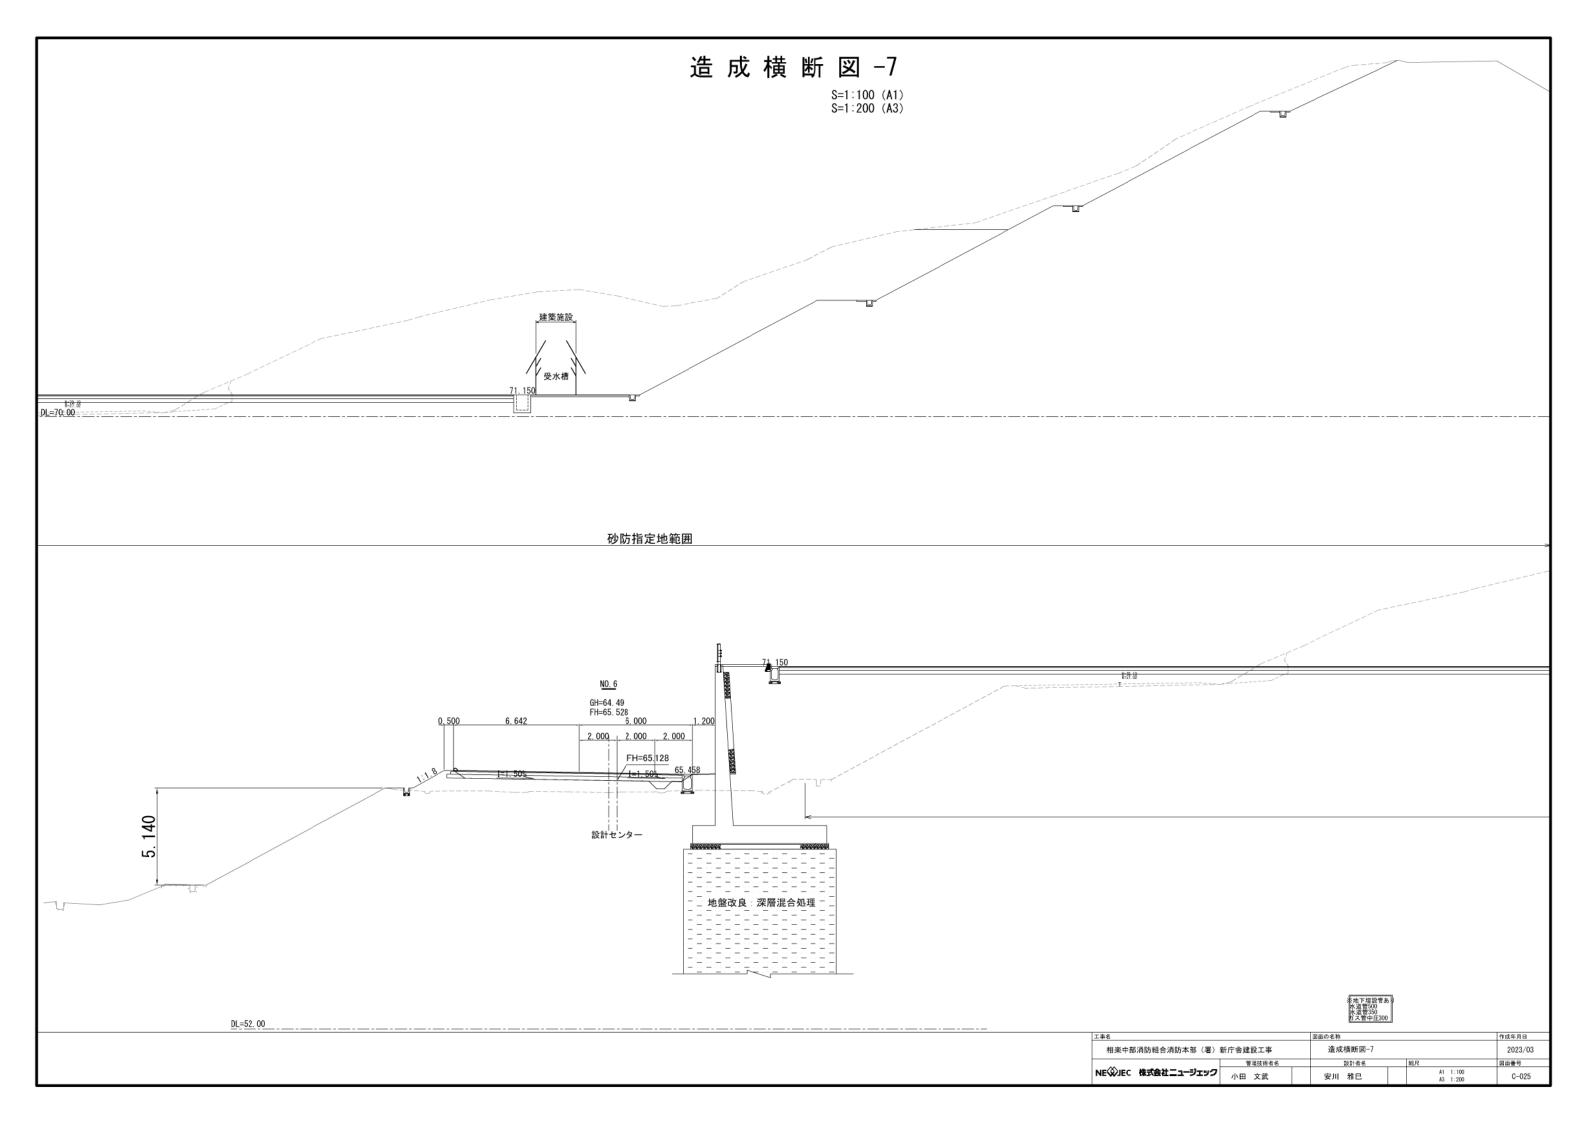


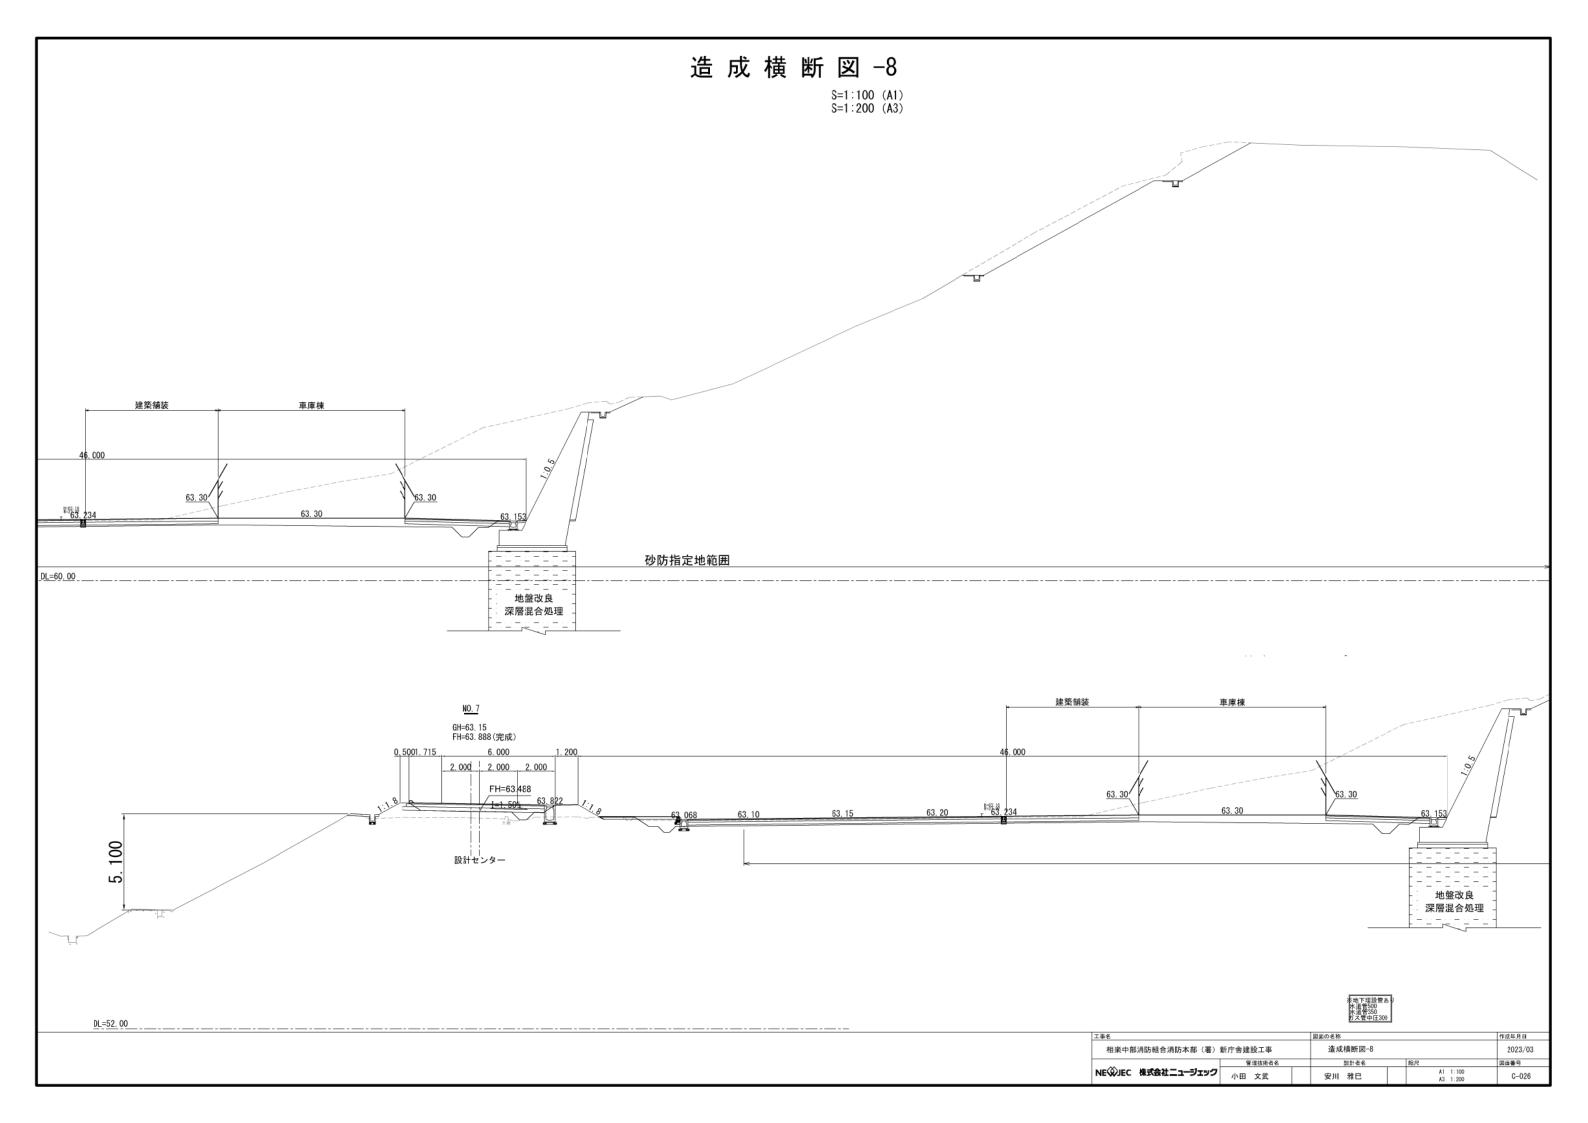


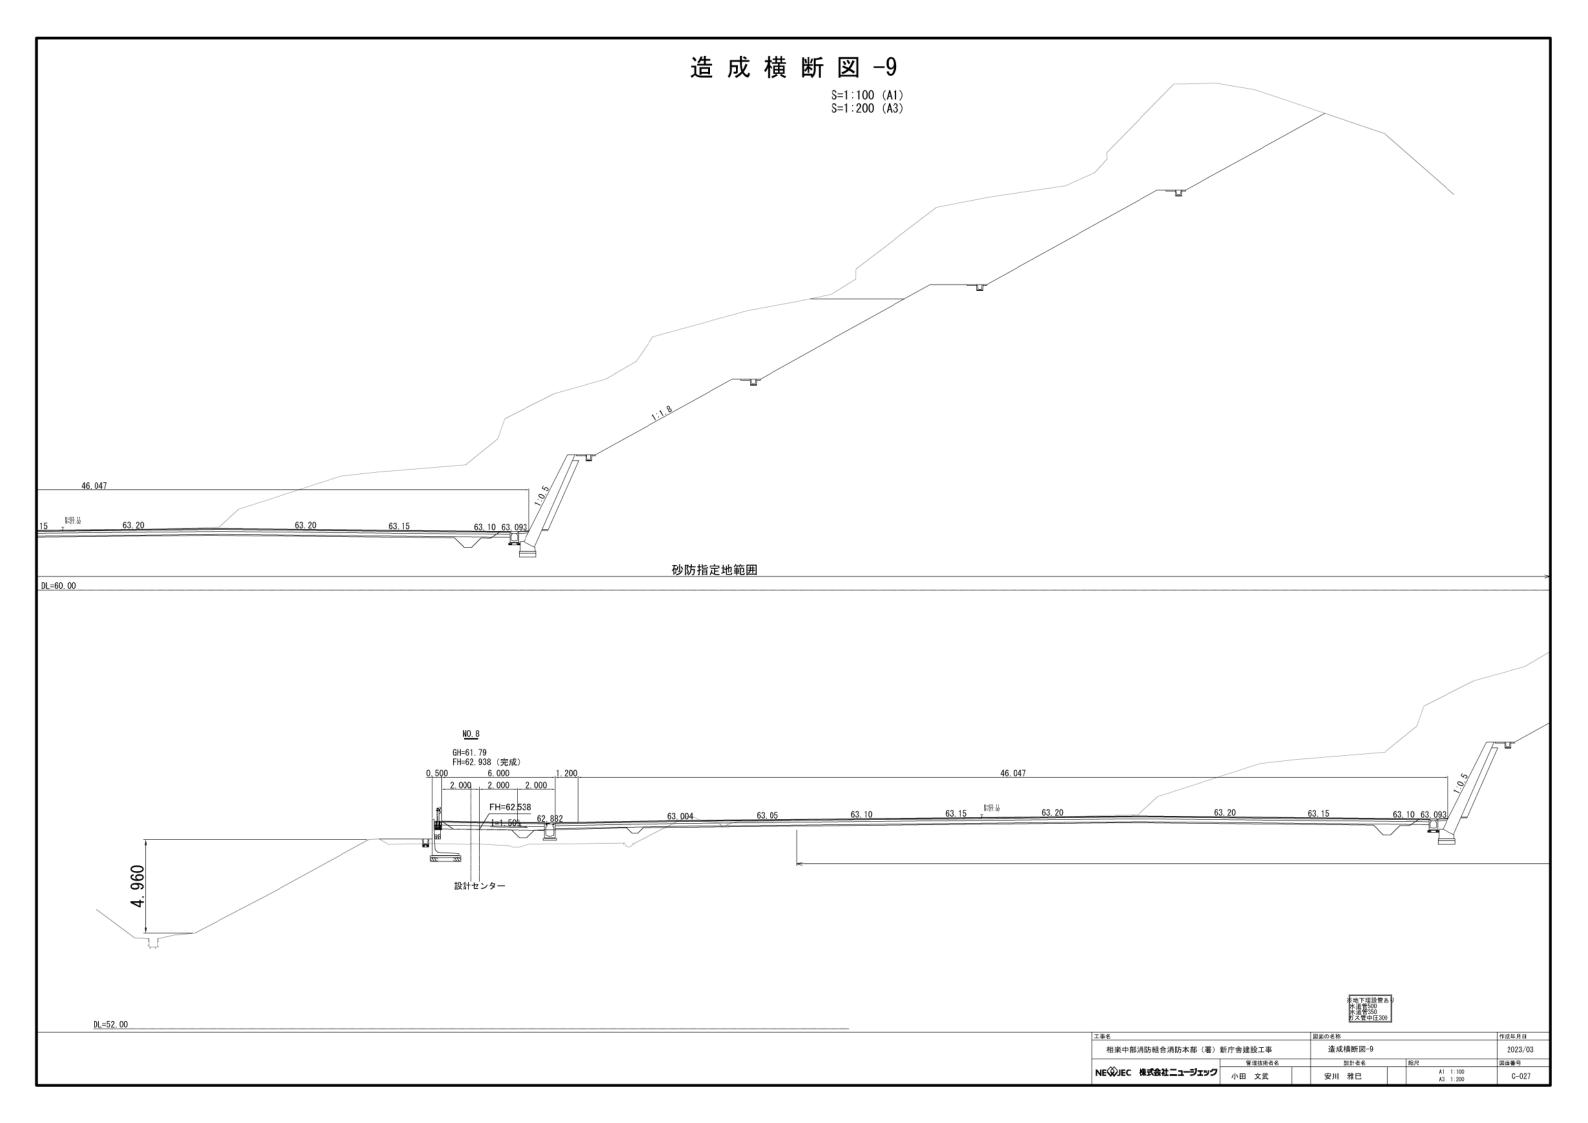


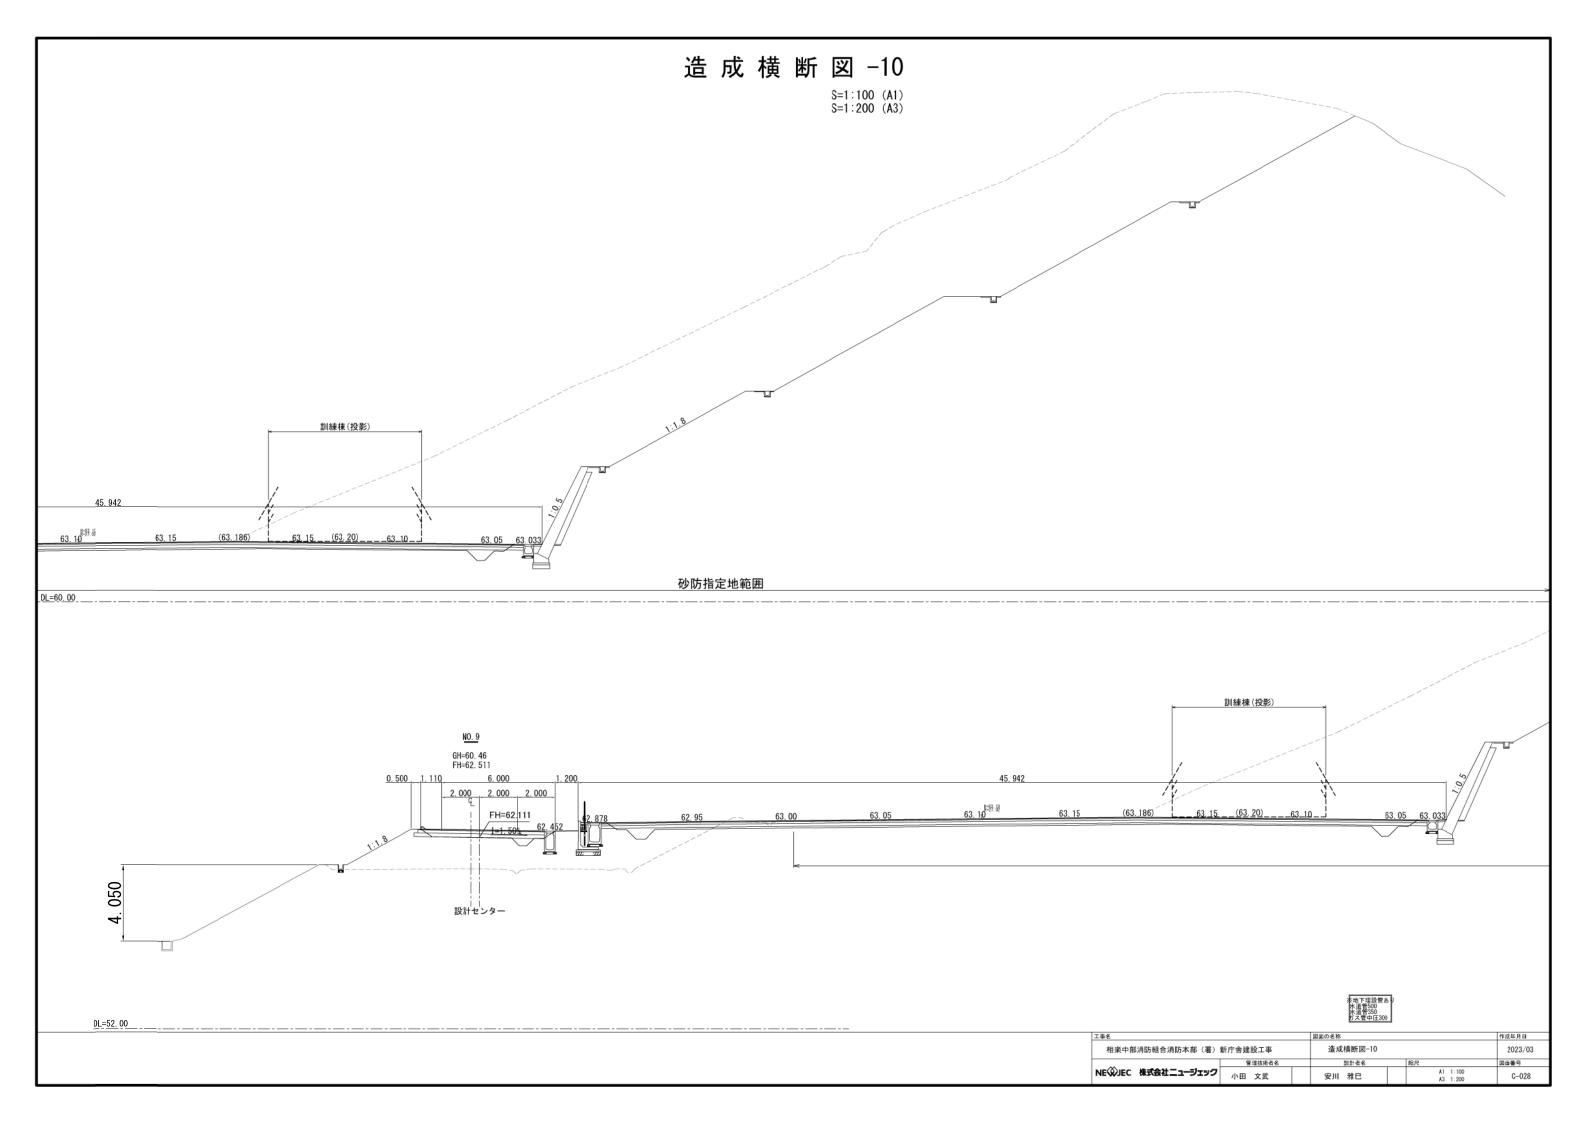


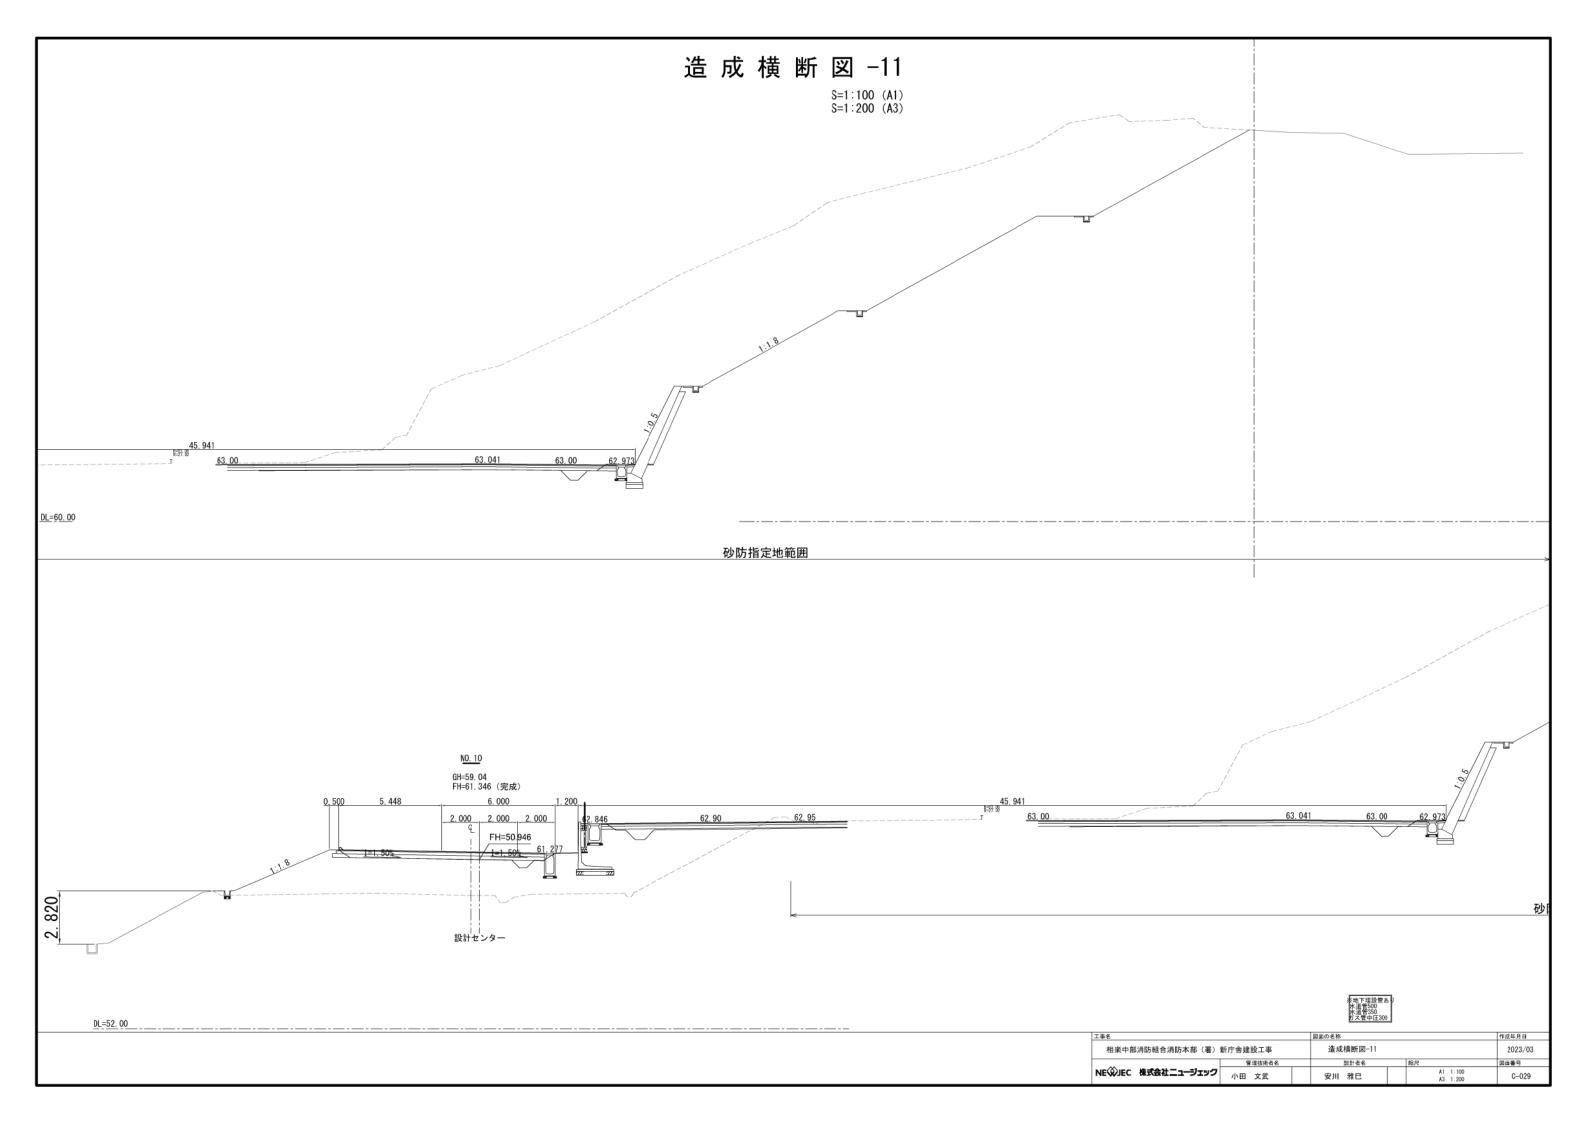

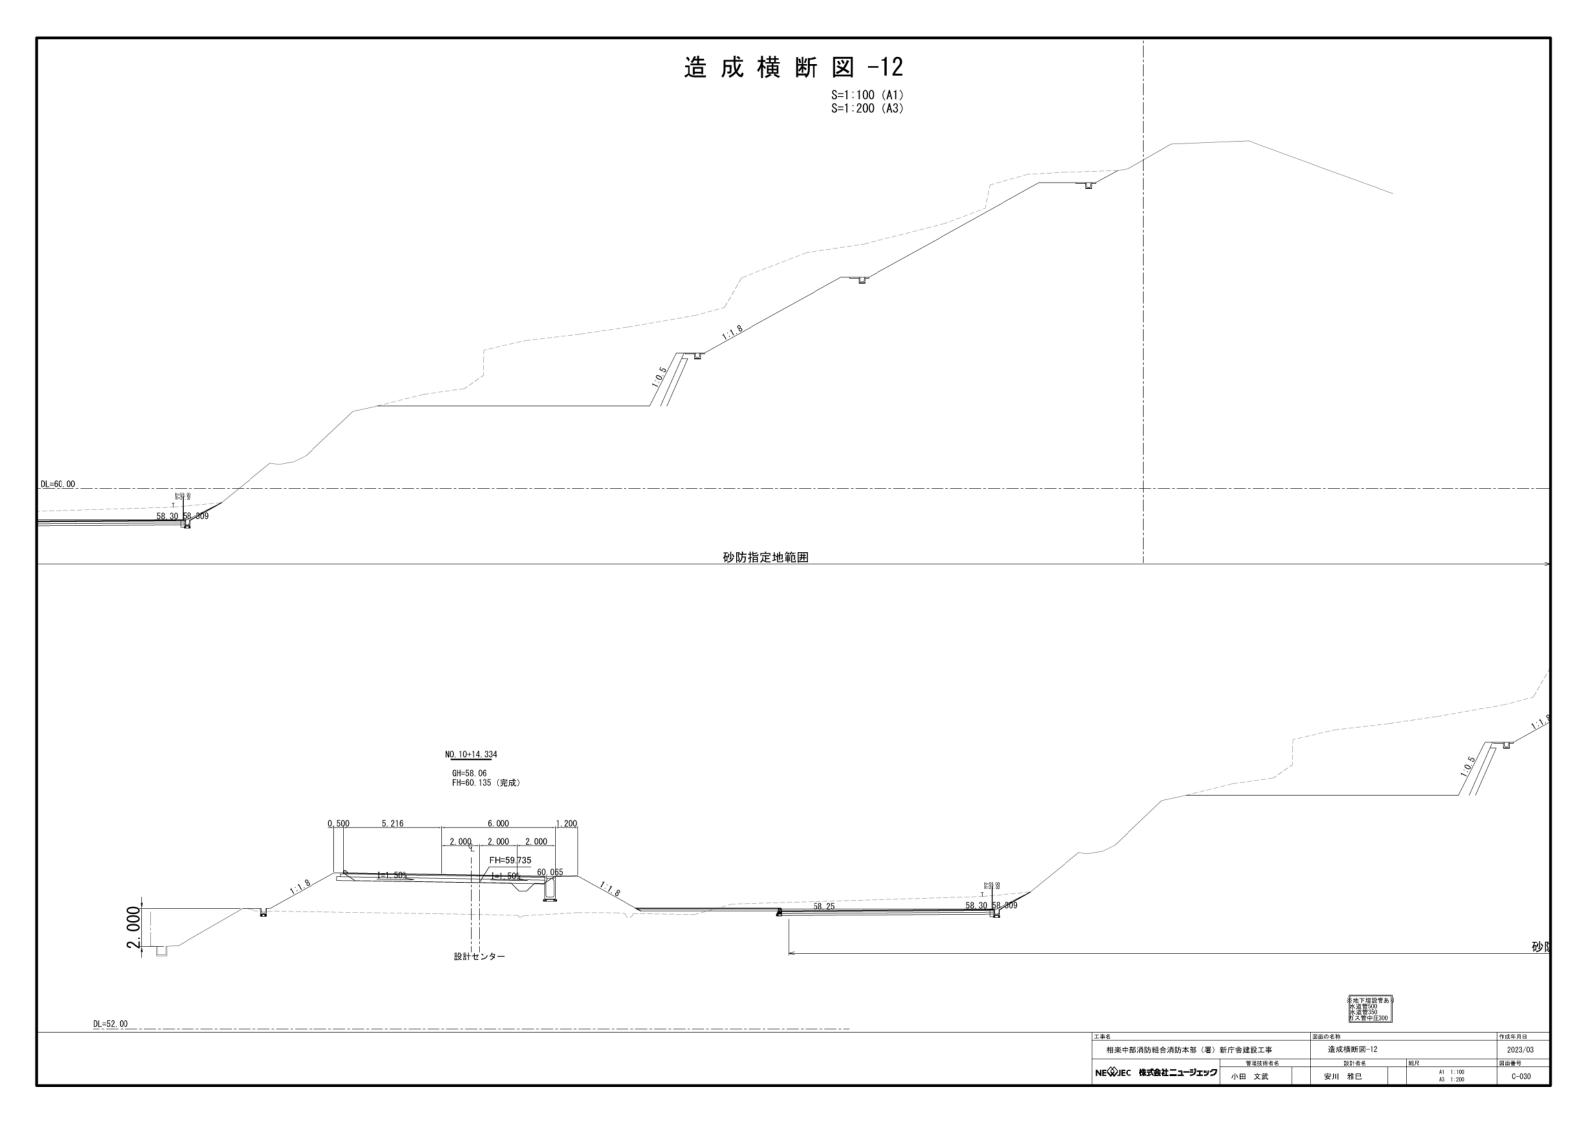

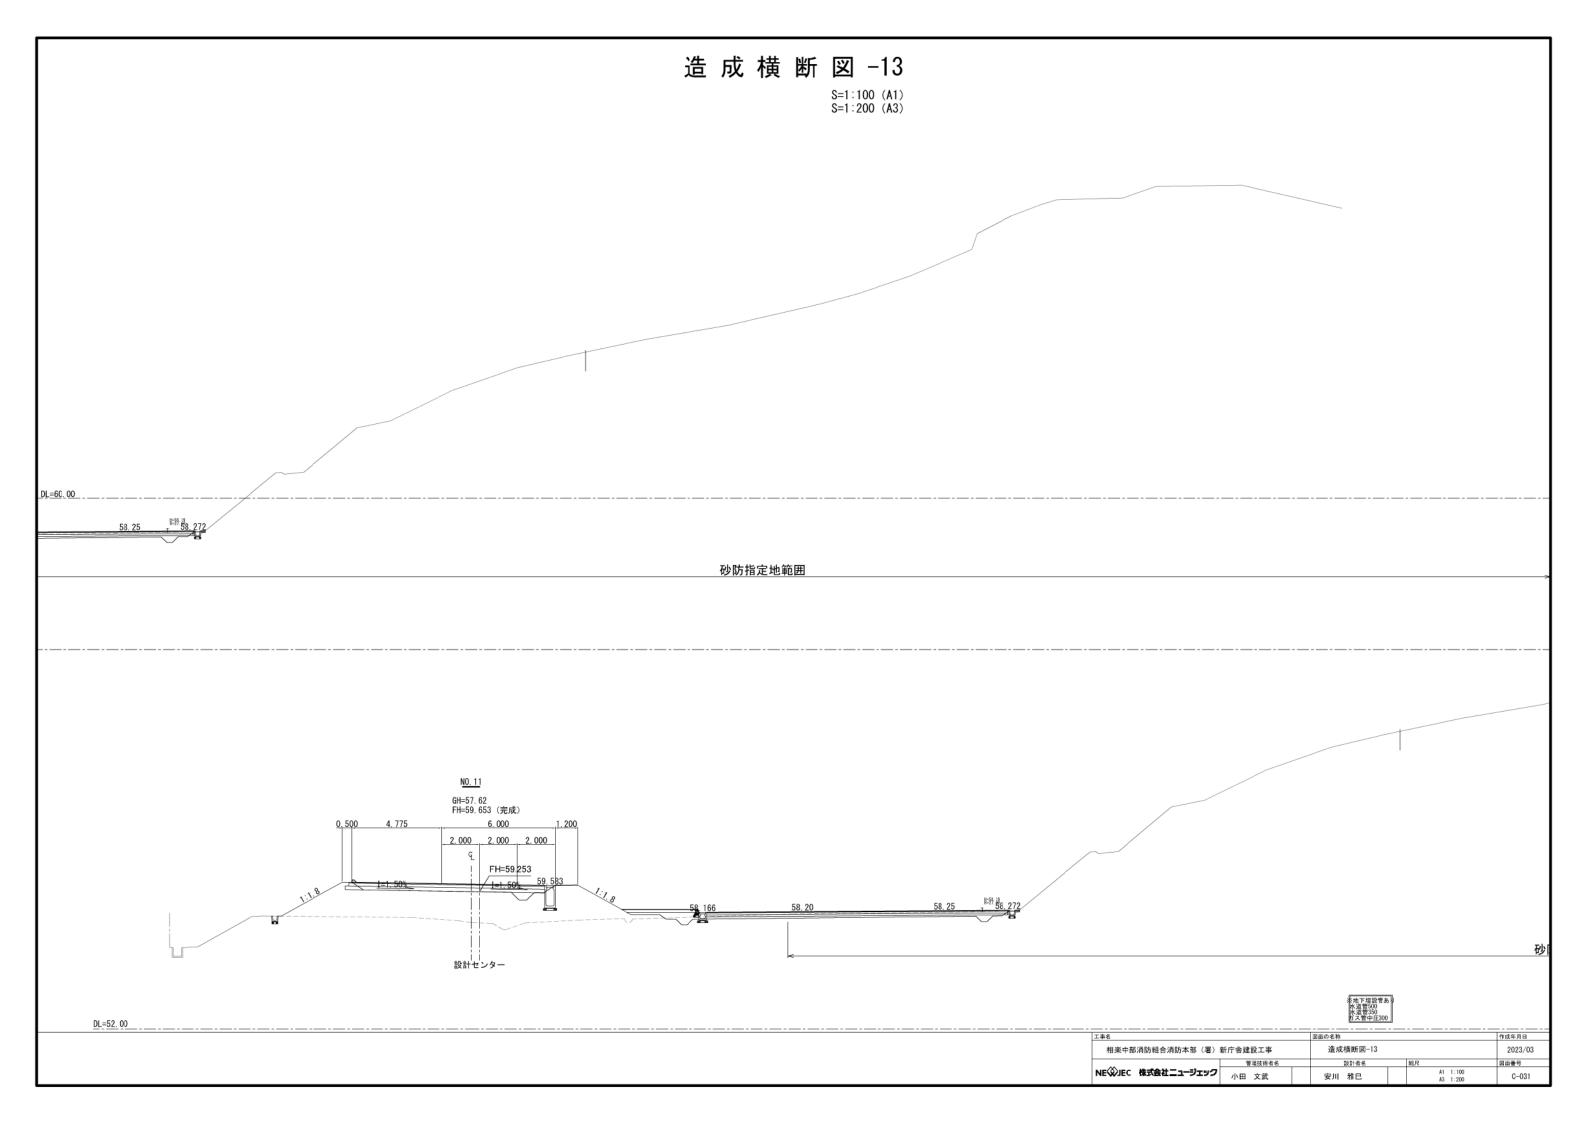

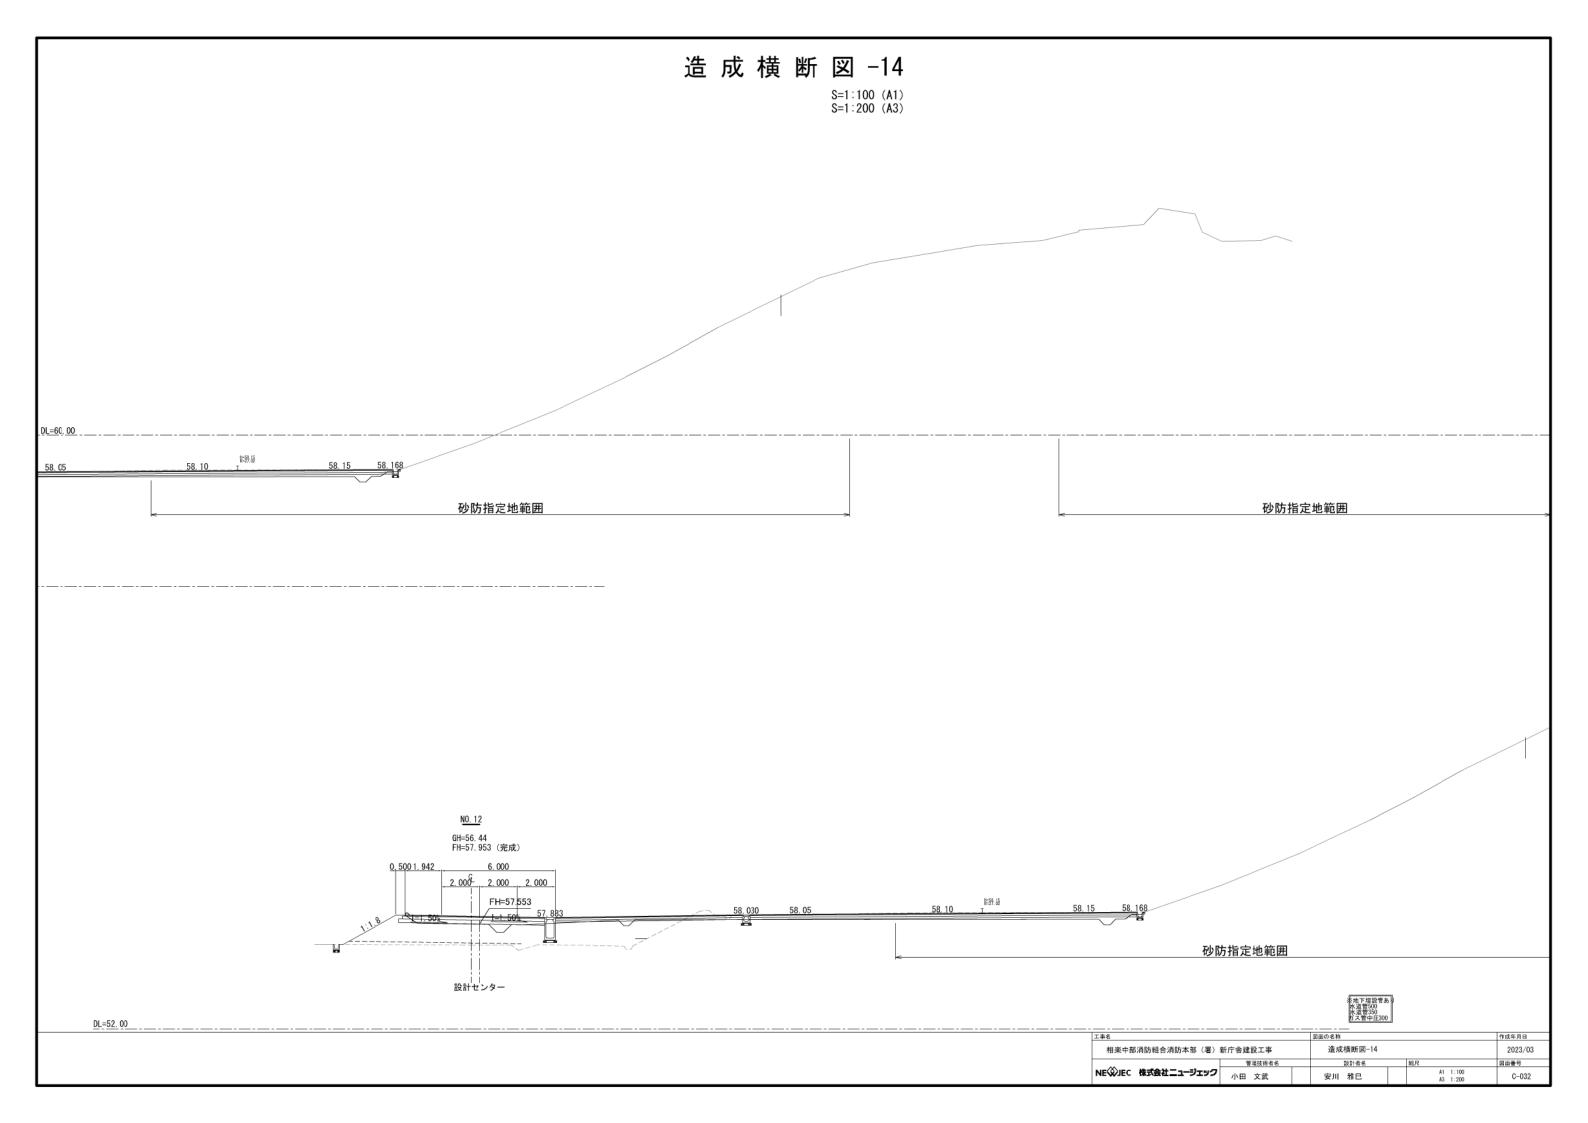


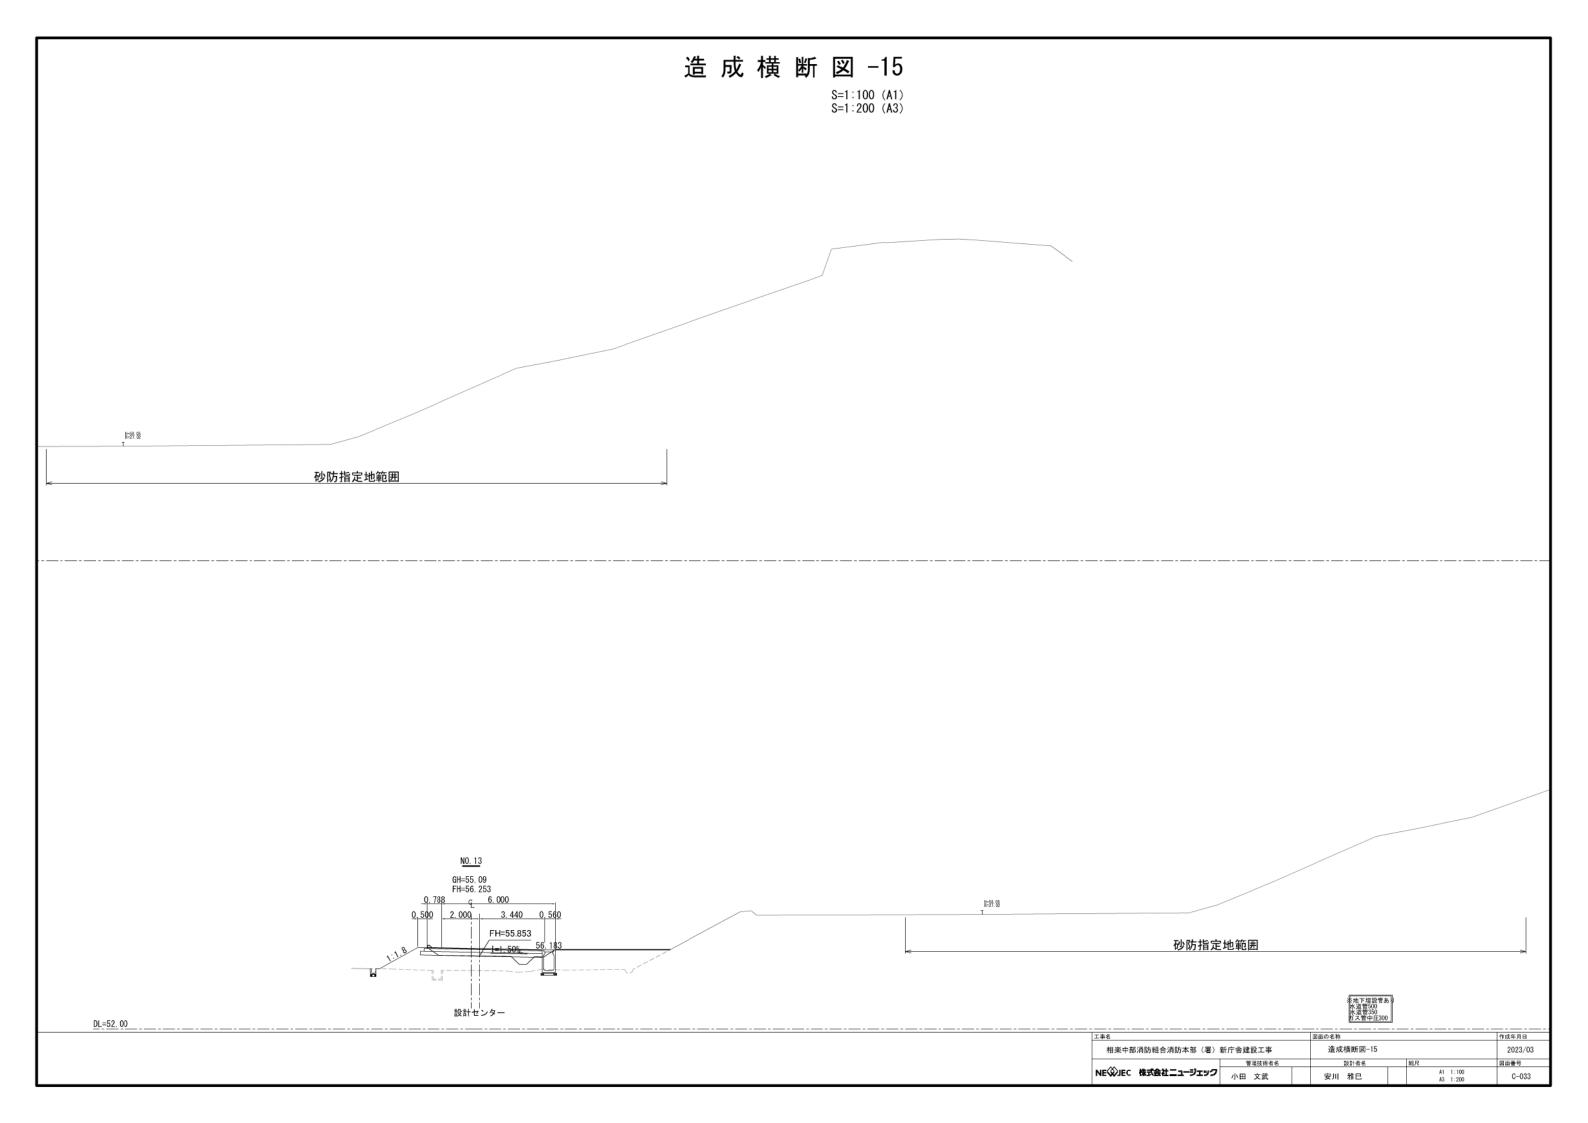

造 成 横 断 図 -16

S=1:100 (A1) S=1:200 (A3)

N<u>0. 15</u> GH=52. 36 FH=52. 853(完成)

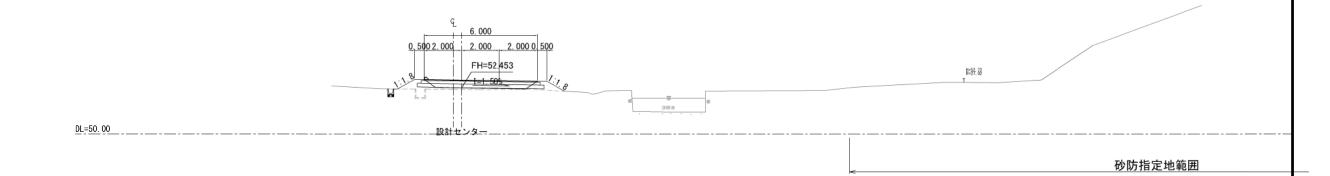


※地下埋設管あり 水道管500 水道管350 ガス管中圧300

工事名		図面の名称	作成年月日	
相楽中部消防組合消防本部(署)	新庁舎建設工事	造成横断図-16		2023/03
	管理技術者名	設計者名	縮尺	図面番号
NE②JEC 株式会社ニュージェック	小田 文武	安川 雅巳	A1 1:100 A3 1:200	C-034

造 成 横 断 図 -17


DL=45. 00

S=1:100 (A1) S=1:200 (A3)

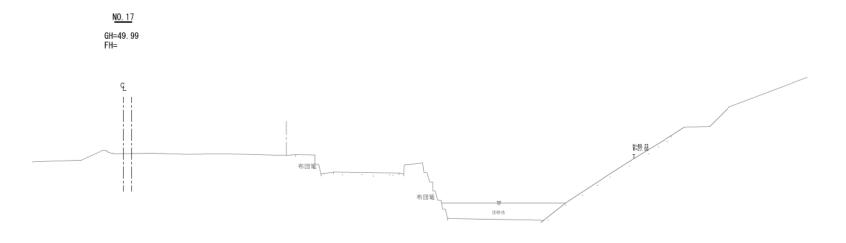

※地下埋設管あり 水道管500 水道管350 ガス管中圧300


工事名		図面の名称	図面の名称		
相楽中部消防組合消防本部(署)新庁舎建設工事		造成横断図-17		2023/03	
	管理技術者名	設計者名	縮尺	図面番号	
NE②JEC 株式会社ニュージェック	小田 文武	安川 雅巳	A1 1:100 A3 1:200	C-035	

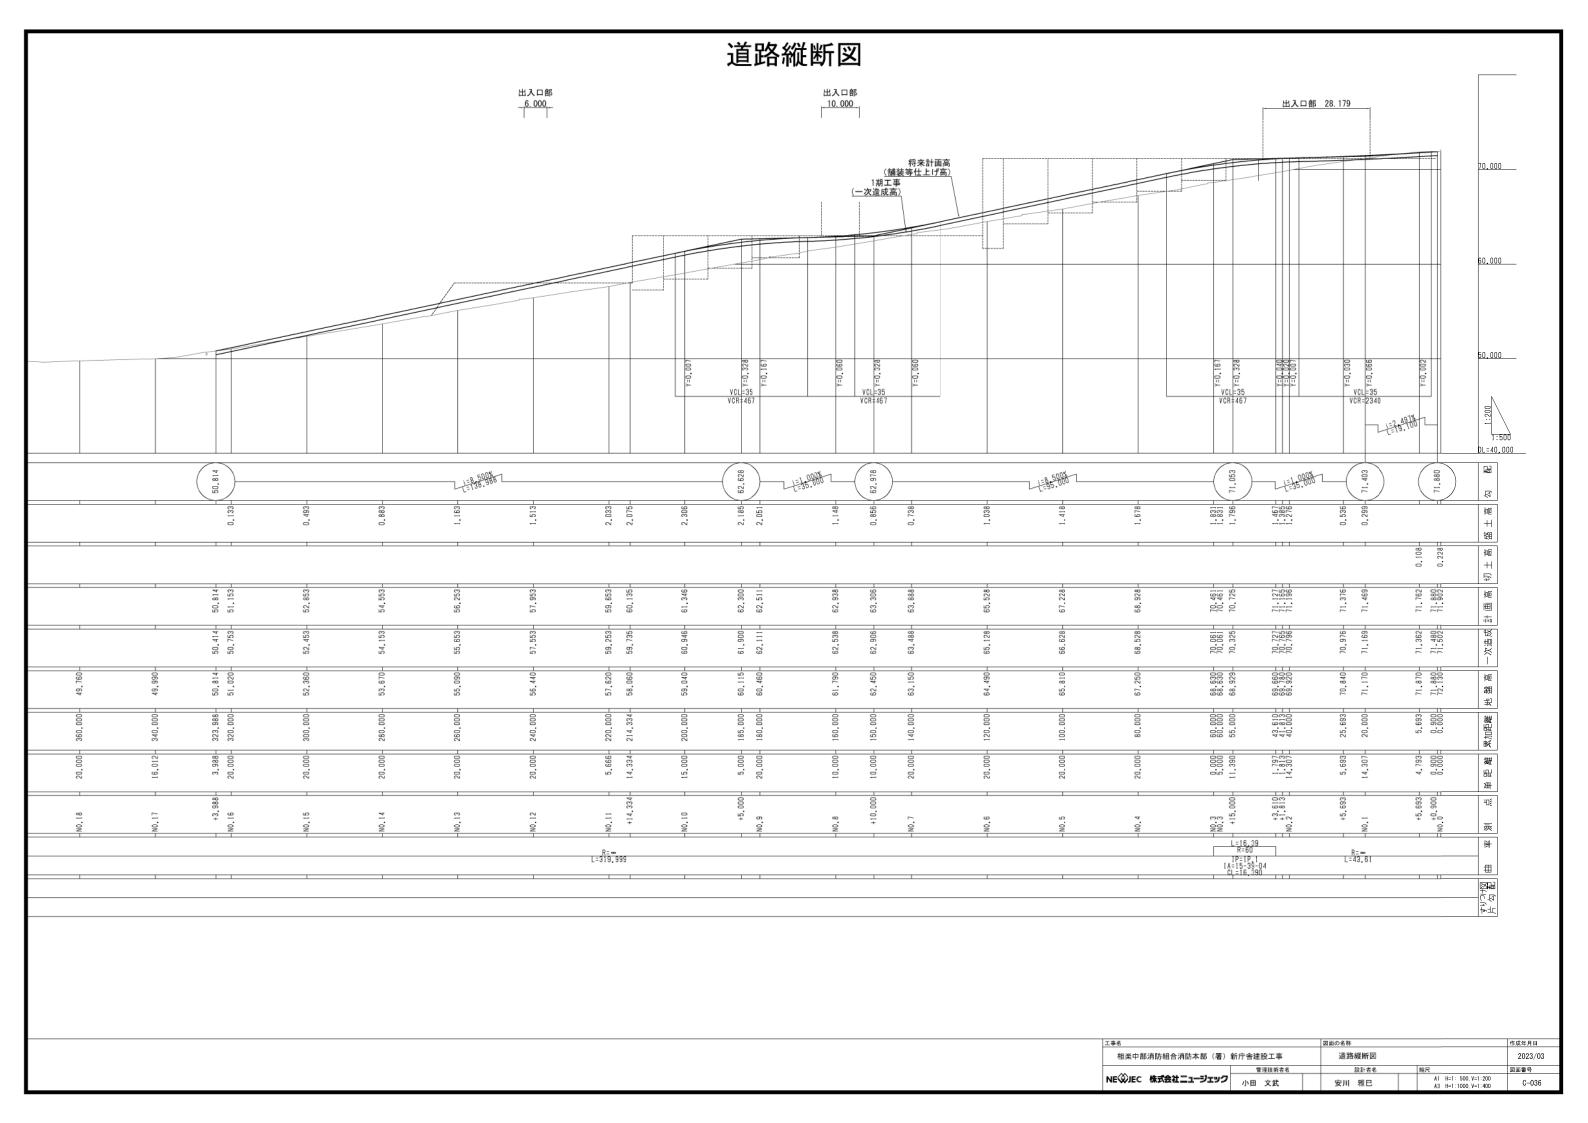

CD側溝可変区間

250サイズ


縦断タイプ

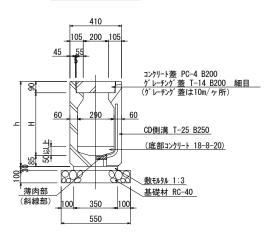

寸法表						
適用	呼び名	寸法	(mm)			
		Н	h			
0	250x250	250	425			
	250x300	300	475			
0	250x400	400	575			
0	250x500	500	675			
0	250x600	600	775			
	250x700	700	875			
	250x800	800	975			
	250x900	900	1075			

400サイズ


縦断タイプ

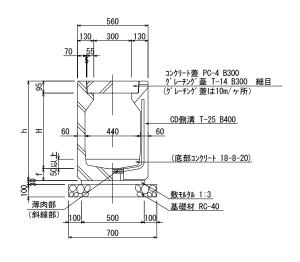

寸法表				
適用	呼び名	-	寸法(mm)
		Н	f	h
0	400x400	400	95	590
0	400x500	500	95	690
0	400x600	600	95	790
0	400x700	700	95	890
	400x800	800	95	990
0	400x900	900	95	1090
0	400x1000	1000	95	1190
	400x1100	1100	95	1290
	400x1200	1200	95	1390
	400x1300	1300	115	1510

(縦断タイプ及び電柱よけ)

<u>400サイズ</u> 横断タイプ

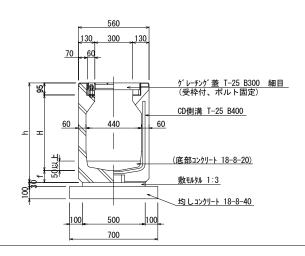


寸法表						
適用	呼び名		寸法(mm)		
		Н	f	h		
	400x400	400	95	590		
	400x500	500	95	690		
0	400x600	600	95	790		
0	400x700	700	95	890		
	400x800	800	95	990		
	400x900	900	95	1090		
	400x1000	1000	95	1190		
	400x1100	1100	95	1290		
	400x1200	1200	95	1390		
	400x1300	1300	115	1510		

300サイズ

S=1:15(A1)


縦断タイプ

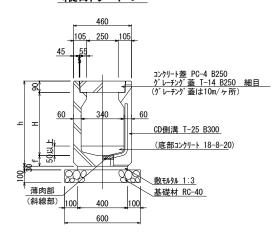

寸法表							
適用	呼び名	-	寸法(mm))			
		Н	f	h			
	300x300	300	85	475			
	300x400	400	85	575			
0	300x500	500	85	675			
0	300x600	600	85	775			
0	300x700	700	85	875			
0	300x800	800	85	975			
	300x900	900	85	1075			
	300x1000	1000	85	1175			
	300x1100	1100	85	1275			
	300x1200	1200	105	1395			
	300x1300	1300	105	1495			


500サイズ

縦断タイプ

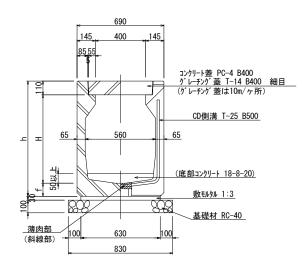

寸法表	ŧ			
適用	呼び名	-	寸法(mm))
		Н	f	h
	500x500	500	105	715
	500x600	600	105	815
0	500x700	700	105	915
0	500x800	800	105	1015
0	500x900	900	105	1115
0	500x1000	1000	105	1215
	500x1100	1100	105	1315
	500x1200	1200	105	1415
	500x1300	1300	105	1515
	500x1400	1400	125	1635
	500x1500	1500	125	1735


底部コンクリート設置要領図

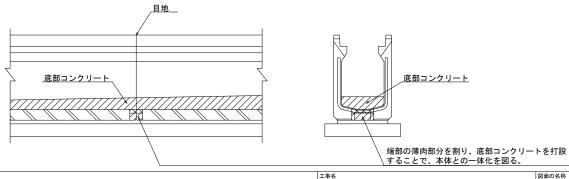

S=1:15(A1)

250サイズ


縦断タイプ

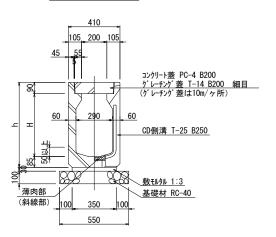

寸法表							
適用	呼び名	寸法	(mm)				
		Н	h				
0	250x250	250	425				
0	250x300	300	475				
	250x400	400	575				
	250x500	500	675				
	250x600	600	775				
	250x700	700	875				
	250x800	800	975				
	250x900	900	1075				

400サイズ


縦断タイプ

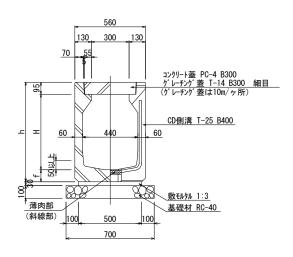

適用	呼び名	-	寸法(mm)
		Н	f	h
0	400x400	400	95	590
0	400x500	500	95	690
	400x600	600	95	790
	400x700	700	95	890
	400x800	800	95	990
	400x900	900	95	1090
	400x1000	1000	95	1190
	400x1100	1100	95	1290
	400x1200	1200	95	1390
	400x1300	1300	115	1510


CD 300x300

横断タイプ

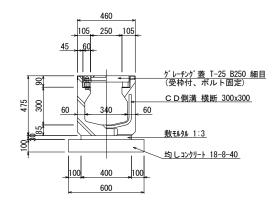


CD 250x400

横断タイプ

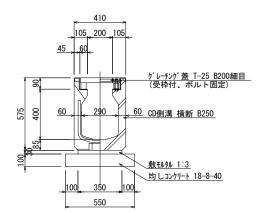

300サイズ


縦断タイプ

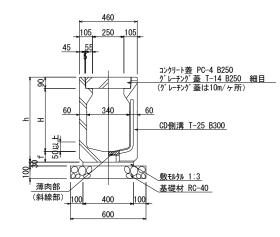

寸法表	ŧ			
適用	呼び名		寸法(mm))
		Н	f	h
	300x300	300	85	475
0	300x400	400	85	575
	300x500	500	85	675
	300x600	600	85	775
	300x700	700	85	875
	300x800	800	85	975
	300x900	900	85	1075
	300x1000	1000	85	1175
	300x1100	1100	85	1275
	300x1200	1200	105	1395
	300x1300	1300	105	1495

500サイズ


縦断タイプ

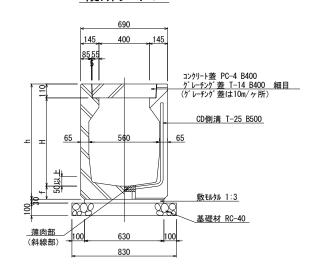

寸法表						
適用	呼び名	-)			
		Н	f	h		
	500x500	500	105	715		
0	500x600	600	105	815		
	500x700	700	105	915		
	500x800	800	105	1015		
	500x900	900	105	1115		
	500x1000	1000	105	1215		
	500x1100	1100	105	1315		
	500x1200	1200	105	1415		
	500x1300	1300	105	1515		
	500x1400	1400	125	1635		
	500x1500	1500	125	1735		


CD 500x600

横断タイプ

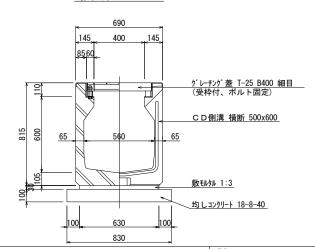

(電柱よけタイプの寸法も同様とする)


工事名	図面の名称			作成年月日			
相楽中部消防組合消防本部(署)		排水構造図-2			2023/03		
	管理技術者名		設計者名		縮尺	図面番号	
NE②JEC 株式会社ニュージェック	小田 文武		安川 雅巳		A1: 図示 A3: 図示/2	C-038	

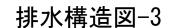

S=図示(A1)

安川 雅巳

C-039

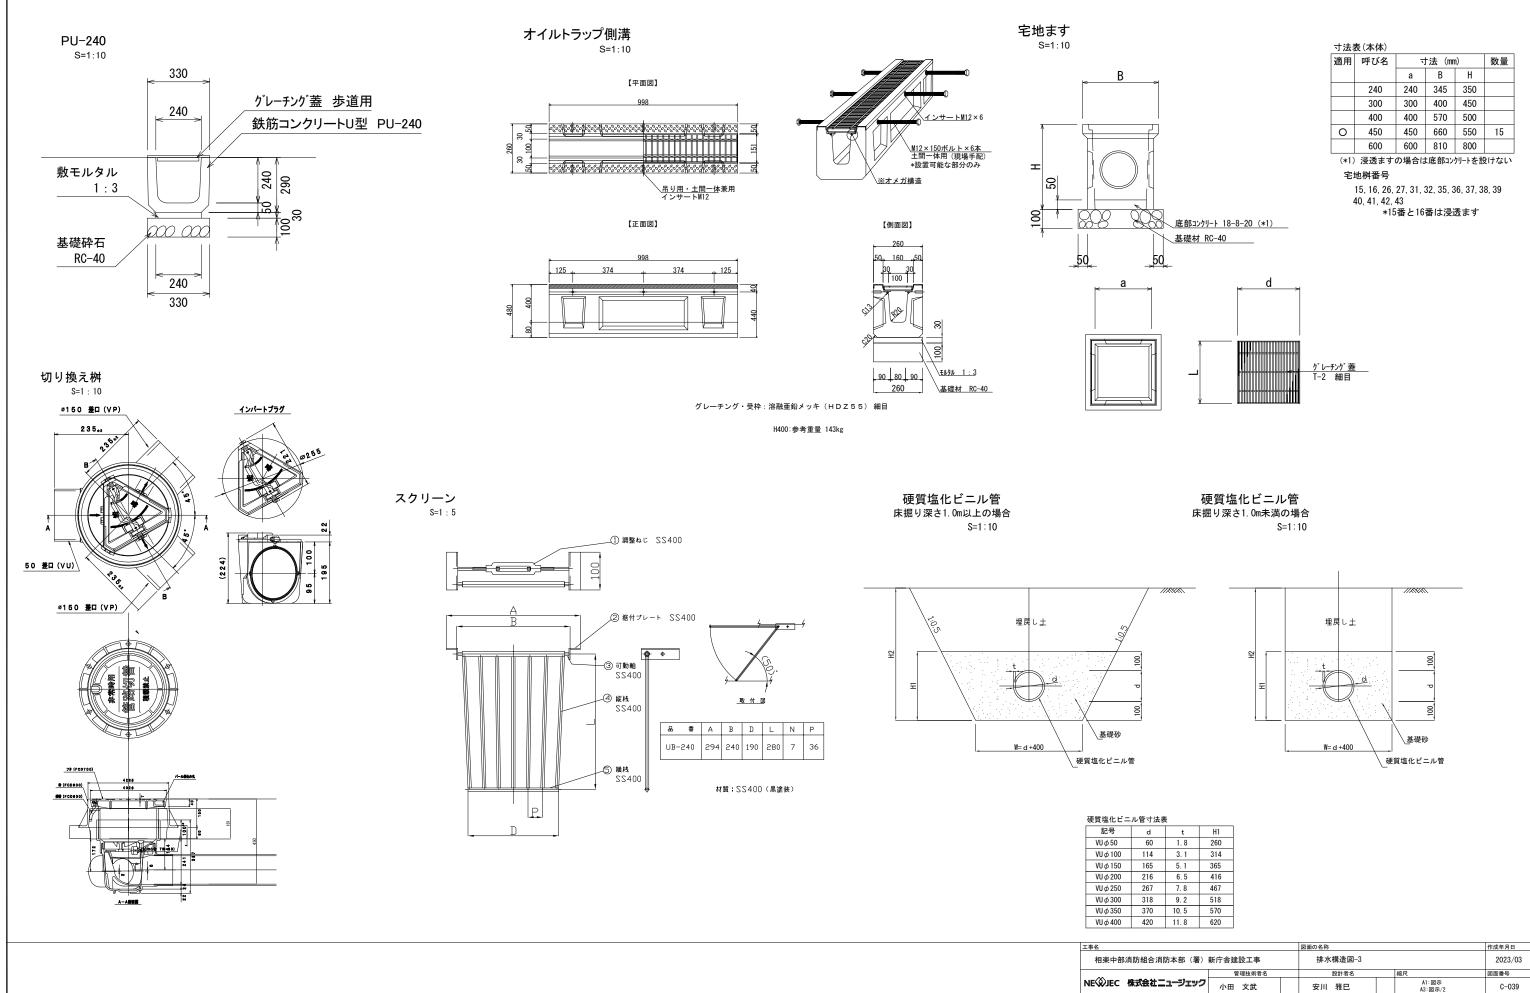

S=図示(A1)

雨水桝リスト

番号	名称	天端高	流入高	流入高	流入高	流出高	備考	蓋荷重
1	G1枡 B-500-L500-H500	71. 300	71.060			71.060		T-14
2	G1枡 B-500-L500-H500	71. 300	71.060			70. 960		T-14
3	G1枡 B-500-L500-H700	71. 240	70. 900			70. 898		T-14
4	G1枡 B-500-L500-H700	71. 240	70. 850			70. 818	一期工事のり面排水流入	T-14
5	G1枡 B-600-L600-H800	71. 240	70. 738			70. 738		T-14
6	G1枡 B-600-L600-H800	71. 240	70. 685	70. 750		70. 683		T-14
7	G1枡 B-600-L600-H900	71. 200	70, 490		70. 700	70, 490	オイルトラップ経路から流入	T-25
8	G1枡 B-600-L600-H1200	71. 090	70. 380			70. 360	7111771 122111 20071	T-14
9	G1枡 B-500-L500-H500	71. 400	71. 100			71. 100		T-14
10	G1枡 B-500-L500-H600	71. 400	70. 990			70. 990		T-14
11	G1枡 B-500-L500-H600	71, 400	70, 890			70. 890		T-14
12	G1枡 B-500-L500-H700	71, 300	70. 810			70. 810		T-14
13	G1枡 B-500-L500-H500	71. 300	70.010		樋	71. 000		T-14
14	G1枡 B-500—L500-H700	71. 300	70. 950		樋	70. 800		T-14
15	宅地枡 B-450-L450-H550	71. 400	70. 330		1741	70.000	浸透ます	T-2
16	宅地枡 B-450-L450-H550	71. 400					浸透ます	T-2
17	G1枡 B-500-L500-H500	71. 400	71, 110			70, 960	建物排水流入	T-14
18	G1枡 B-500—L500-H700	71. 300	70. 950	70. 900		70. 900	建物排水 流入	T-14
	***			70. 900				T-14
19	G1枡 B-500—L500-H700	71. 240	70. 800			70. 800		
20	G1枡 B-600-L600-H800	71. 150	70. 688	70 500		70. 688	Third Life Linds T	T-14
21	G1枡 B-500-L500-H900	71. 150	70. 460	70. 520		70. 460	建物排水流入	T-14
22	G1枡 B-500-L500-H1000	71. 150	70. 410	70. 620		70. 384	建物排水流入	T-14
23	G1枡 B-600-L600-H1200	71. 150	70. 360			70. 136		T-14
24	G1枡 B-600-L600-H900	70. 558	70. 099	70. 150		69. 817		T-14
25	G1枡 B-600-L600-H1000	65. 961	65. 404			65. 208		T-14
26	宅地枡 B-450-L450-H550	71. 400			樋	71. 060		T-2
27	宅地枡 B-450-L450-H550	71. 400	71. 000		樋	71. 000		T-2
28	G1枡 B-500-L500-H700	71. 260	70. 940			70. 790		T-14
29	G1枡 B-500-L500-H800	71. 260	70. 710			70. 660		T-14
30	G1枡 B-500-L500-H900	71. 260	70. 590			70. 590		T-14
31	宅地枡 B-450-L450-H550	71. 400			樋	70. 950		T-2
32	宅地枡 B-450-L450-H550	71. 400			樋	70. 950		T-2
33	G1枡 B-500-L500-H800	71. 260	70. 810			70. 690		T-14
34	G1枡 B-500-L500-H700	63. 038	62. 648	62. 540		62. 500		T-14
35	宅地枡 B-450-L450-H550	63. 300			樋	63. 000		T-2
36	宅地枡 B-450-L450-H550	63. 300	62. 900		樋	62. 900		T-2
37	宅地枡 B-450-L450-H550	63. 300	62. 830			62. 830		T-2
38	宅地枡 B-450-L450-H550	63. 300			樋	62. 950		T-2
39	宅地枡 B-450-L450-H550	63. 300	62. 850		樋	62. 850		T-2
40	宅地枡 B-450-L450-H550	63. 200			樋	62. 870		T-2
41	宅地枡 B-450-L450-H550	63. 200	62. 800		樋	62. 800		T-2
42	宅地枡 B-450-L450-H550	63. 150			樋	62. 780		T-2
43	宅地枡 B-450-L450-H550	63. 150	62. 700		樋	62. 700		T-2
44	G1枡 B-500-L500-H700	63, 140	62, 800	62, 739	IALL	62, 650		T-14
45	G1枡 B-600-L600-H700	63. 085	62. 685	62. 595		62. 590		T-14
46	G1枡 B-600-L600-H800	63. 028	62. 628	62. 533		62. 433		T-14
47	G1枡 B-600-L600-H900	62. 968	62. 373	62. 568		62. 263		T-14
48	G1枡 B-600—L600-H900	62. 935	62. 230			62. 230		T-14
49	G1枡 B-600-L600-H1200	62. 897	61. 986	62. 325		61. 986		T-14
50	G1枡 B-600—L600-H900	63. 200	62. 625	62, 460		62, 502		T-14
51	G1枡 B-600—L600-H1200	62, 746	62. 103	61, 944		61, 823		T-14
				01.944				
52	G1枡 B-600-L600-H1400	60. 864	60. 012			59. 798		T-14
53	G1枡 B-500—L500-H600	58. 043	57. 803	E7 070		57. 703		T-14
54	G1枡 B-500-L500-H1000	58. 013	57. 470	57. 673		57. 163		T-14
55	G1枡 B-600-L600-H1400	57. 379	56. 527	56. 768		56. 290		T-14
70	G1枡 B-700-L700-H1100	53. 121	52. 253	52. 820		52. 221		T-14

オイル桝リスト

番号	名称		天端高	流入高	流入高	流入高	流出高	備考	蓋荷重
60	G1枡	B-500-L500-H500	71. 300	70. 900	70. 900		70. 900	切り換え桝へ	T-25
61	G1枡	B-500-L500-H500	71. 300	70. 900	70. 900		70. 900	切り換え桝へ	T-25
62	G1枡	B-500-L500-H500	63. 180	62. 780	62. 780		62. 780	切り換え桝へ	T-25

雨水桝 S=1:20 鋼製グレーチング蓋 受枠付 細目 Iq Iq Iq Iq IA IB-8-40 I IB-8-40 I IB-8-40 I IB-8-40 I IB-8-40


*h部は現地調整とする。 桝天端を側溝の勾配に合わせ施工すること。

雨水桝 寸法表								
	B*L	Н	b1	b2	h1	蓋荷重	桝番号	個数
G1桝, □500, H500	500	500	150	900	150	T-14	1, 2, 9, 13, 17	5
G1桝, □500, H600	500	600	150	900	150	T-14	10, 11, 53	3
G1桝, □500, H700	500	700	150	900	150	T-14	3, 4, 12, 14, 18, 19, 28, 34, 44	9
G1桝, □500, H800	500	800	150	900	150	T-14	29, 33	2
G1桝, □500, H900	500	900	150	900	150	T-14	21, 30	2
G1桝, □500, H1000	500	1000	150	900	150	T-14	22, 54	2


	雨水桝 寸法表								
		B*L	Н	b1	b2	h1	蓋荷重	備考	個数
	G1桝, □600, H700	600	700	150	1000	150	T-14	45	1
	G1桝, □600, H800	600	800	150	1000	150	T-14	5, 6, 20, 46	4
	G1桝, □600, H900	600	900	150	1000	150	T-14, 25	7, 24, 47, 48, 50	5
(31桝, □600, H1000	600	1000	150	1000	150	T-14	25	1
(31桝, □600, H1200	600	1200	200	1100	200	T-14	8, 23, 49, 51	4
(31桝, □600, H1400	600	1400	200	1100	200	T-14	52, 55	2

雨水桝 寸法表								
	B*L	Н	b1	b2	h1	蓋荷重	桝番号	個数
G1桝, 口700, H1100	700	1100	200	200	200	T-14	70	1

オイル桝 寸法表								
	B*L	Н	b1	b2	h1	蓋荷重	桝番号	個数
G1桝. □500. H500	500	500	150	900	150	T-25	60, 61, 62	3

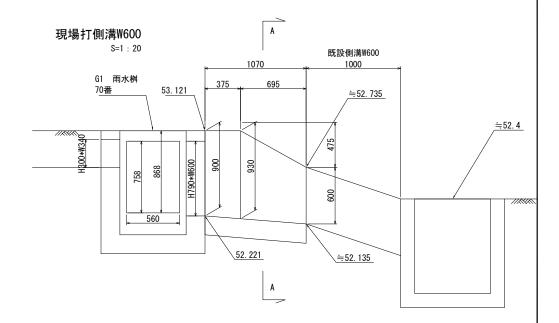


A-A断面 S=1:20

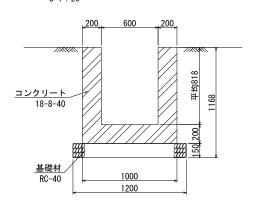

_	工事名		図面の名称		作成年月日	
	相楽中部消防組合消防本部(署)	新庁舎建設工事	排水構造図-4			2023/03
		管理技術者名	設計者名		縮尺	図面番号
	NE②JEC 株式会社ニュージェック	小田 文武	安川 雅巳		A1: 図示 A3: 図示/2	C-040

側溝割付図(1) V=1:50 (A3) H=1:200 (A3)

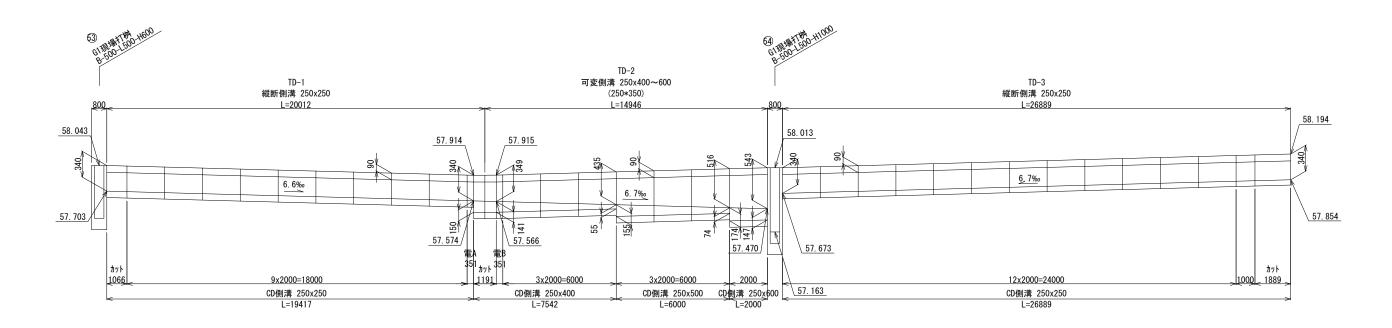


可変区間 CD側溝 数量表

(1式当り)

名 称	規格	個	数(個	5)			延長
		L=2000	L=1000	現場カット	電柱	よけ	
		(標準)	(半丁)	(L=2000)	Α	В	(m)
CD側溝	T-25 250 × 250	10	1	1	-	-	22. 189
(縦断用)	T-25 250 × 400	22	1	3	-	1	49. 826
	T-25 250 × 500	3	-	-	-	-	6. 000
	T-25 250 × 600	1	-	-	-	-	2. 000
	T-25 300 × 500	17	1	-	-	-	35. 000
	T-25 300 × 600	10	4	6	2	-	33. 817
	T-25 300 × 700	19	1	-	-	-	39. 000
	T-25 300 × 800	4	-	-	-	-	8. 000
	T-25 400 × 400	2	1	1	-	-	6. 344
	T-25 400 × 500	10	2	8	-	-	32. 305
	T-25 400 × 600	10	2	6	-	-	31. 552
	T-25 400 × 700	49	1	1	-	-	100. 521
	T-25 400 × 900	8	-	-	-	-	16. 000
	T-25 400 × 1000	30	_	-	-	-	60. 000
	T-25 500 × 700	4	_	1	-	-	9. 749
	T-25 500 × 800	11	_	_	-	- 1	22. 000
	T-25 500 × 900	6	_	_	-	-	12. 000
	T-25 500 × 1000	24	-	1	-	-	49. 100
CD側溝	T-25 400 × 600	6	-	-	-	1	12. 000
(横断用)	T-25 400 × 700	2	-	-	-	-	4. 000
	計		<u> </u>				551. 403

インバート無し CD側溝 数量表

00例件 奴里								
名 称	;	規 格	1	固数(個	围)			延長
			L=2000	L=1000	現場カット	電柱	よけ	
			(標準)	(半丁)	(L=2000)	A	В	(m)
CD側溝	T-25	250 × 25	0 31	3	5	1	-	72. 666
(縦断用)	T-25	250 × 30	0 13	1	1	-	-	28. 816
	T-25	300 × 40	0 7	1	1	-	-	16. 371
	T-25	400 × 40	0 9	-	1	-	ı	19. 100
	T-25	400 × 50	0 9	-	1	-	-	19. 100
	T-25	500 × 60	0 24	2	3	1	-	54. 285
CD側溝	T-25	250 × 40	0 1	1	1	-	-	4. 845
(横断用)	T-25	300 × 30	0 2	-	1	-	-	5. 125
	T-25	500 × 60	0 13	-	1	-	_	27. 335
	計							247. 643

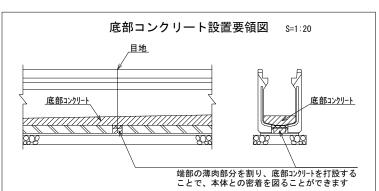



*側溝延長は、側溝中心線上の距離を示しています。

*電A、電BはCD側溝-電柱よけAとBを示しています。

工事名		図面の名称		作成年月日
相楽中部消防組合消防本部(署)	新庁舎建設工事	排水構造図-5		2023/03
	管理技術者名	設計者名	縮尺	図面番号
NE②JEC 株式会社ニュージェック	小田 文武	安川 雅巳	A1: 図示 A3: 図示/2	C-041


侧溝割付図(2) V=1:50 (A3) H=1:200 (A3)

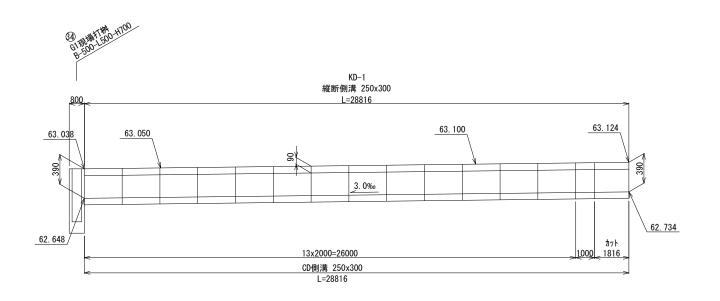


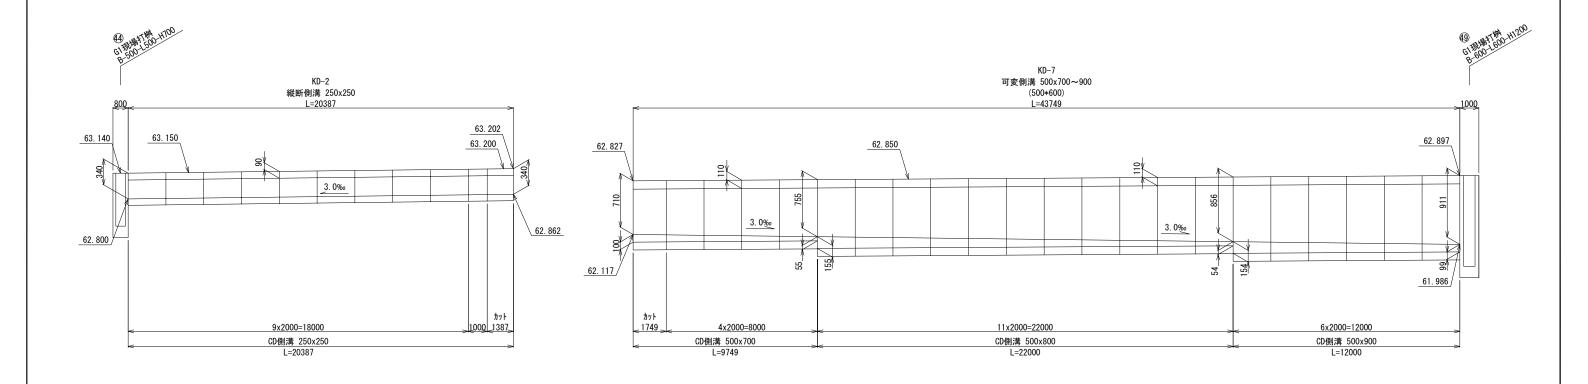

工事名		図面の名称		作成年月日
相楽中部消防組合消防本部(署)	新庁舎建設工事	排水構造図-6		2023/03
	管理技術者名	設計者名	縮尺	図面番号
NE②JEC 株式会社ニュージェック	小田 文武	安川 雅巳	A1: 図示 A3: 図示/2	C-042


侧溝割付図(3) V=1:50 (A3) H=1:200 (A3)

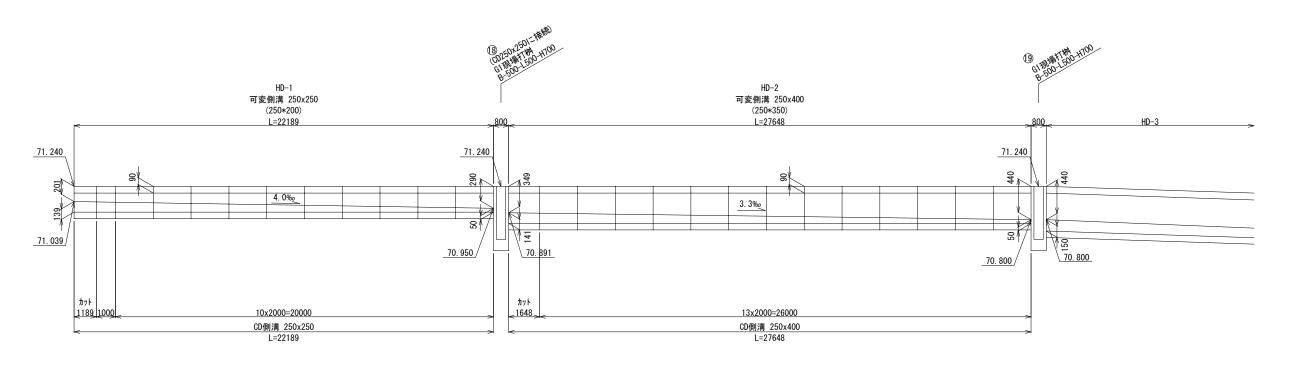


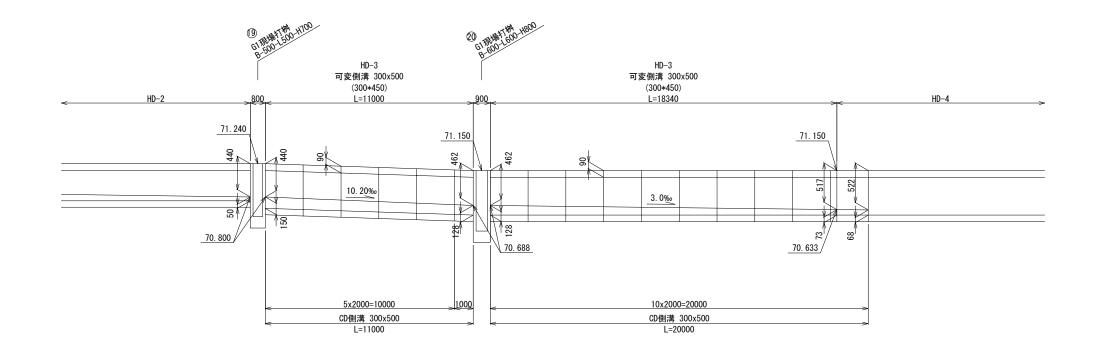

工事名		図面の名称		作成年月日	
相楽中部消防組合消防本部(署)	新庁舎建設工事	排水構造図-7	排水構造図-7		
	管理技術者名	設計者名	縮尺	図面番号	
NE②JEC 株式会社ニュージェック	小田 文武	安川 雅巳	A1: 図示 A3: 図示/2	C-043	


侧溝割付図(4) V=1:50 (A3) H=1:200 (A3)

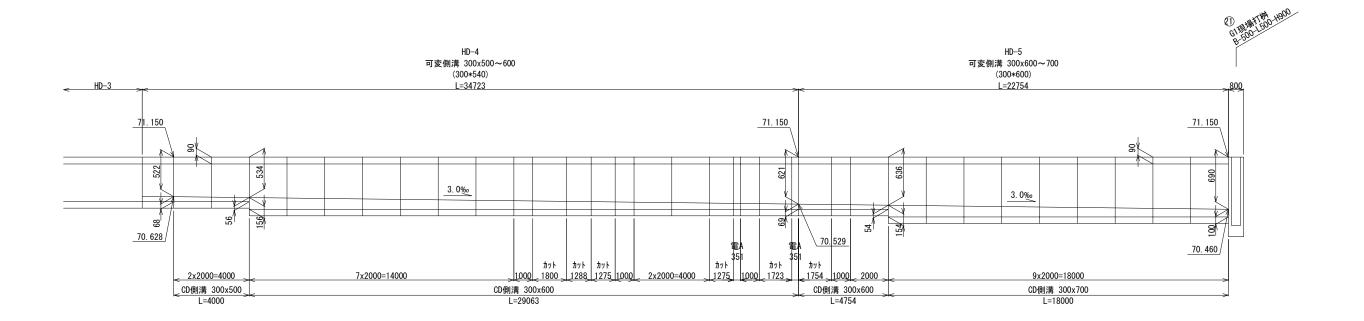


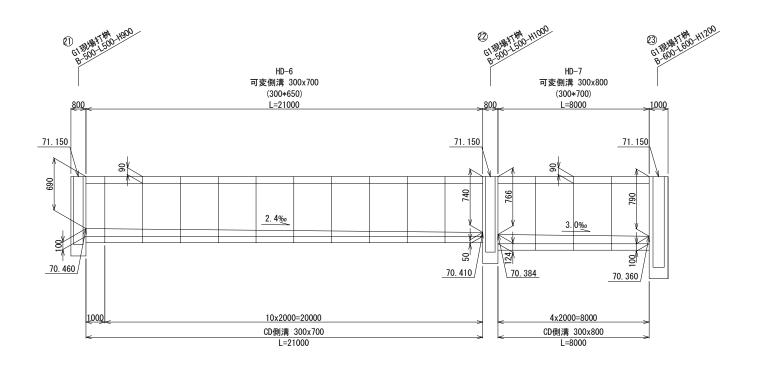

工事名		図面の名称		作成年月日
相楽中部消防組合消防本部(署)	新庁舎建設工事	排水構造図-8		2023/03
	管理技術者名	設計者名	縮尺	図面番号
NE②JEC 株式会社ニュージェック	小田 文武	安川 雅巳	A1: 図示 A3: 図示/2	C-044


侧溝割付図(5) Y=1:50 (A3) H=1:200 (A3)

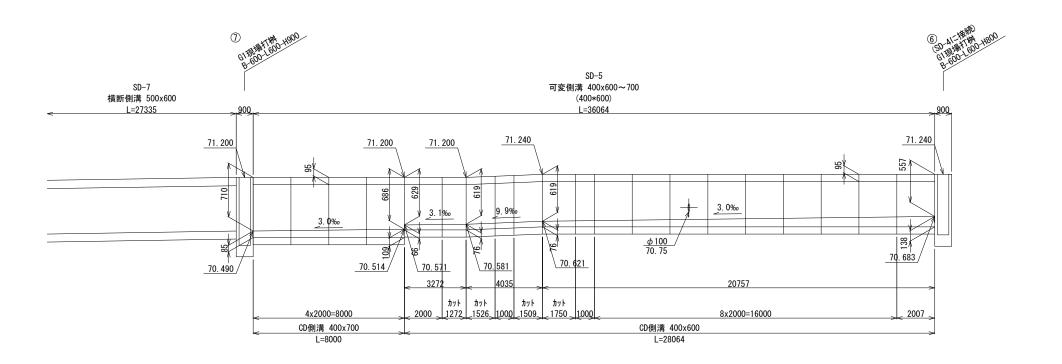

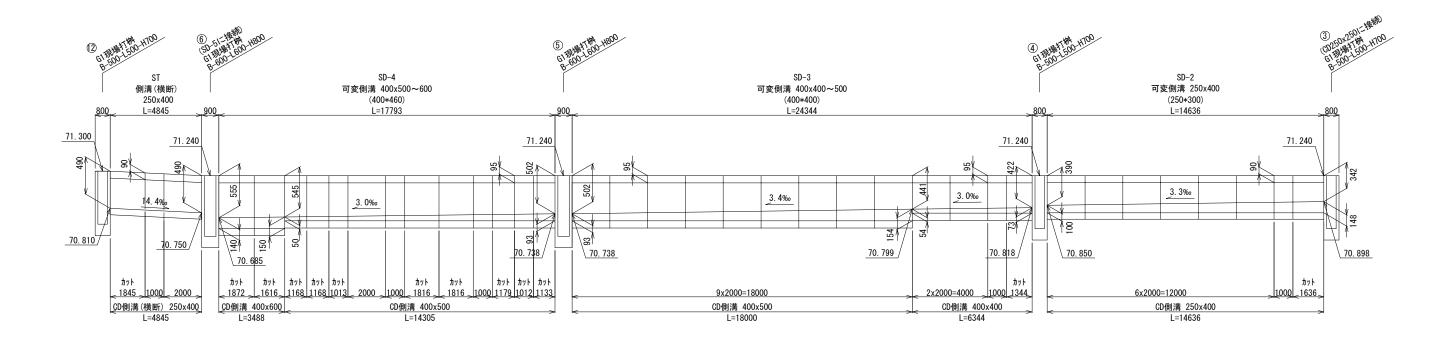


工事名			図面の名称		作成年月日	
相楽中部消防組合消防本部(署)	新庁舎建設工事	排水構造図-9	2023/03	ı		
	管理技術者名		設計者名	縮尺	図面番号	
NE JEC 株式会社ニュージェック	小田 文武		安川 雅巳	A1: 図示 A3: 図示/2	C-045	ì

侧溝割付図(6) V=1:50 (A3) H=1:200 (A3)

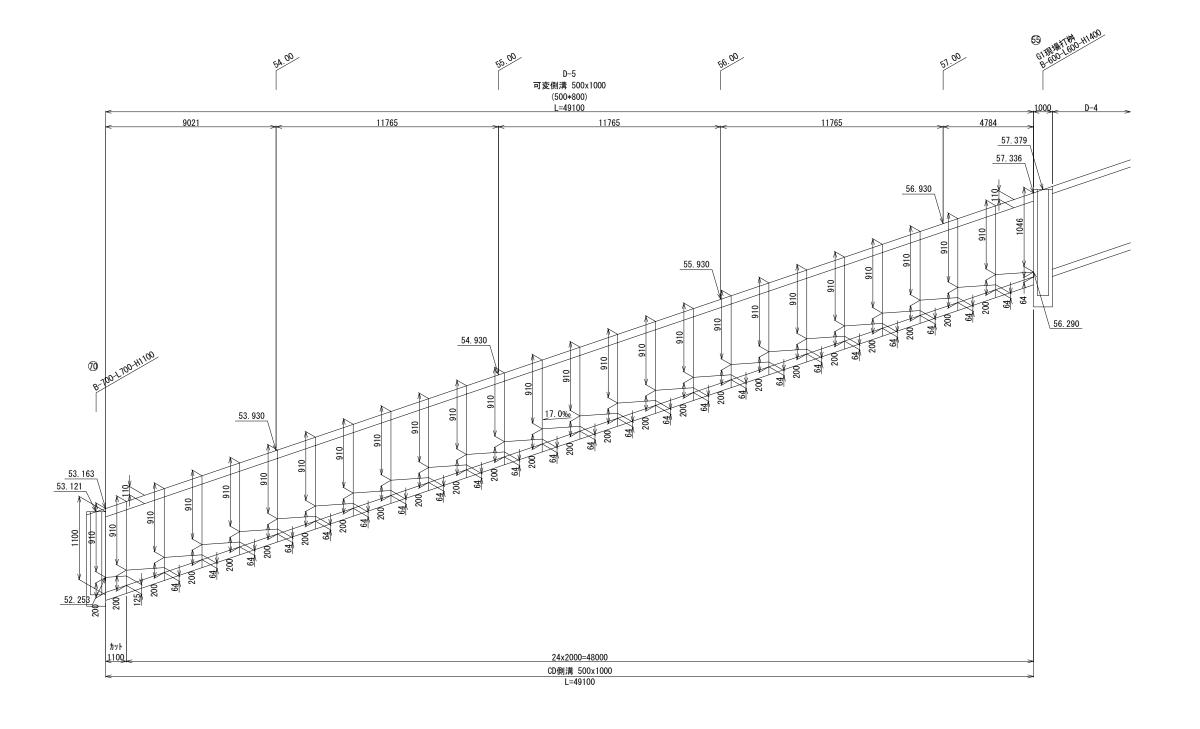


工事名	図面の名称		作成年月日			
相楽中部消防組合消防本部(署)	新庁舎建設工事		排水構造図-10		2023/03	
	管理技術者名		設計者名		縮尺	図面番号
NE②JEC 株式会社ニュージェック	小田 文武		安川 雅巳		A1: 図示 A3: 図示/2	C-046

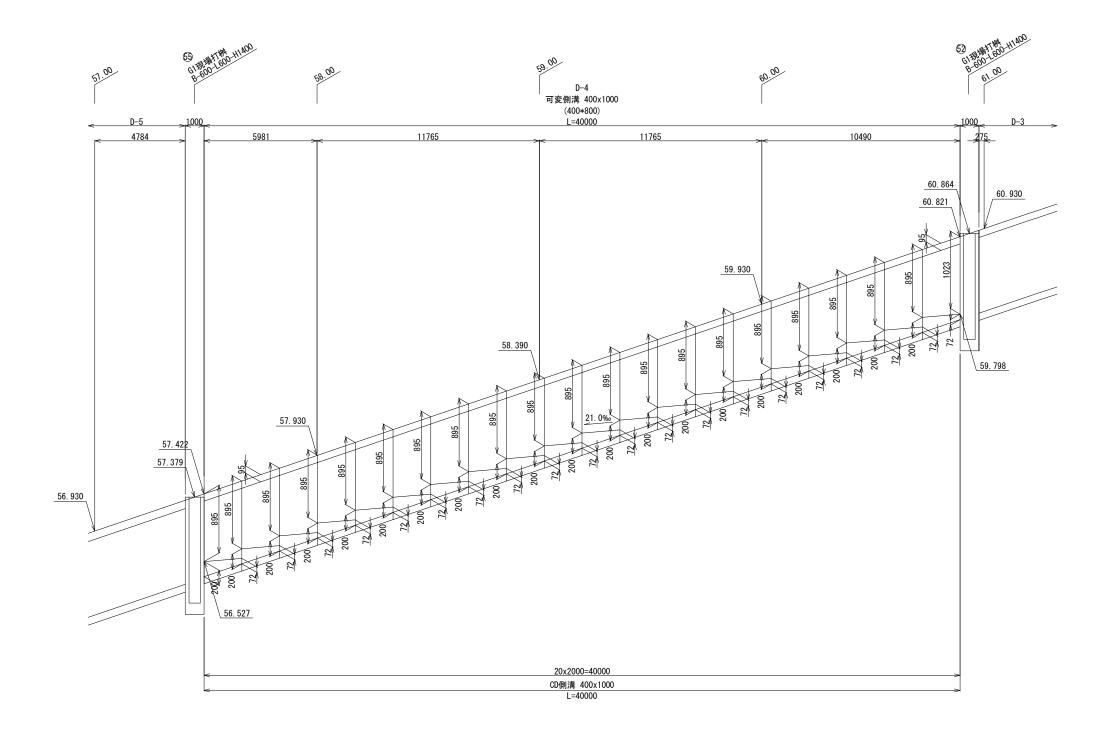


工事名		図面の名称	図面の名称				
相楽中部消防組合消防本部(署)	新庁舎建設工事	排水構造図-11	2023/03				
	管理技術者名	設計者名	縮尺	図面番号			
NEWJEC 株式会社ニュージェック	小田 文武	安川 雅巳	A1: 図示 A3: 図示/2	C-047			

排水構造図-12 側溝割付図(8) (#1:500(A3)

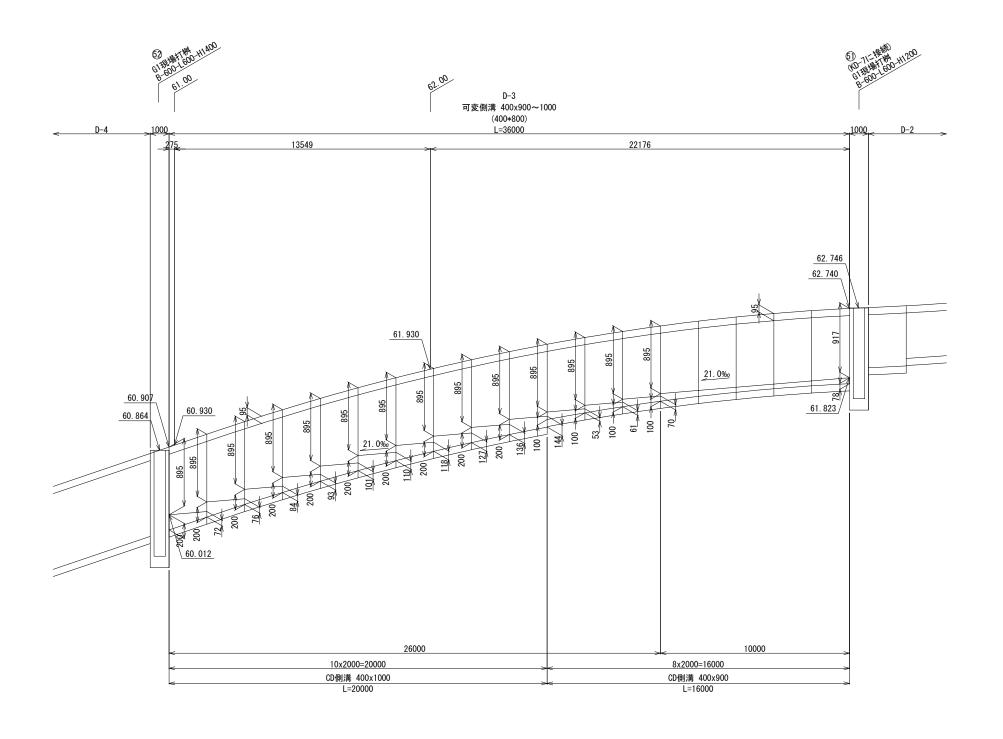


_	工事名			図面の名称		作成年月日	
	相楽中部消防組合消防本部(署)		排水構造図-12			2023/03	
	管理技術者名			設計者名		縮尺	図面番号
	NEWJEC 株式会社ニュージェック	小田 文武		安川 雅巳		A1: 図示 A3: 図示/2	C-048

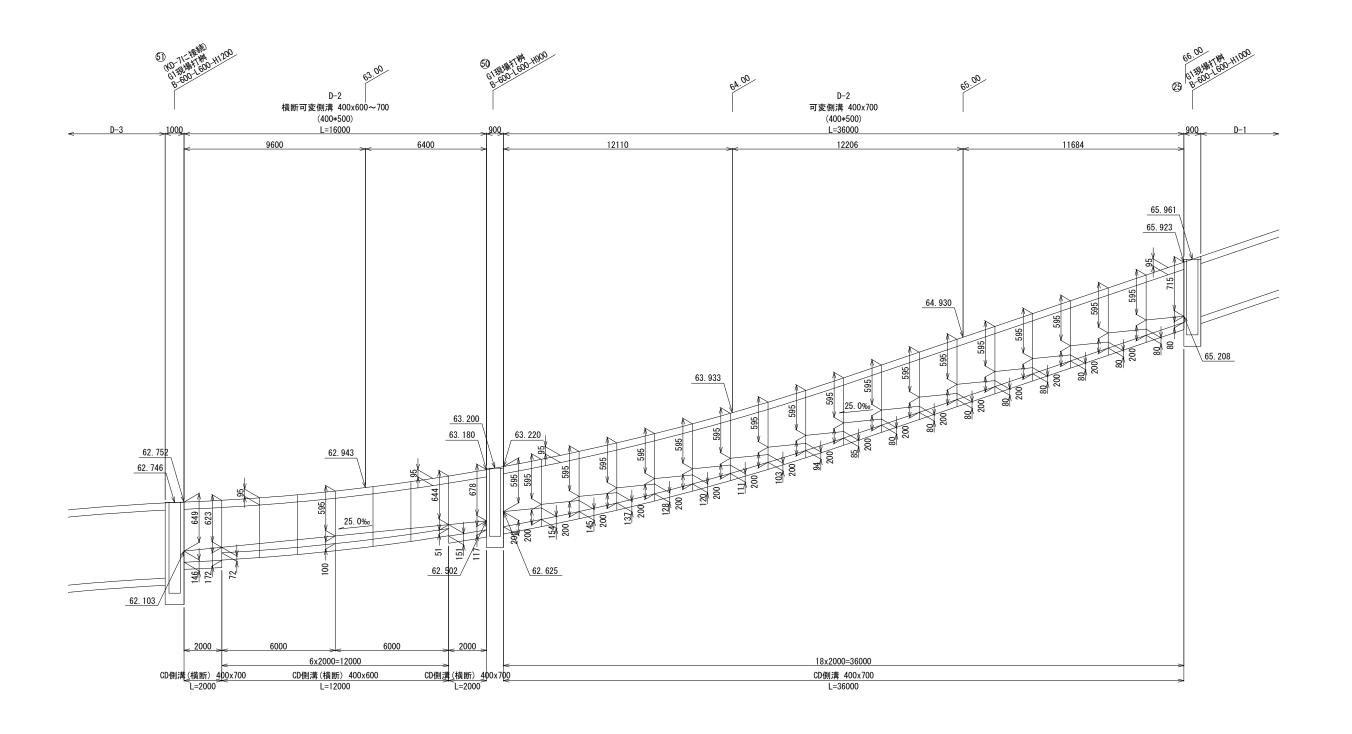

工事名	図面の名称		作成年月日			
相楽中部消防組合消防本部(署)	新庁舎建設工事	排水構造図-13			2023/03	
	管理技術者名		設計者名		縮尺	図面番号
NE②JEC 株式会社ニュージェック	小田 文武		安川 雅巳		A1: 図示 A3: 図示/2	C-049

排水構造図-14 側溝割付図(10) 場話 (A3)

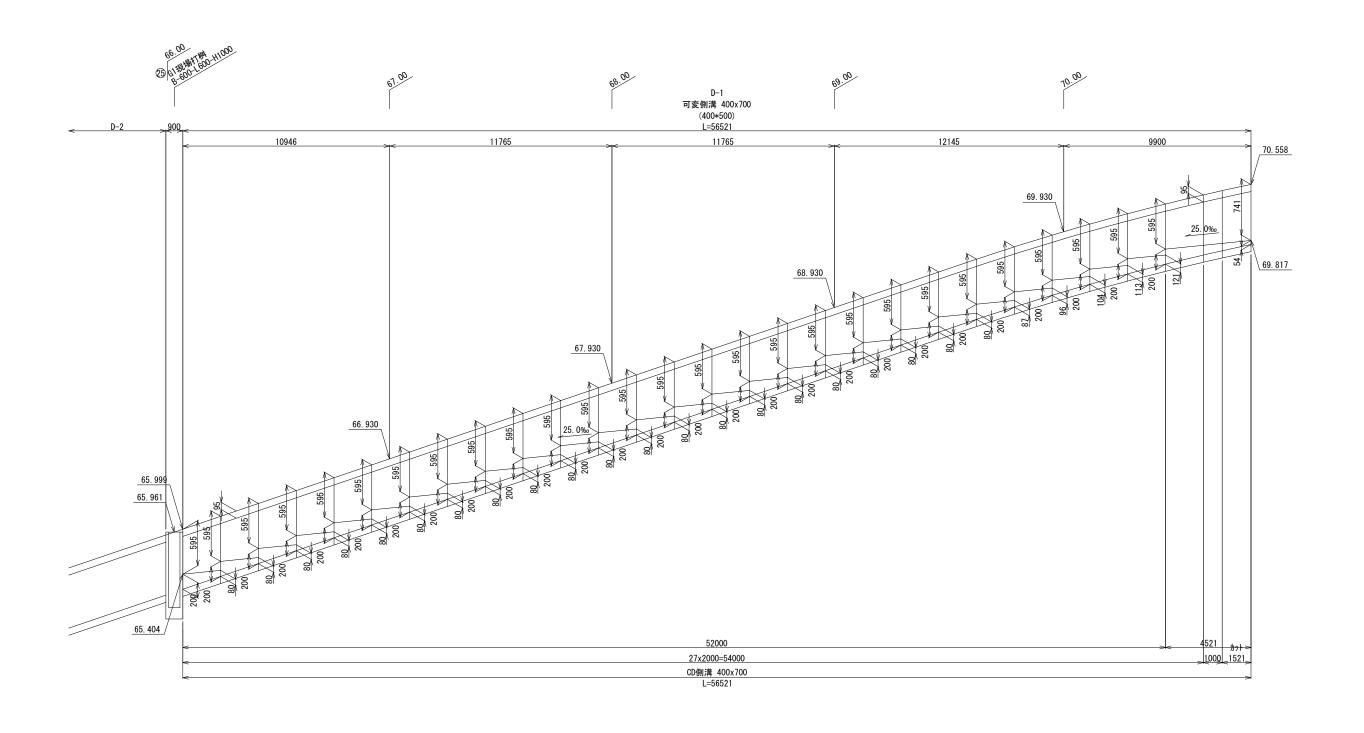

*桝天端は側溝の上下流天端に合わせて施工すること


工事名	図面の名称	作成年月日				
相楽中部消防組合消防本部(署)	新庁舎建設工事	排水構造図-14	2023/03			
	管理技術者名		設計者名	縮尺	図面番号	
NE JEC 株式会社ニュージェック	小田 文武		安川 雅巳	A1: 図示 A3: 図示/2	C-050	

舗装構造図-1


S=1:10(A1)

アスファルト舗装工

接続道路·1段目駐車場

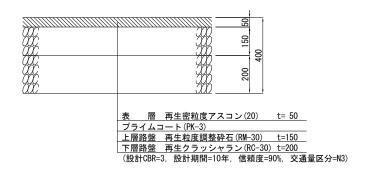


2段目駐車場

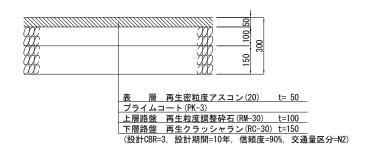

3段目駐車場




アスカーブ

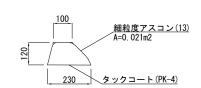

コンクリート舗装工

庁舎車庫(前後)·車庫棟(前)

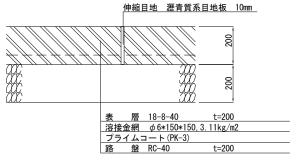


(伸縮目地は25m2/基本として格子状に設置する)

間詰コンクリート




歩道部アスファルト舗装

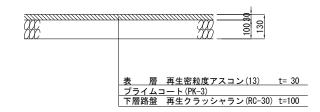

工事名		図面の名称		作成年月日
相楽中部消防組合消防本部(署)	新庁舎建設工事	舗装構造図-1		2023/03
	管理技術者名	設計者名	縮尺	図面番号
NEWJEC 株式会社ニュージェック	小田 文武	安川 雅巳	A1: 図示 A3: 図示/2	C-051

道路施設構造図-1

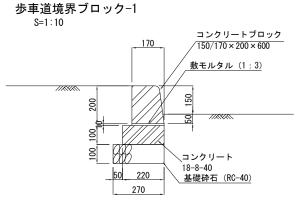


※縁石工の伸縮目地 (レキ青繊維質系:t=10mm) は10mに1箇所設置すること

地先縁石-1

花壇縁石

S=1:10

歩車道境界ブロック-2

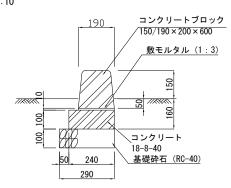


※縁石工の伸縮目地 (レキ青繊維質系:t=10mm) は10mに1箇所設置すること

2000

スロープ標準図

S=1: 30

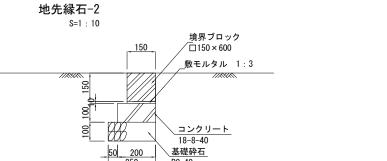

S=1:10 御影石(白系) 2面ビシャン仕上げ /W170内外×H200内外×L1000内外 敷モルタル (1:3)


境界ブロック

,敷モルタル 1:3

□150 × 600

<u>基礎砕石</u> RC-40

※縁石工の伸縮目地 (レキ青繊維質系:t=10mm) は10mに1箇所設置すること

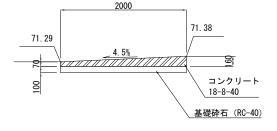



路面標示 S=1:30


コンクリート 18-8-40 基礎砕石 (RC-40)

> ※縁石工の伸縮目地 (レキ青繊維質系:t=10mm) は10mに1箇所設置すること


標準図配置図(身障者用) S=1: 50

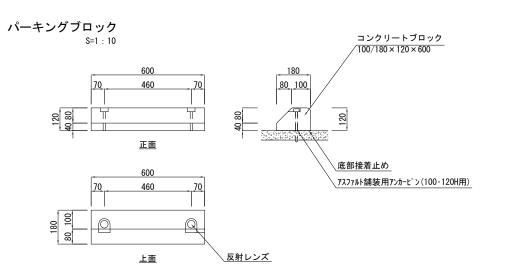


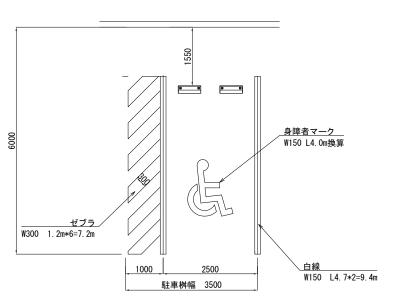

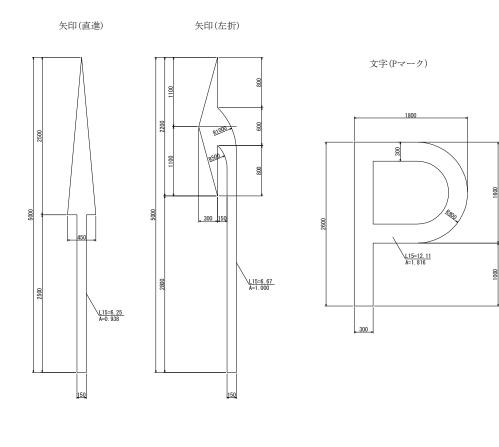

工事名		図面の名称			作成年月日
相楽中部消防組合消防本部(署)	新庁舎建設工事	道路施設構造図一	ı		2023/03
	管理技術者名	設計者名		縮尺	図面番号
NE JEC 株式会社ニュージェック	小田 文武	安川 雅巳		A1:図示 A3:図示/2	C-052

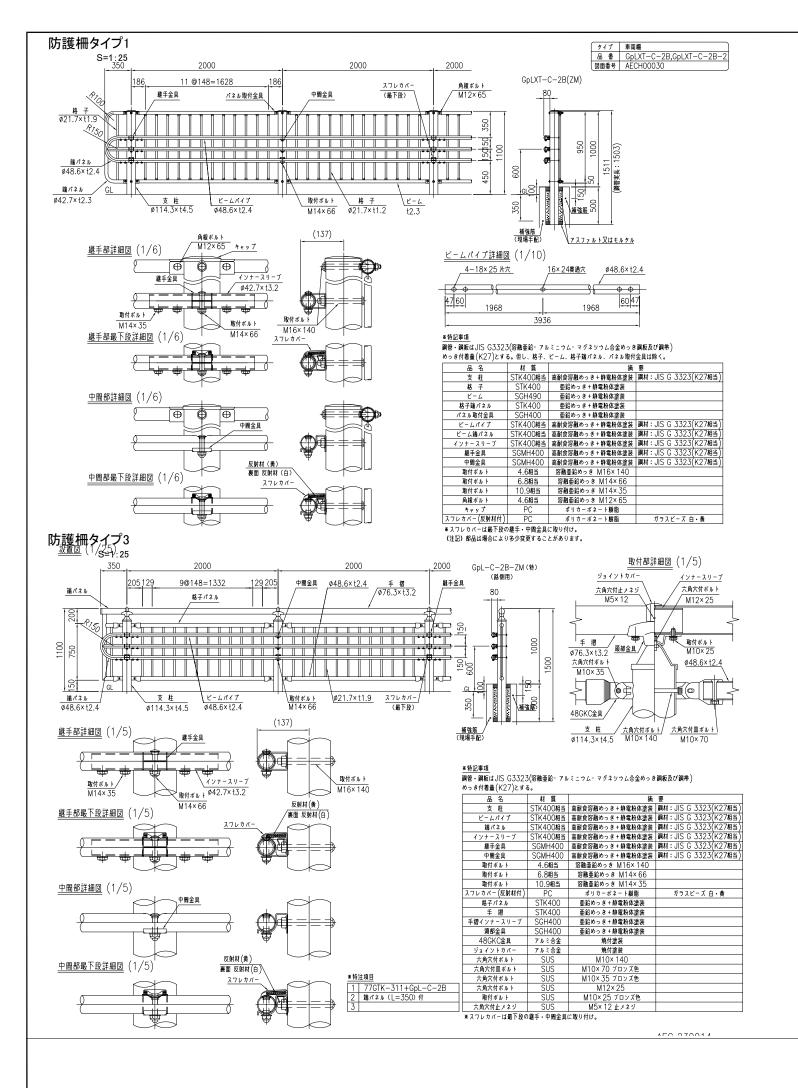

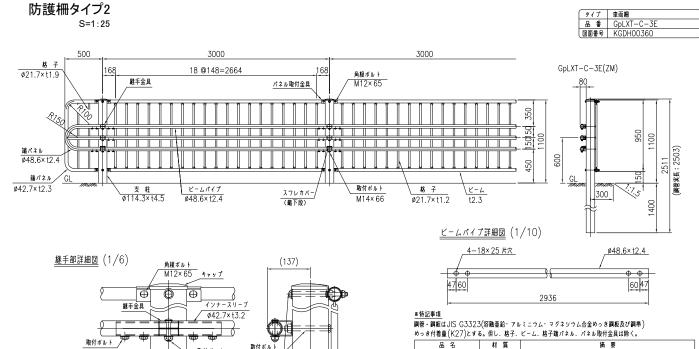

取付ポルト

M14×66

M16x 140

反射材(黄) 裏面 反射材(白)

スワレカバ-

M14×35

継手部最下段詳細図 (1/6)

キャップ PC ポリカーボネート樹脂 スフレカバー(反射材付) PC ポリカーボネート樹脂 **スフレカバーは最下段の離手全具に取り付け。 (注記) 都品は場合により多少変更することがあります。

ビーム 格子端パネル

パネル取付金具

取付ボルト

取付ボルト

ガラスビーズ 白・黄

SGH400 亜鉛めっき + 静電粉体塗装 STK400相当 高耐食溶融めっき + 静電粉体塗装 鋼材:JIS (

STK400相当 高耐食溶融めっき + 静電粉体塗装 鋼材:JIS G 33 STK400相当 高耐食溶融めっき + 静電粉体塗装 鋼材:JIS G 33

SGMH400 高耐食溶融めっき+静電粉体塗装 鋼材:JIS G

4.6相当 溶融亜鉛めっき M16×140 6.8相当 溶融亜鉛めっき M14×66 10.9相当 溶融亜鉛めっき M14×35


角根ボルト 4.6相当 溶融亜鉛めっき M12×65

 工事名
 図画の名称
 作成年月日

 相楽中部消防組合消防本部(署)新庁舎建設工事
 付帯施設構造図−1
 2023/03


 NEŴJEC 株式会社ニュージェック
 管理技術者名
 設計者名
 施尺
 図面番号

 小田 文武
 安川 雅巳
 A1: 図示 A3: 図示/2
 C-053

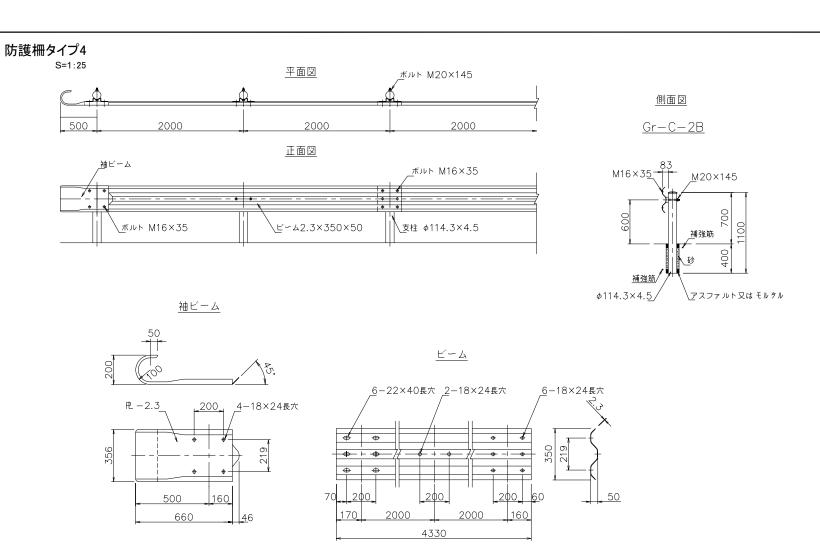

防護柵タイプ4(基礎)


S=1:25

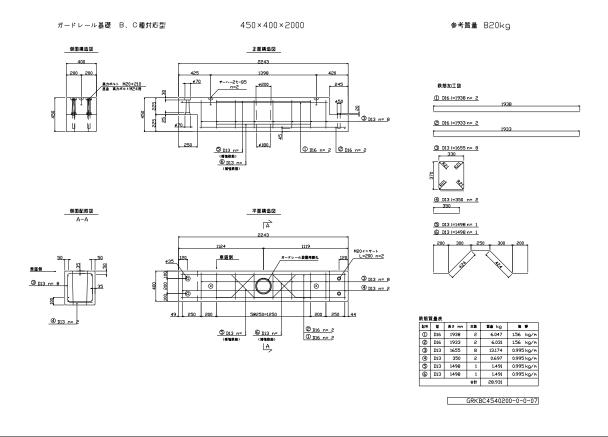


防護柵タイプ5

S=1:25



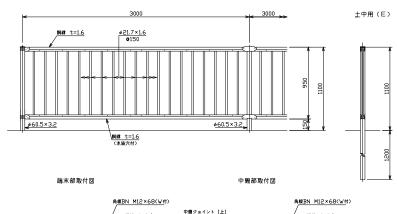

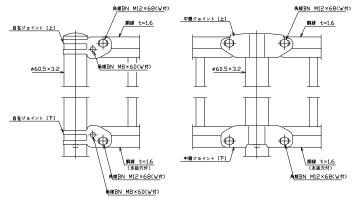

設計表件 設計表準・・・格識額の設置基準・同解説のP組に基づく。 億考 1 外級は番帖・アルミ・マグホシウム合金のつきの上 高解析性脂肪熱性酸ませる。但し、ボルト・ナッ トは容融密約のきのみとする。


工事名		図面の名称	作成年月日			
相楽中部消防組合消防本部(署)新庁舎建設工事			付帯施設構造図-1			2023/03
	管理技術者名	管理技術者名			縮尺	図面番号
NE②JEC 株式会社ニュージェック	小田 文武		安川 雅巳		A1: 図示 A3: 図示/2	C-054

植栽構造図-1


高木・中低木植穴改良

<植穴改良断面図>

土壤改良-1~6(中高木植栽部)改良断面

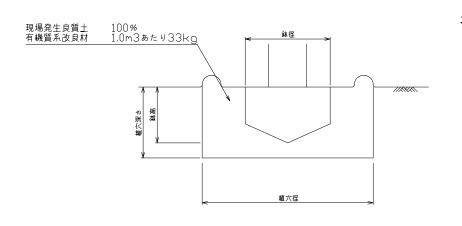

土壤改良-7(地被類植栽部)改良断面

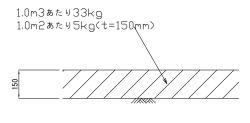


正面図


植穴	改良(高	木)								1箇所当たり
形状	斡(· 周 cm)	鉢 径 (cm)	鉢の深さ (cm)	植穴径 (cm)	植穴深さ (cm)	鉢容量 (m3)	植穴容量 (m3)	有機質系 改良材 (kg)	備考
	15以上	20未満	47	33	87	46	0. 061	0. 27	8. 9	土壤改良-1
高木	20以上	25未満	57	39	99	53	0. 110	0. 41	13.5	土壌改良-2


植穴	改良(中仰	(木)								1箇所当たり
形状	樹 (c	高 m)	鉢 径 (cm)	鉢の深さ (cm)	植穴径 (cm)	植穴深さ (cm)	鉢容量 (m3)	植穴容量 (m3)	有機質系 改良材 (kg)	備考
	30以上	50未満	17	10	33	26	0. 002	0. 022	0. 73	土壤改良-3
中低	80以上	100未満	22	13	41	31	0. 005	0. 040	1. 32	土壌改良-4
木	150以上	200未満	30	19	54	40	0. 013	0. 090	2. 97	土壌改良-5
	250以上	300未満	40	26	69	51	0. 032	0. 188	6. 20	土壌改良-6

*有機質系改良材は発酵下水汚泥コンポストなどとする。 *土壌の状況によっては必要に応じ無機質系改良材を検討すること。

二脚鳥居支柱(添木付)

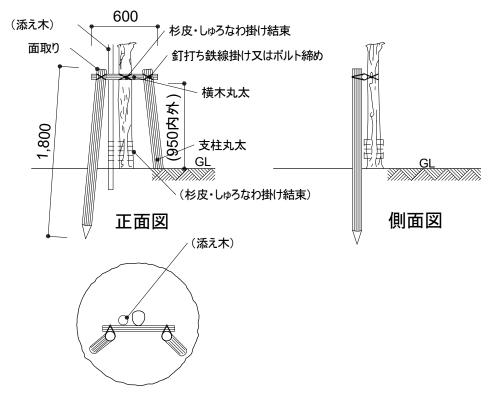

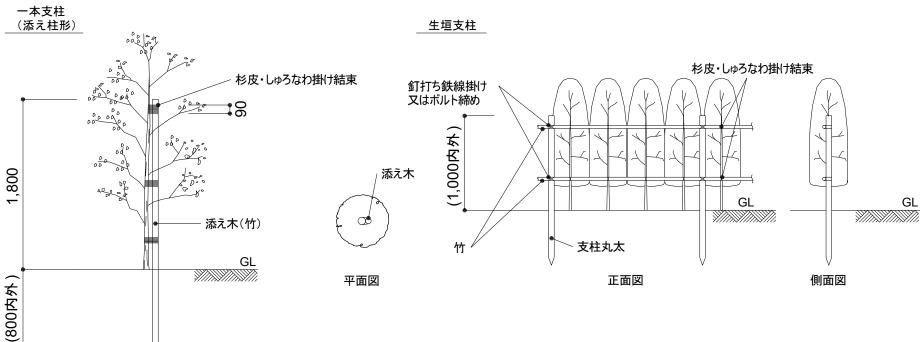

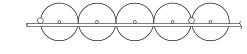

平面図

平面図

工事名		図面の名称	作成年月日				
相楽中部消防組合消防本部(署)	相楽中部消防組合消防本部(署)新庁舎建設工事			植栽構造図-1			
	管理技術者名		設計者名		縮尺	図面番号	
NE JEC 株式会社ニュージェック	小田 文武		安川 雅巳		A1:図示 A3:図示/2	C-055	

